

**ОБЩЕСТВО С ОГРАНИЧЕННОЙ ОТВЕТСТВЕННОСТЬЮ
«КФК ПРОЕКТ»**

**Многоэтажный многоквартирный жилой дом по адресу:
Российская Федерация, Костромская область,
город Кострома, улица Радиозаводская, 12.
Жилой дом №11 по ГП
(Корректировка проектной документации)**

ПРОЕКТНАЯ ДОКУМЕНТАЦИЯ

Раздел 3 Объемно-планировочные и архитектурные решения

1234-25-11-АР

Том 3

2025

ОБЩЕСТВО С ОГРАНИЧЕННОЙ ОТВЕТСТВЕННОСТЬЮ
«КФК ПРОЕКТ»

Многоэтажный многоквартирный жилой дом по адресу:
Российская Федерация, Костромская область,
город Кострома, улица Радиозаводская, 12.
Жилой дом №11 по ГП
(Корректировка проектной документации)

ПРОЕКТНАЯ ДОКУМЕНТАЦИЯ

Раздел 3 Объемно-планировочные и архитектурные решения

1234-25-11-АР

Том 3

Генеральный директор



А.Б.Смирнов

2025

Взам. инв. №	
Подп. и дата	
Инв. № подл.	

ТЕКСТОВАЯ ЧАСТЬ

а) описание внешнего вида объекта капитального строительства, описание и обоснование пространственной, планировочной и функциональной организации объекта капитального строительства.

Проектируемый многоэтажный многоквартирный жилой дом размещается по адресу: Российская Федерация, Костромская область, город Кострома, улица Радиозаводская, 12 на участке с кадастровым номером 44:27:080522:391.

Участок строительства свободен от застройки и инженерных коммуникаций. Проезд к дому предусмотрен со стороны улицы Радиозаводская по внутриквартальному проезду.

В соответствие с заданием на проектирование, градостроительным планом земельного участка запроектирован 9-ти этажный 3-х секционный жилой дом с пристроенным нежилым помещением. Жилой дом на 98 квартир, в том числе: 1-комнатные - 35 шт., 2-х комнатные - 45 шт., 3-х комнатные - 18 шт. В пристроенном нежилом помещении предусматривается размещение офиса.

Здание жилого дома имеет в плане Г-образную форму. Размеры здания в осях: 50,67 x 42,06 м.

Предельная высота здания от уровня планировочной отметки земли в районе секции в осях 1-2 до верха парапета выхода на кровлю секции в осях 3-4 составляет 35,27 м.

В жилом доме запроектированы 1-но, 2-х и 3-х комнатные квартиры. Высота жилых помещений не менее 2,7 метра.

Секции в осях "1-2", "2-3" и "4-3" расположены по отношению друг к другу с перепадом по высоте 0,9 м.

Дом запроектирован с плоской кровлей. Выход на кровлю осуществляется через лестничную клетку из каждой секции. Подвальный этаж предназначен для прокладки инженерных коммуникаций и размещения хозяйственных кладовых жильцов, предназначенных для временного хранения колясок, санок и велосипедов жильцов. Вдоль всего здания по подвальному этажу предусмотрен сквозной проход с двумя выходами наружу. Секции сообщаются друг с другом через противопожарные двери 2-го типа. В подвальном этаже в секции в осях "2-3" размещаются помещение насосной повысительной установки и помещение водомерного узла. Высота подвального этажа составляет 2,77 м. Выход из подвального этажа секции в осях «2-3» осуществляется по проходу вдоль здания через секции в осях «1-2» и «3-4». На 1-м этаже в секции в осях "2-3" предусмотрено помещение электрощитовой и помещение для хранения уборочного инвентаря.

б) обоснование принятых объемно-пространственных и архитектурно-художественных решений, в том числе в части соблюдения предельных параметров разрешенного строительства, реконструкции объекта капитального строительства.

Взам. инв. №		Подп. и дата		1234-25-11-АР.ТЧ						
Изм.	Кол.уч	Лист	№ док	Подп.	Дата					
Разраб.	Петров		Петров			Текстовая часть	Стадия	Лист	Листов	
						П	1			
Н.контр.	Шошин		Шошин			ООО «КФК Проект»				
ГИП	Рытов		Рытов							

Принятые в проекте объемно-пространственные и архитектурно-художественные решения выполнены в соответствии с градостроительным планом земельного участка, правилами землепользования и застройки города Костромы, федеральными и региональными нормами, заданием на проектирование.

Лестничные клетки имеют естественное освещение через оконные проемы площадью не менее 1,2 кв.м. на каждом этаже. Высота ограждения лестничных маршей - не менее 900 мм. Высота парапета и (или) ограждения на кровле не менее 1,2 м. Лоджии имеют витражное остекление с внутренним металлическим ограждением высотой 1,2 м.

Каждая секция оборудована лифтом грузоподъемностью 630 кг.

Ширина и высота ступеней лестничных маршей составляет соответственно 300 и 150 мм. Уклон лестницы - 1:2. Ширина марша 1200 мм. Расстояние между маршами лестницы и поручнями ограждений составляет в свету не менее 75 мм. Выход на кровлю осуществляется через противопожарную дверь с размером проема в свету не менее 1,5(н)х0.75м. Двери тамбурные и служебные - по ГОСТ 31173 или техническим условиям, внутренние - по ГОСТ 475 или техническим условиям, вход в подъезд - по ГОСТ 31173-2003 или техническим условиям, оборудованные доводчиком.

Обеспечение пожарной безопасности выполнено в соответствии с требованиями «Технического регламента о требованиях пожарной безопасности», СП 1.13130 «Системы противопожарной защиты. Требования к объемно-планировочным и конструктивным решениям»

Количество эвакуационных выходов из подвального этажа и расстояние между ними принято в соответствие с п.4.2.11. СП1.13130 и п.6.2.2.10 СП54.13330.2022.

Параметры путей эвакуации приняты в соответствие с п. 4.3.2, п.4.3.3, п.6.1.19 СП 1.13130.

Двери шахты лифтов предусмотрены с пределом огнестойкости EI30 в соответствие с ч.16 ст.88 ФЗ №123.

Входы из внеквартирных коридоров на лестничные клетки осуществляются через противопожарные дымогазонепроницаемые двери 1-го типа в соответствие с п.9.2.7 СП1.13130.

б_1) обоснование принятых архитектурных решений в части обеспечения соответствия зданий, строений и сооружений установленным требованиям энергетической эффективности (за исключением зданий, строений, сооружений, на которые требования энергетической эффективности не распространяются).

Инженерно-технические и функциональные решения, применяемые в проекте, исключают нерациональный расход энергетических ресурсов в процессе эксплуатации здания. Принята оптимальная конфигурация здания.

Применено поквартирное отопление от газовых двухконтурных котлов с закрытой камерой сгорания.

Ограждающие конструкции здания соответствуют требованиям СП 50.13330.

б_2) перечень мероприятий по обеспечению соблюдения установленных требований энергетической эффективности к архитектурным решениям, влияющим на энергетическую эффективность зданий, строений и сооружений (за исключением зданий, строений, сооружений, на которые требования энергетической эффективности не распространяются).

Взам. инв. №	
Подп. и дата	
Инв. № подл.	

Изм.	Кол.ул	Лист	№ док	Подп.	Дата	1234-25-11-АР.ТЧ	Лист
							2

Проектом предусмотрены объёмно-пространственные решения, направленные на соблюдение требований энергоэффективности.

Применены ограждающие конструкции с приведенным сопротивлением теплопередачи и сопротивлением воздухопроницанию не ниже требуемых по СП 50.13330. Предусмотрена установка окон из ПВХ профилей с двухкамерным стеклопакетом с нормированным приведённым сопротивлением теплопередаче.

Организованы тамбуры при входе в здание.

Используются утепленные наружные двери с устройствами для самозакрывания.

б_3) описание и обоснование принятых архитектурных решений, направленных на повышение энергетической эффективности объекта капитального строительства;

Проектной документацией предусмотрена установка окон и приведённым сопротивлением теплопередаче в соответствии с действующей нормативной документацией.

в). Описание и обоснование использованных композиционных приемов при оформлении фасадов и интерьеров объекта капитального строительства.

Архитектурно-композиционное решение внешнего облика здания определяется современными принципами организации городской среды в конкретных градостроительных условиях. На формирование объема жилого дома оказали влияние форма и расположение участка. Для облицовки фасадов применяется лицевой керамический кирпич нескольких цветов. Общую пластику объема поддерживают выступающие лоджии с витражным остеклением.

Фасады здания по цвету разделены горизонтально на две части: 1-2-й этаж и 3-9 этажи. Фасады в уровне 1-2- го этажей выполнены в едином цвете. В уровне 3-9-го этажей фасады разбиты на вертикальные плоскости, различающиеся по цвету, поддерживающие вертикальные элементы витражного остекления лоджий. В отделке цоколя здания применена высококачественная штукатурка с последующей окраской фасадной краской, что делает его цельным и устойчивым к загрязнениям в процессе эксплуатации.

Примененные отделочные материалы выглядят современно, интересно и лаконично. Выбранное цветовое решение создает впечатление легкости, воздушности и не оказывает давления на восприятие человеком. Наличие вертикальных элементов дополнительно создают ритм и упрощают восприятие объемного решения здания. Принятые материалы, пропорции и форма жилого дома выражают взаимосвязь размеров их частей и целого, удачно вписывая его в окружающую застройку.

г) описание и обоснование решений по отделке помещений основного, вспомогательного, обслуживающего и технического назначения.

Внутренняя отделка квартир: полы - цементно-песчаная стяжка; стены - улучшенная штукатурка; потолки - затирка швов. Чистовая отделка помещений выполняется силами собственников квартир после ввода объекта в эксплуатацию, отделочные материалы должны соответствовать требованиям действующей нормативной документации.

Взам. инв. №	
Подп. и дата	
Инв. № подл.	

Изм.	Кол.ул	Лист	№ док	Подп.	Дата	1234-25-11-АР.ТЧ	Лист
							3

Потолки и стены лестничной клетки, внеквартирных коридоров, входного тамбура, лифтового холла —улучшенная водоземлюсионная покраска. Потолки и стены помещения уборочного инвентаря, электрощитовой - улучшенная водоземлюсионная покраска; помещения повысительной установки, водомерного узла - простая водоземлюсионная краска; потолок колясочной - улучшенная водоземлюсионная покраска, стены колясочной - улучшенная водоземлюсионная покраска. Полы электрощитовой, водомерного узла, помещения повысительной установки – бетонные или керамогранитная плитка; в лестничной клетке, во внеквартирных коридорах, входном тамбуре, лифтовом холле, помещении уборочного инвентаря, колясочной - керамогранитная плитка. Полы в подвальном этаже – бетонные.

д) описание архитектурных решений, обеспечивающих естественное освещение помещений с постоянным пребыванием людей.

Помещения квартир ориентированы в направлении юго-востока, юго-запада, северо-запада и северо-востока. Естественное освещение имеют все жилые комнаты и кухни.

Естественное освещение помещений выполнено в соответствии СП 52.13330, СанПиН 1.2.3685-21, СП 367.1325800

д_1) результаты расчетов продолжительности инсоляции и коэффициента естественной освещенности.

Нормированная продолжительность инсоляции обеспечена в квартирах - не менее чем в одной жилой комнате (общей жилой комнате) более 2 часов, что соответствует требованиям СанПиН 1.2.3685-21. По расчету КЕО жилых комнат и кухонь составляет не менее требуемых 0,5% по СП 52.13330.

е). Описание архитектурно-строительных мероприятий, обеспечивающих защиту помещений от шума, вибрации и другого воздействия.

Защиту от внешнего шума обеспечивают наружные ограждающие конструкции, выполненные в соответствии с рекомендациями СП 51.13330.

Конструкция полов и перекрытий обеспечивают звукоизоляцию внутри здания по вертикали.

Уровень шума от инженерного оборудования не превышает установленного допустимого уровня.

ж) описание решений по светоограждению объекта, обеспечивающих безопасность полета воздушных судов (при необходимости).

Светоограждение объекта выполнять не требуется.

з) описание и обоснование принятых объемно-планировочных решений объекта капитального строительства, обеспечивающих в том числе соблюдение санитарно-эпидемиологических требований.

Взам. инв. №	
Подп. и дата	
Инв. № подл.	

Изм.	Кол.ул	Лист	№ док	Подп.	Дата	1234-25-11-АР.ТЧ	Лист
							4

В секции в осях 2-3 на первом этаже предусмотрено помещение для хранения уборочного инвентаря, оборудованное раковиной.

Помещения ванных комнат, туалетов и совмещенных санузлов квартир одного этажа размещаются непосредственно над помещениями ванных комнат, туалетов и совмещенных санузлов квартир другого этажа.

Жилой дом оборудован лифтами, с габаритами кабин, обеспечивающих возможность транспортирования человека на носилках. Все входные группы жилого дома оборудованы подъёмниками для обеспечения доступа маломобильных групп населения.


Шахты лифтов и электрощитовая располагаются изолированно от жилых комнат. Помещение электрощитовой располагается изолированно от помещений с мокрыми процессами и имеет вход непосредственно с улицы.

Для обеспечения естественного проветривания в каждой секции подвального этажа организованы продухи, суммарная площадь сечения которых составляет не менее 1/400 проветриваемой площади, равномерно расположенные по периметру наружных стен. Площадь одного продуха - не менее 0,05 м².

Инва. № подл.	Подп. и дата	Взам. инв. №

Изм.	Кол.ул	Лист	№ док	Подп.	Дата	1234-25-11-АР.ТЧ	Лист
							5

СОГЛАСОВАНО

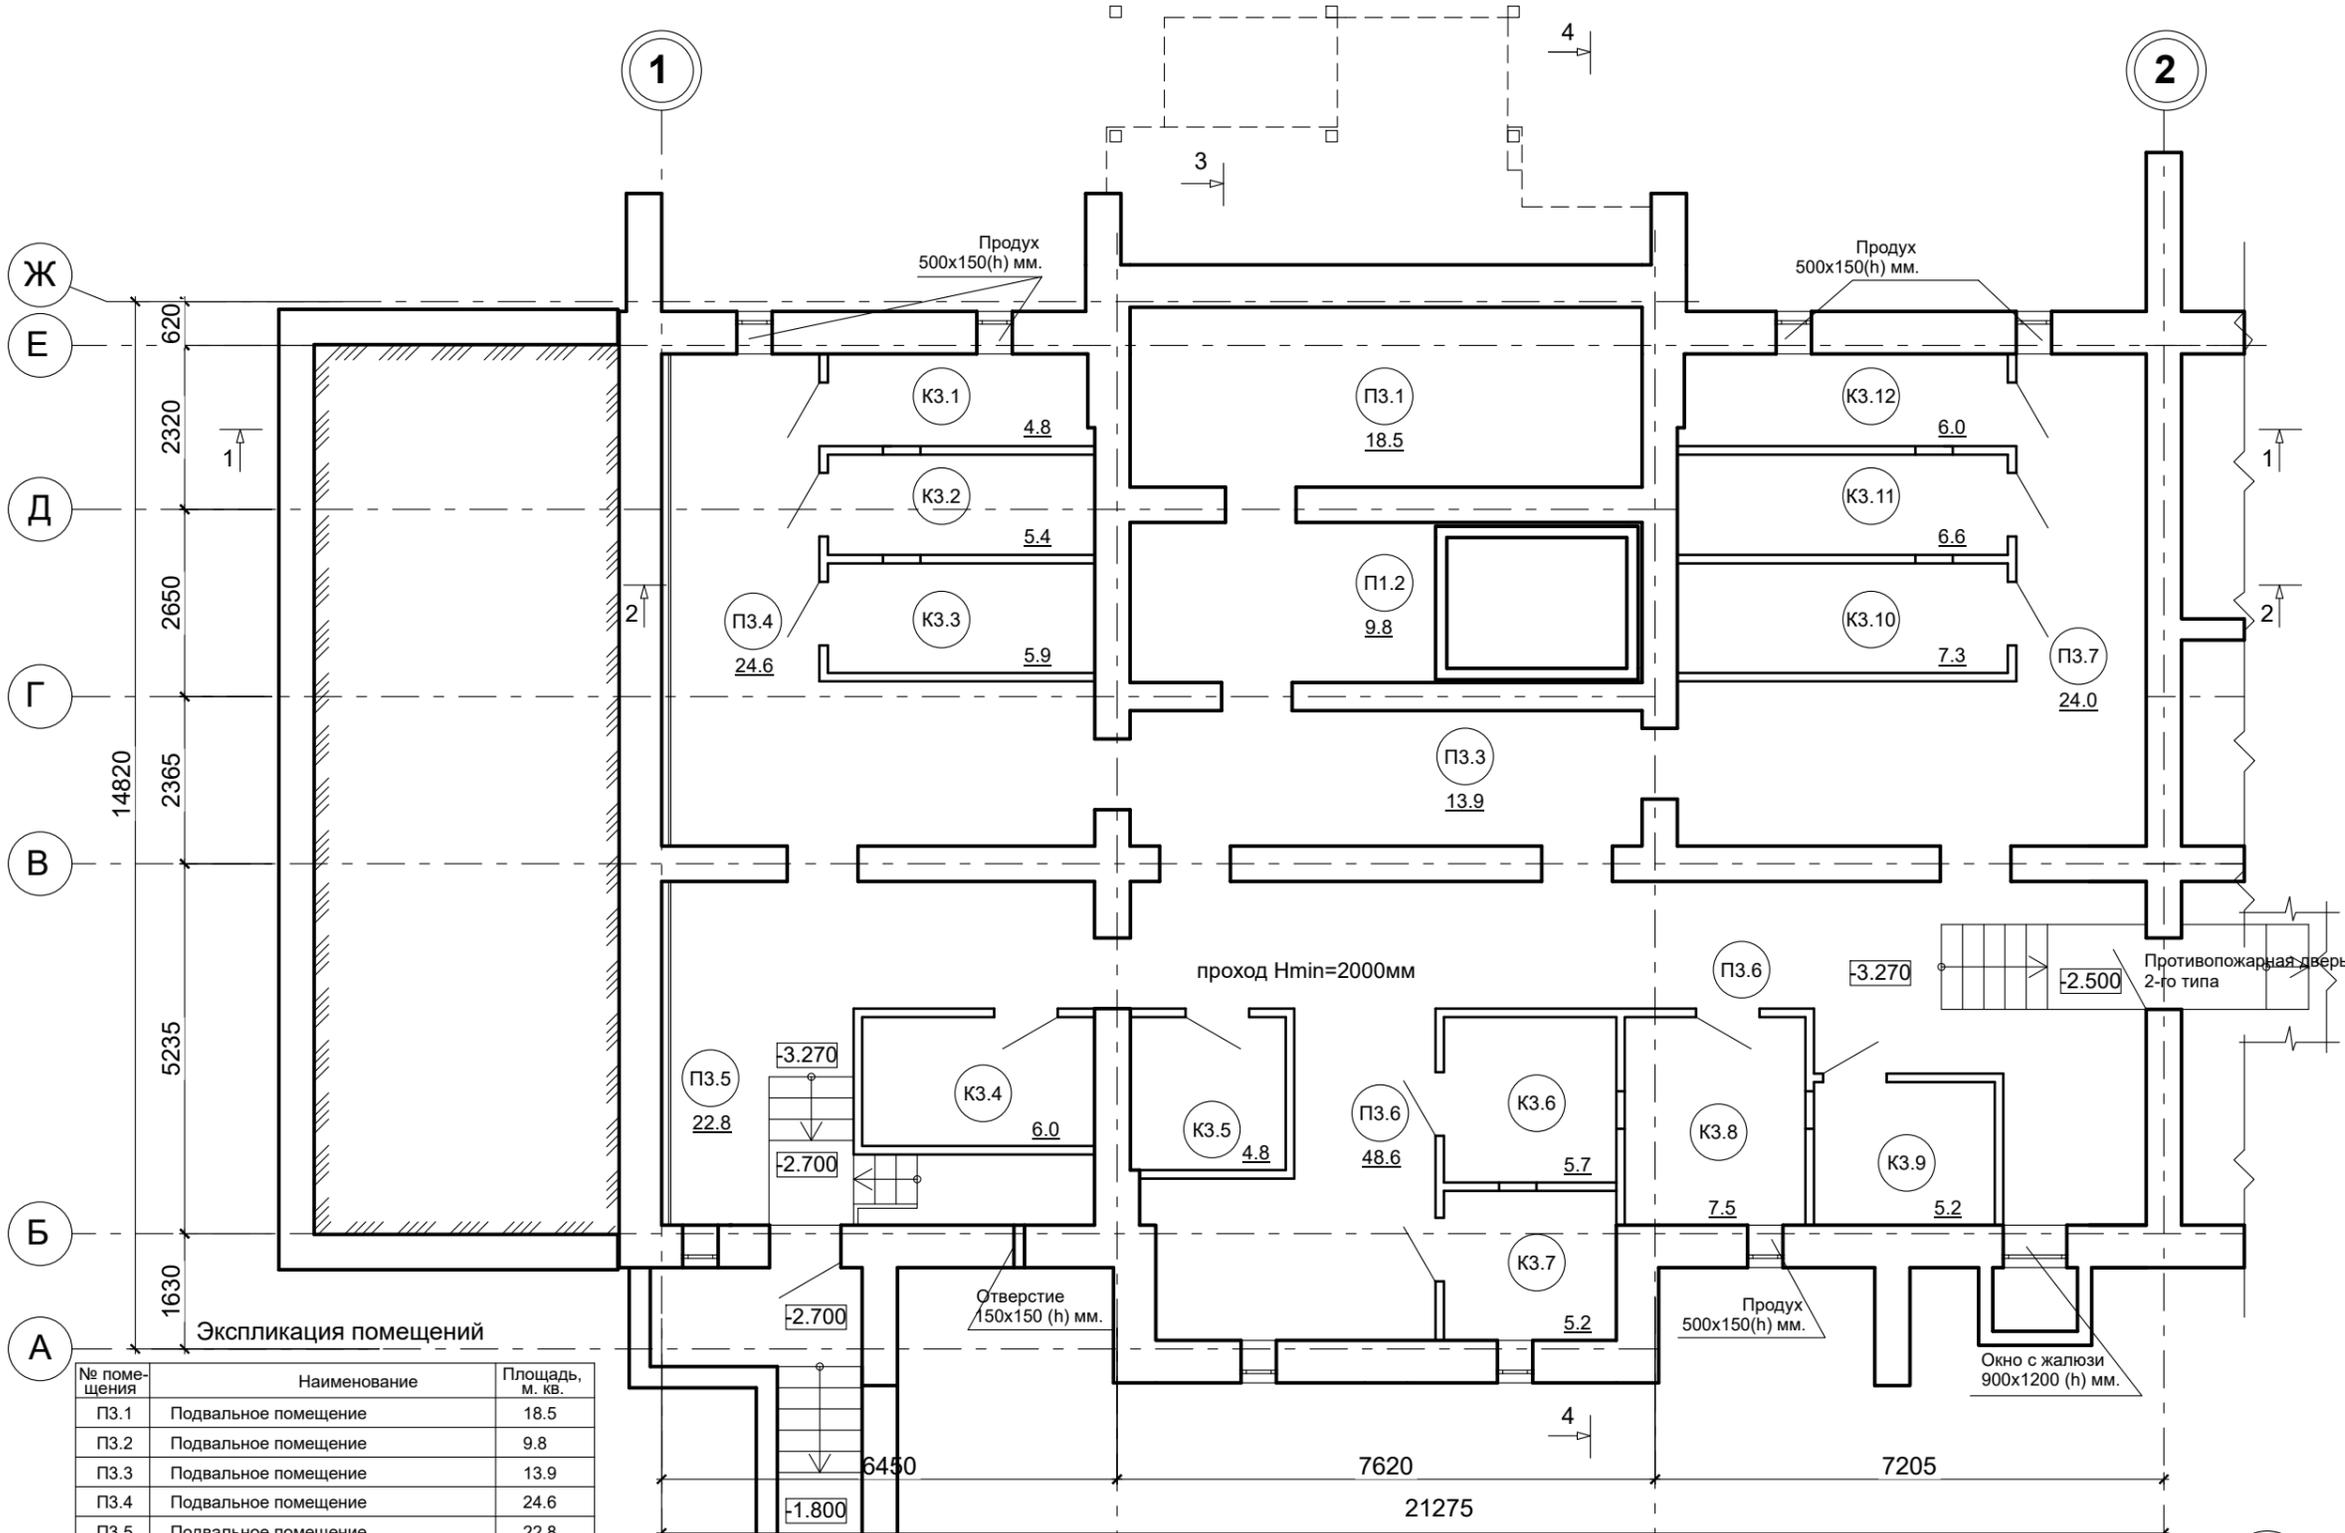


Экспликация помещений

№ помещения	Наименование	Площадь, м. кв.
ПЗ.1	Подвальное помещение	18.5
ПЗ.2	Подвальное помещение	9.8
ПЗ.3	Подвальное помещение	13.9
ПЗ.4	Подвальное помещение	24.6
ПЗ.5	Подвальное помещение	22.8
ПЗ.6	Подвальное помещение	48.6
ПЗ.7	Подвальное помещение	24.0
КЗ.1	Хозяйственная кладовая жильцов	4.8
КЗ.2	Хозяйственная кладовая жильцов	5.4
КЗ.3	Хозяйственная кладовая жильцов	5.9
КЗ.4	Хозяйственная кладовая жильцов	6.0
КЗ.5	Хозяйственная кладовая жильцов	4.8
КЗ.6	Хозяйственная кладовая жильцов	5.7
КЗ.7	Хозяйственная кладовая жильцов	5.2
КЗ.8	Хозяйственная кладовая жильцов	7.5
КЗ.9	Хозяйственная кладовая жильцов	5.2
КЗ.10	Хозяйственная кладовая жильцов	7.3
КЗ.11	Хозяйственная кладовая жильцов	6.6
КЗ.12	Хозяйственная кладовая жильцов	6.0


Име. № подл. Подпись и дата. Взамен инв. №

						1234-25-11-АР.ГЧ			
						Многоэтажный многоквартирный жилой дом по адресу: Российская Федерация, Костромская область, город Кострома, улица Радиозаводская, 12. Жилой дом №11 по ГП			
Изм.	Кол.уч	Лист	Ндок.	Подп.	Дата	(Корректировка проектной документации)	Стадия	Лист	Листов
Разраб.	Петров			<i>Петров</i>			П	1	
Н.контр.	Шошин			<i>Шошин</i>		План подвального этажа (секция в осях "1-2")	ООО "КФК Проект"		
ГИП	Рытов			<i>Рытов</i>					

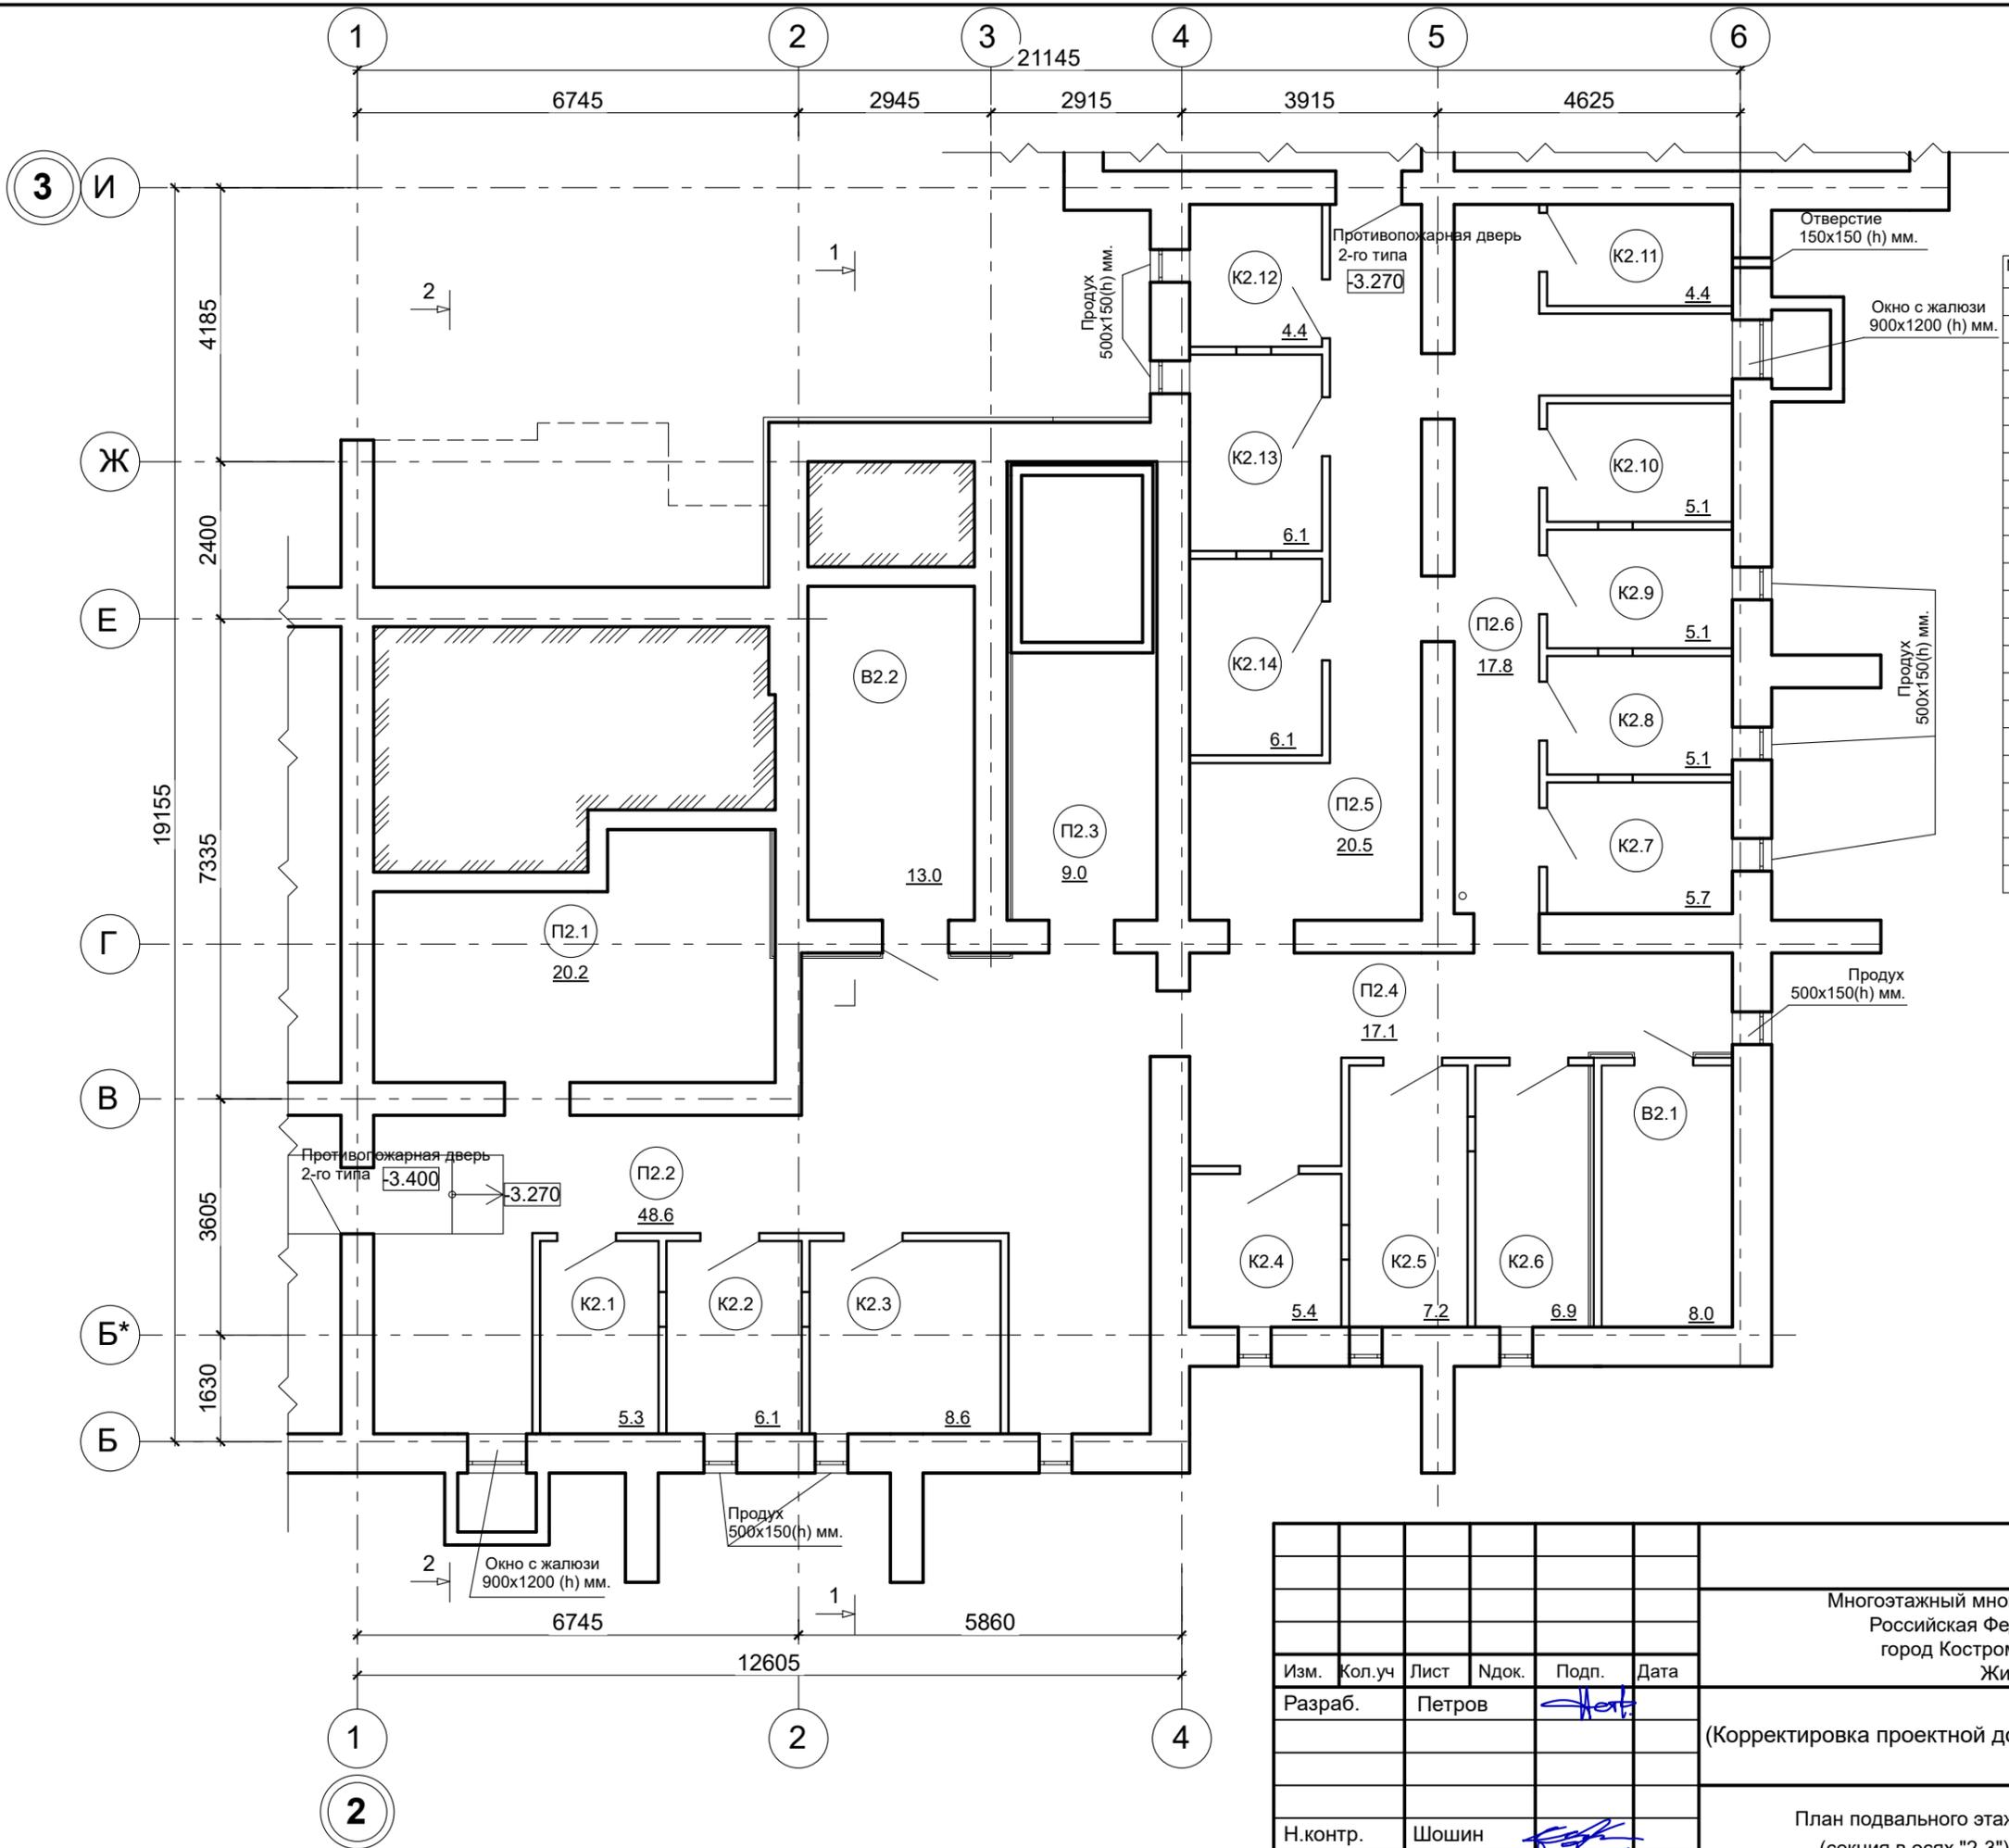

Экспликация помещений

№ помещения	Наименование	Площадь, м. кв.
П2.1	Подвальное помещение	20.2
П2.2	Подвальное помещение	48.6
П2.3	Подвальное помещение	9.0
П2.4	Подвальное помещение	17.1
П2.5	Подвальное помещение	20.5
П2.6	Подвальное помещение	17.8
В2.1	Помещение водомерного узла	8.0
В2.2	Помещение повысительной установки	13.0
К2.1	Хозяйственная кладовая жильцов	5.3
К2.2	Хозяйственная кладовая жильцов	6.1
К2.3	Хозяйственная кладовая жильцов	8.6
К2.4	Хозяйственная кладовая жильцов	5.4
К2.5	Хозяйственная кладовая жильцов	7.2
К2.6	Хозяйственная кладовая жильцов	6.9
К2.7	Хозяйственная кладовая жильцов	5.7
К2.8	Хозяйственная кладовая жильцов	5.1
К2.9	Хозяйственная кладовая жильцов	5.1
К2.10	Хозяйственная кладовая жильцов	5.1
К2.11	Хозяйственная кладовая жильцов	4.4
К2.12	Хозяйственная кладовая жильцов	4.4
К2.13	Хозяйственная кладовая жильцов	6.1
К2.14	Хозяйственная кладовая жильцов	6.1

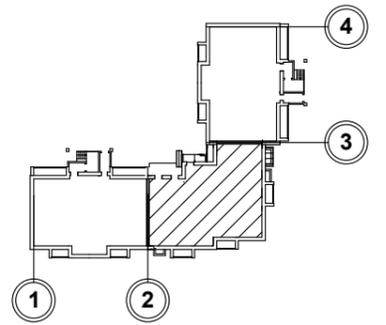


СОГЛАСОВАНО

Име. № подл.	Подпись и дата	Взамен инв. №

1234-25-11-АР.ГЧ					
Многоэтажный многоквартирный жилой дом по адресу: Российская Федерация, Костромская область, город Кострома, улица Радиозаводская, 12. Жилой дом №11 по ГП					
Изм.	Кол.уч	Лист	Ндок.	Подп.	Дата
Разраб.	Петров			<i>Петров</i>	
(Корректировка проектной документации)					Стадия
					П
					Лист
					2
					Листов
План подвального этажа (секция в осях "2-3")					ООО "КФК Проект"
Н.контр.	Шошин			<i>Шошин</i>	
ГИП	Рытов			<i>Рытов</i>	


СОГЛАСОВАНО

Име. № подл. Подпись и дата. Взамен инв. №

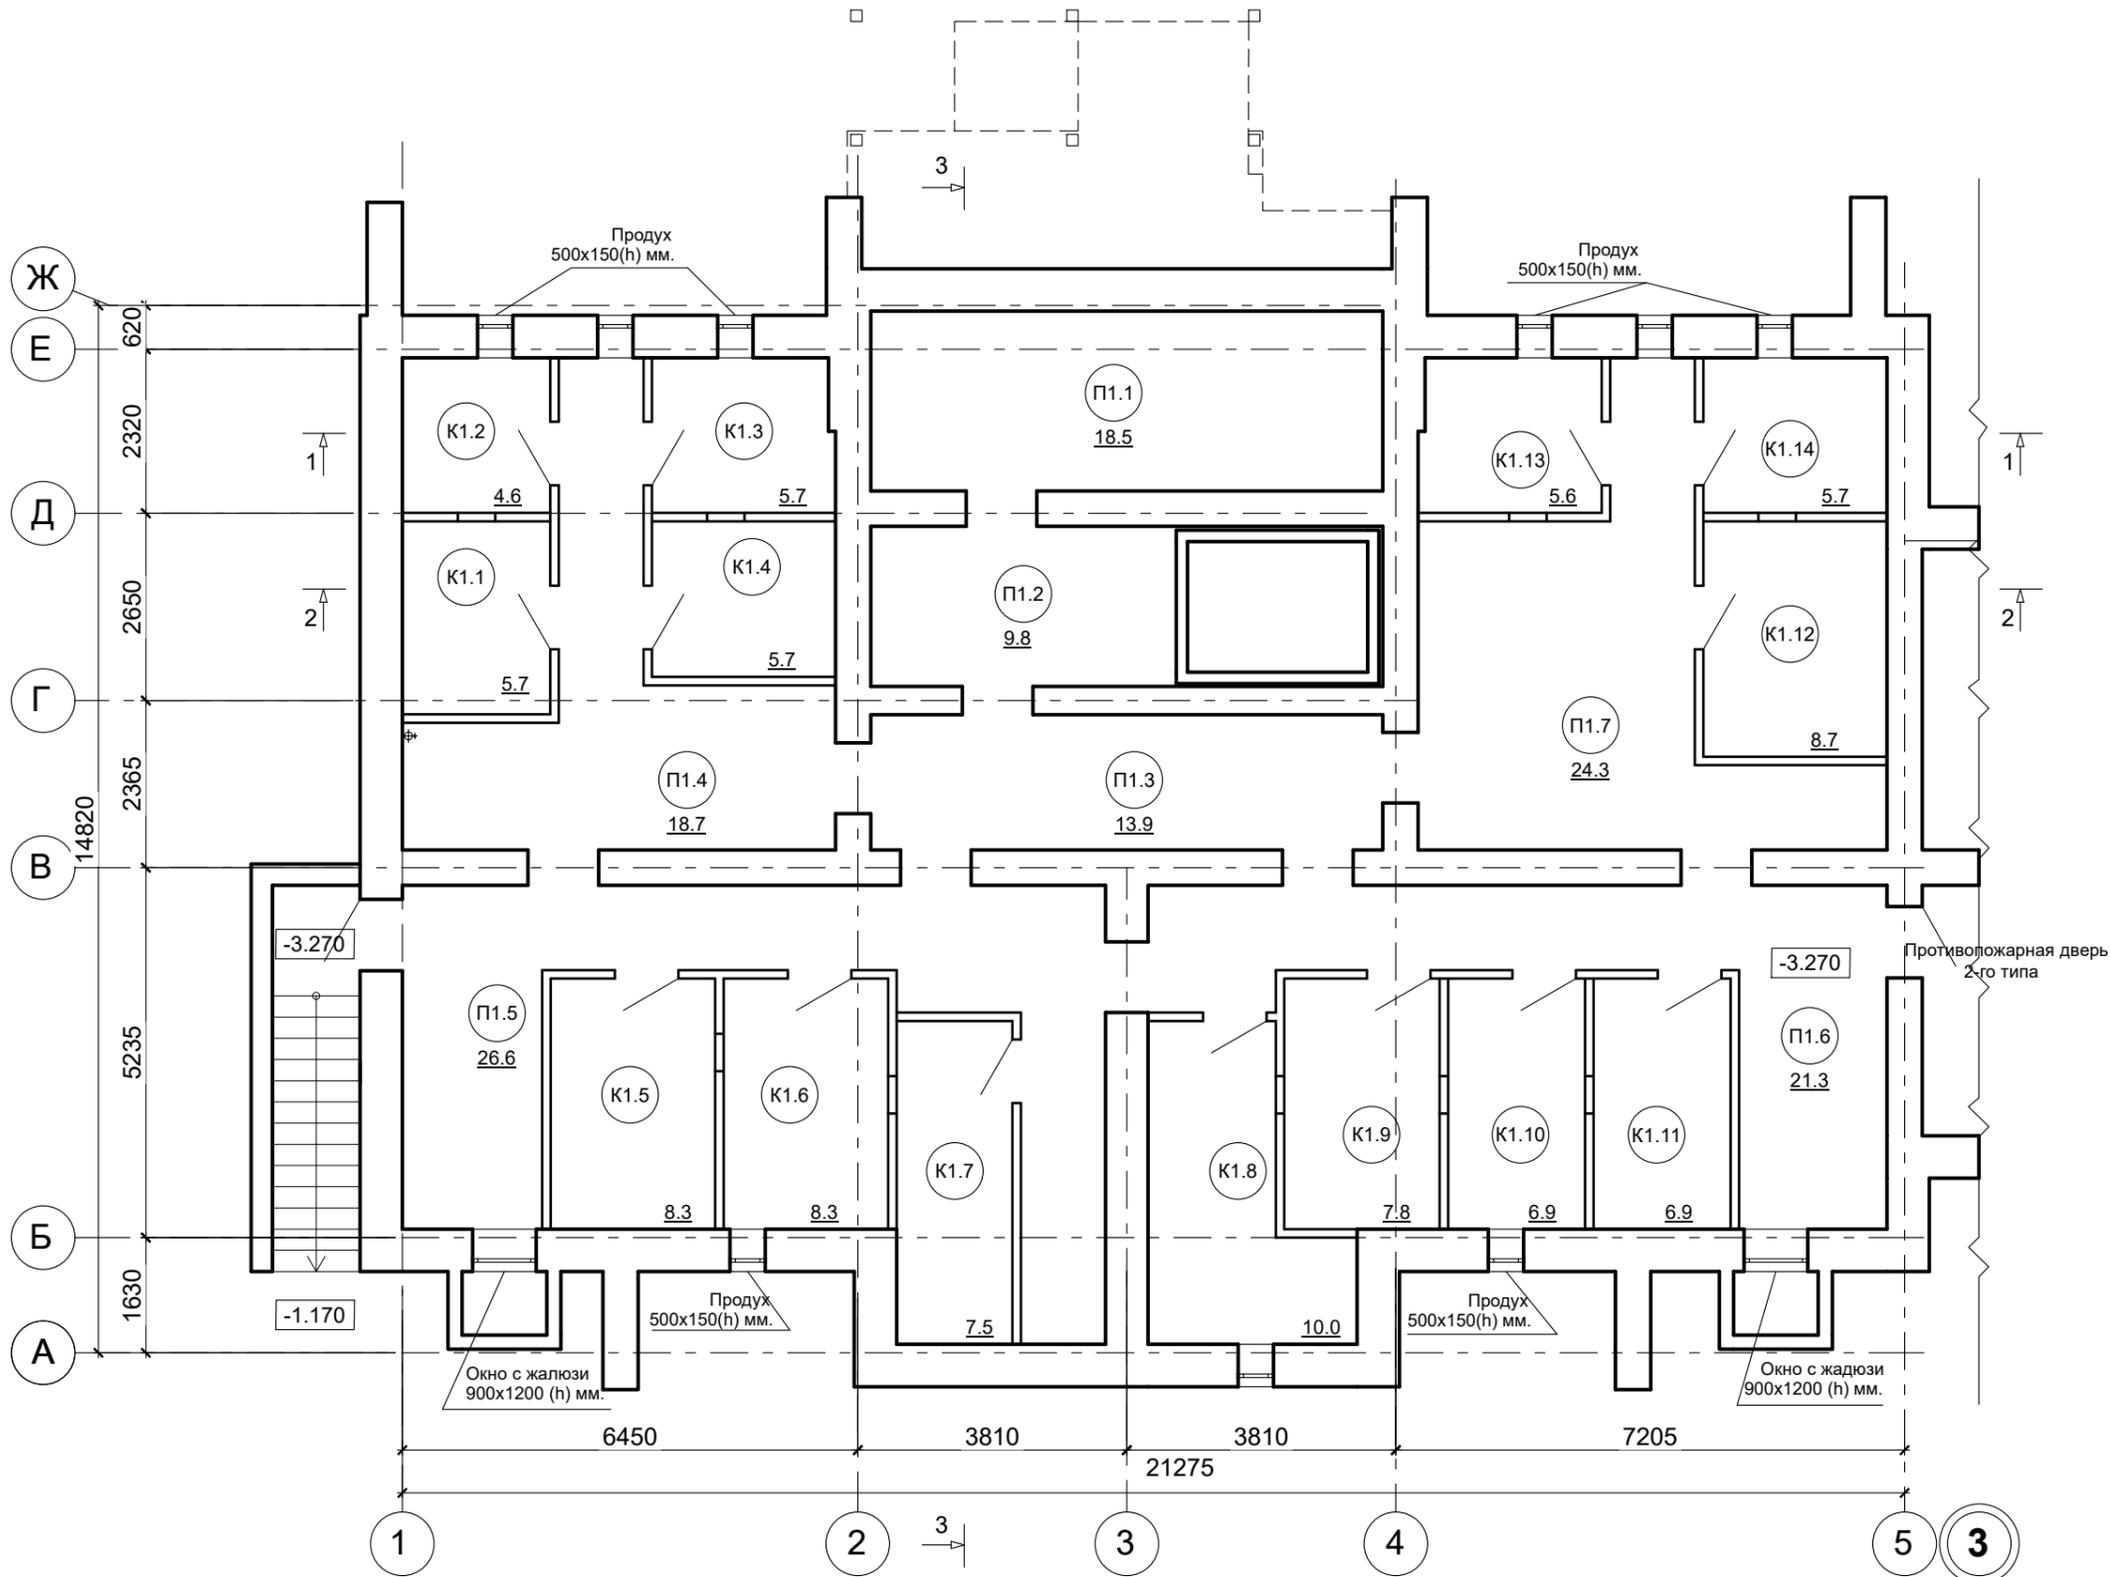

Экспликация помещений

№ помещения	Наименование	Площадь, м. кв.
П1.1	Подвальное помещение	18.5
П1.2	Подвальное помещение	9.8
П1.3	Подвальное помещение	13.9
П1.4	Подвальное помещение	18.7
П1.5	Подвальное помещение	26.6
П1.6	Подвальное помещение	21.3
П1.7	Подвальное помещение	24.3
К1.1	Хозяйственная кладовая жильцов	5.7
К1.2	Хозяйственная кладовая жильцов	4.6
К1.3	Хозяйственная кладовая жильцов	5.7
К1.4	Хозяйственная кладовая жильцов	5.7
К1.5	Хозяйственная кладовая жильцов	8.3
К1.6	Хозяйственная кладовая жильцов	8.3
К1.7	Хозяйственная кладовая жильцов	7.5
К1.8	Хозяйственная кладовая жильцов	10.0
К1.9	Хозяйственная кладовая жильцов	7.8
К1.10	Хозяйственная кладовая жильцов	6.9
К1.11	Хозяйственная кладовая жильцов	6.9
К1.12	Хозяйственная кладовая жильцов	8.7
К1.13	Хозяйственная кладовая жильцов	5.6
К1.14	Хозяйственная кладовая жильцов	5.7


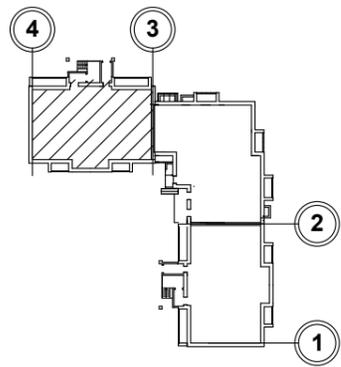


						1234-25-11-АР.ГЧ			
						Многоэтажный многоквартирный жилой дом по адресу: Российская Федерация, Костромская область, город Кострома, улица Радиозаводская, 12. Жилой дом №11 по ГП			
Изм.	Кол.уч	Лист	Ндок.	Подп.	Дата	(Корректировка проектной документации)	Стадия	Лист	Листов
Разраб.		Петров		<i>[Signature]</i>			П	3	
Н.контр.		Шошин		<i>[Signature]</i>		План подвального этажа (секция в осях "4-3")	ООО "КФК Проект"		
ГИП		Рытов		<i>[Signature]</i>					

СОГЛАСОВАНО

Име. № подл. Подпись и дата. Взамен инв. №

Фрагмент плана на отм. +1,050
(план антресоли)

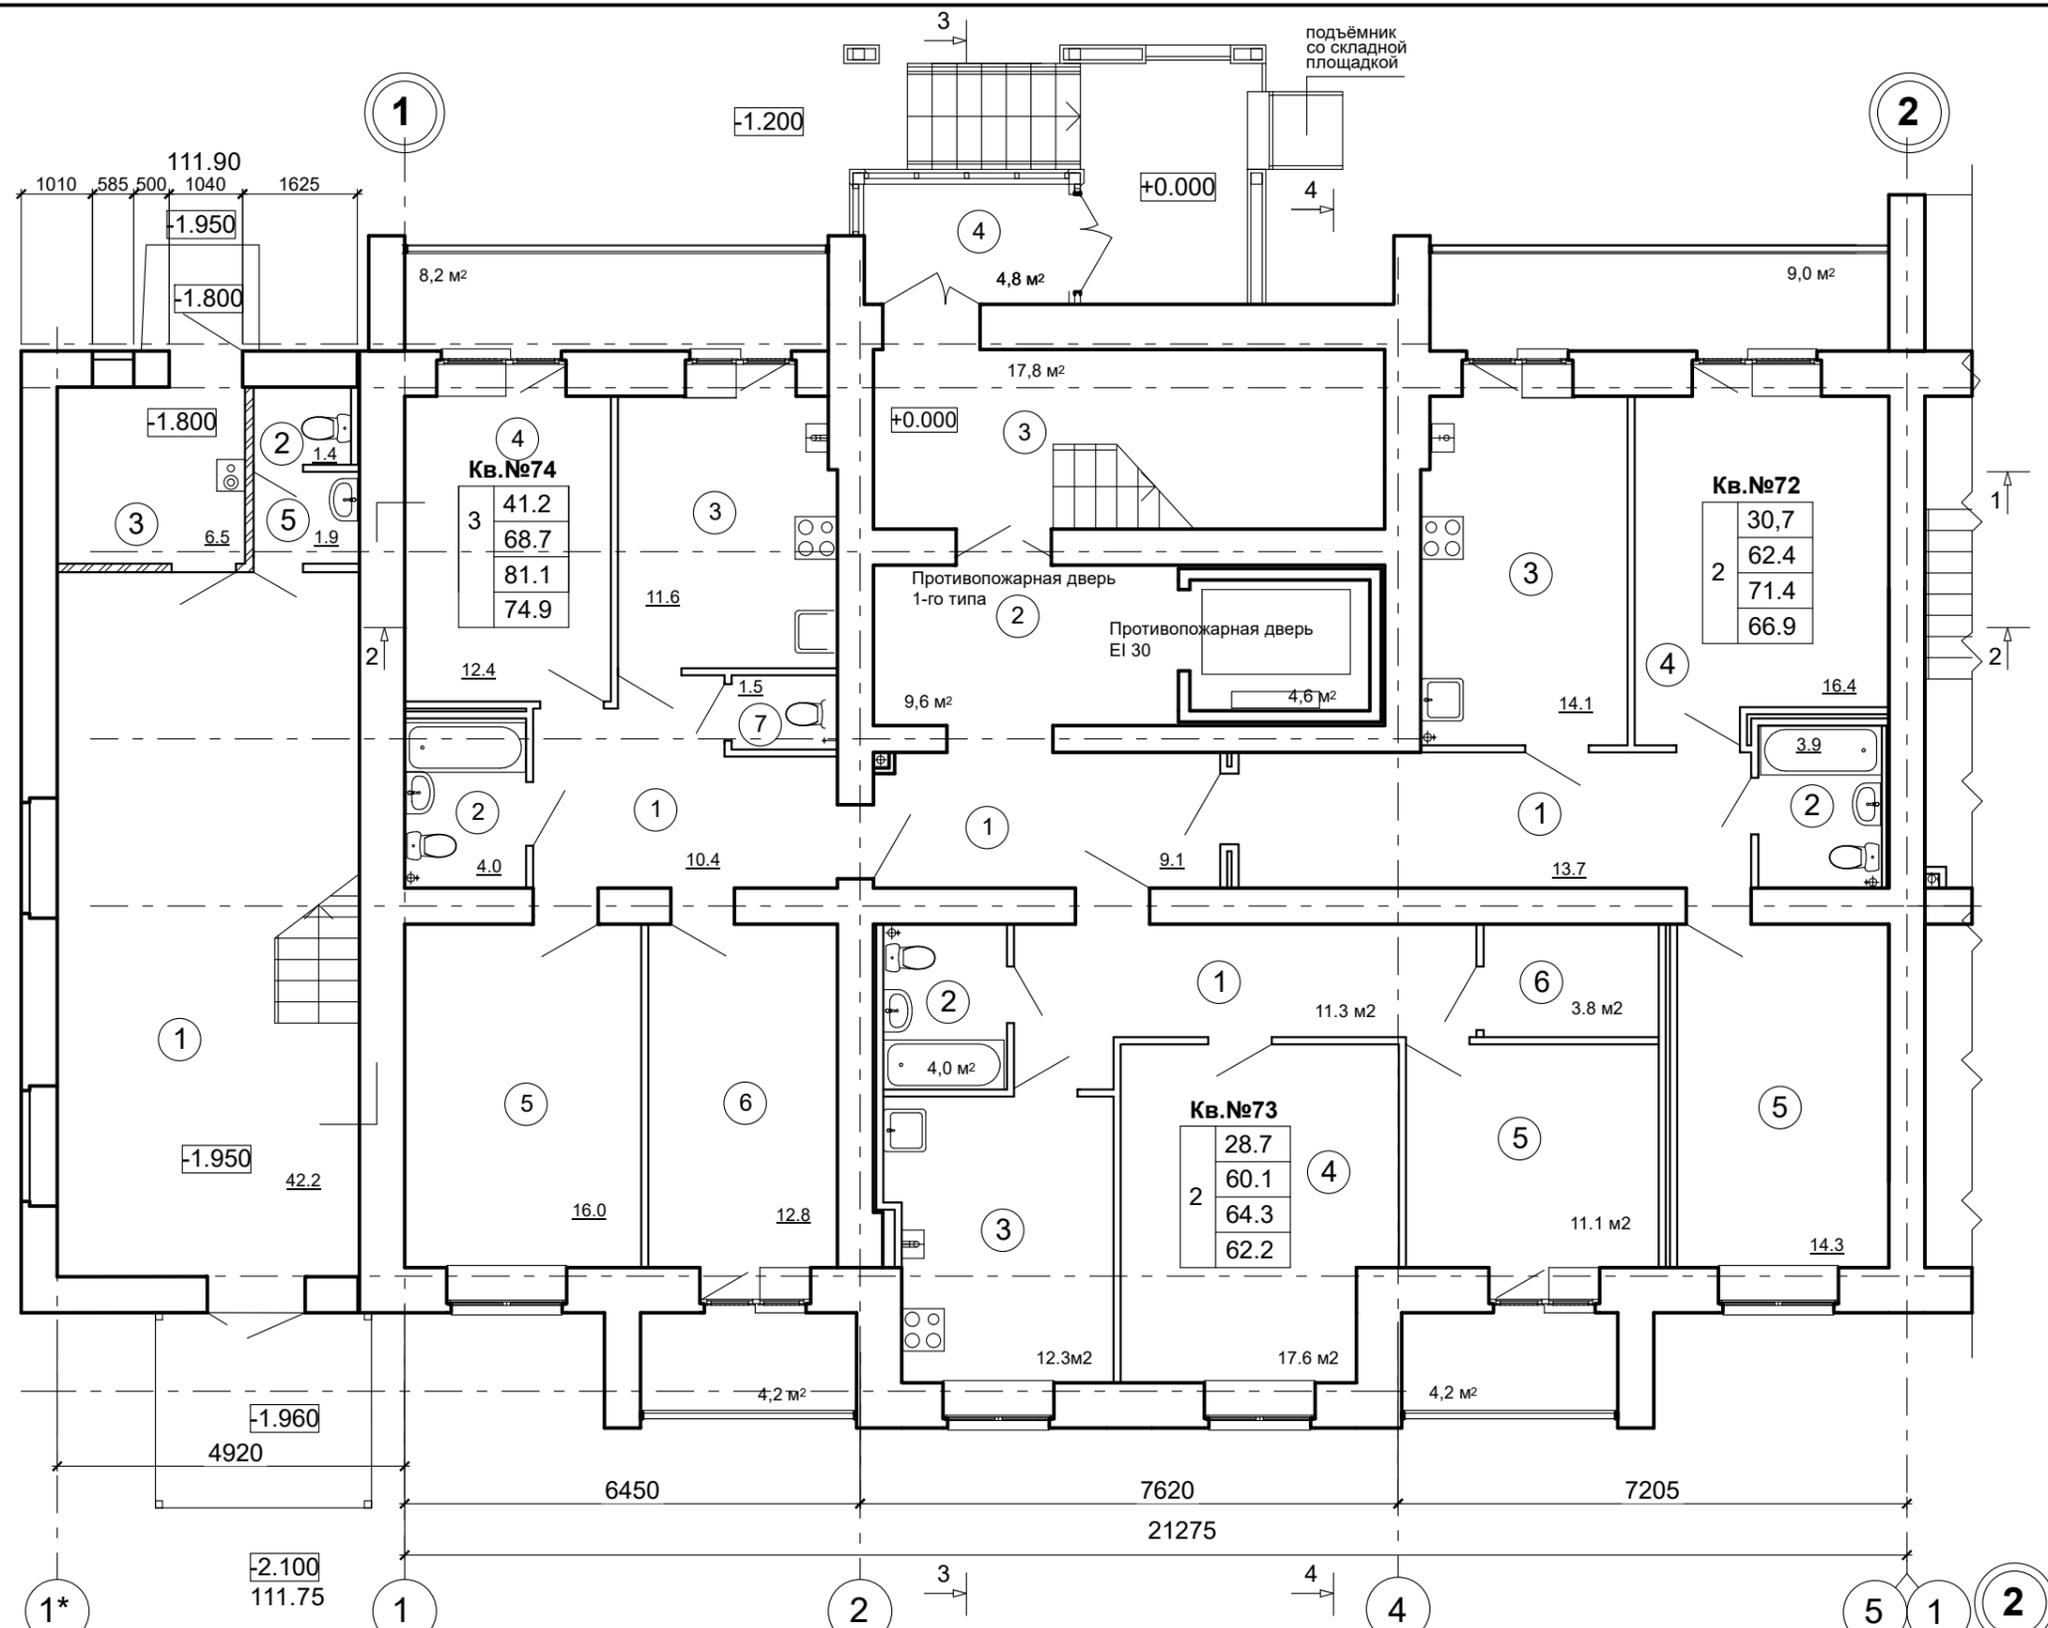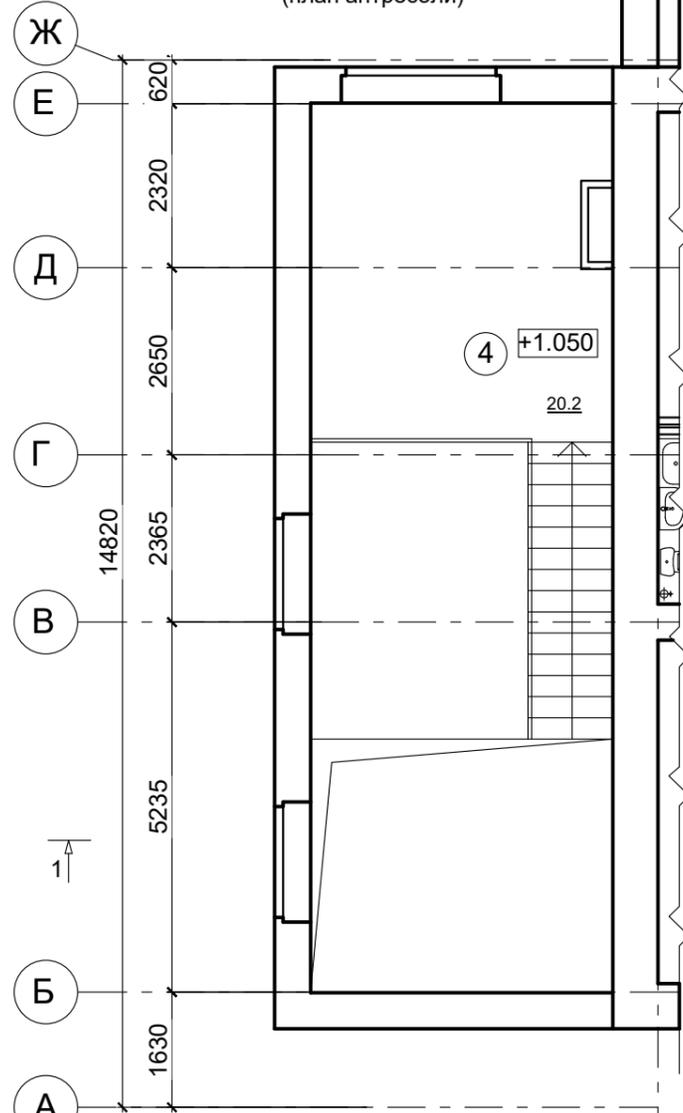


Примечание:
1. За относительную отметку + 0.000 принят уровень чистого пола первого этажа, что соответствует абсолютной отметке 113,85

Условные обозначения:

Кв. №	
17,3	- жилая площадь
37,8	- площадь квартиры
42,0	- общая площадь квартиры (без понижающего коэффициента)
39,9	- общая площадь квартиры (с понижающим коэффициентом)

1 - нумерация помещений

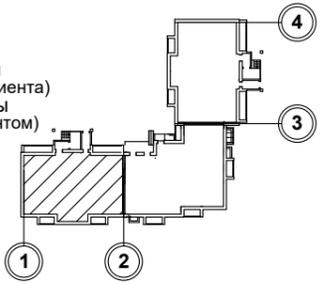


						1234-25-11-АР.ГЧ			
						Многоэтажный многоквартирный жилой дом по адресу: Российская Федерация, Костромская область, город Кострома, улица Радиозаводская, 12. Жилой дом №11 по ГП			
Изм.	Кол.уч	Лист	Ндок.	Подп.	Дата	(Корректировка проектной документации)	Стадия	Лист	Листов
Разраб.	Петров						П	4	
Н.контр.	Шошин					План 1-го этажа (секция в осях "1-2")	ООО "КФК Проект"		
ГИП	Рытов								

Экспликация помещений к плану 1-го этажа

№ помещения	Наименование	Площадь, м. кв.
2-х комнатная квартира №72		
1	Прихожая	13,7
2	Санузел	3,9
3	Кухня	14,1
4	Жилая комната	16,4
5	Жилая комната	14,3
6	Лоджия	9,0 / (4,5)
2-х комнатная квартира №73		
1	Прихожая	11,3
2	Санузел	4,0
3	Кухня	12,3
4	Жилая комната	17,6
5	Жилая комната	11,1
6	Кладовая	3,8
7	Лоджия	4,2 / (2,1)

№ помещения	Наименование	Площадь, м. кв.
3-х комнатная квартира №74		
1	Прихожая	10,4
2	Санузел	4,0
3	Кухня	11,6
4	Жилая комната	12,4
5	Жилая комната	16,0
6	Жилая комната	12,8
7	Туалет	1,5
8	Лоджия	4,2 / (2,1)
9	Лоджия	8,2 / (4,1)
Места общего пользования		
1	Внеквартирный коридор	9,1
2	Внеквартирный коридор	9,6
3	Лестничная клетка	17,8
4	Входной тамбур	4,8
Нежилое помещение		72,0
1	Офис	42,2
2	Санузел	1,4
3	Теплогенераторная	6,5
4	Подсобное помещение (антресоль) на отм. +1,050	20,0
5	Коридор	1,9

СОГЛАСОВАНО

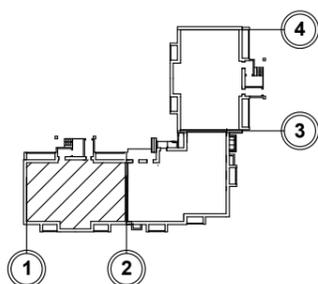

Примечание:

1. Лист смотреть совместно с листом АР-4

						1234-25-11-АР.ГЧ			
						Многоэтажный многоквартирный жилой дом по адресу: Российская Федерация, Костромская область, город Кострома, улица Радиозаводская, 12. Жилой дом №11 по ГП			
Изм.	Кол.уч	Лист	Ндок.	Подп.	Дата	(Корректировка проектной документации)	Стадия	Лист	Листов
Разраб.		Пуртова		<i>Пуртова</i>			П	5	
Н.контр.		Шошин		<i>Шошин</i>		Экспликация помещений к плану 1-го этажа (секция в осях "1-2")	ООО "КФК Проект"		
ГИП		Рытов		<i>Рытов</i>					

Взамен инв. №

Подпись и дата


Инв. № подл.

СОГЛАСОВАНО

Взамен инв. №

Подпись и дата


Инв. № подл.

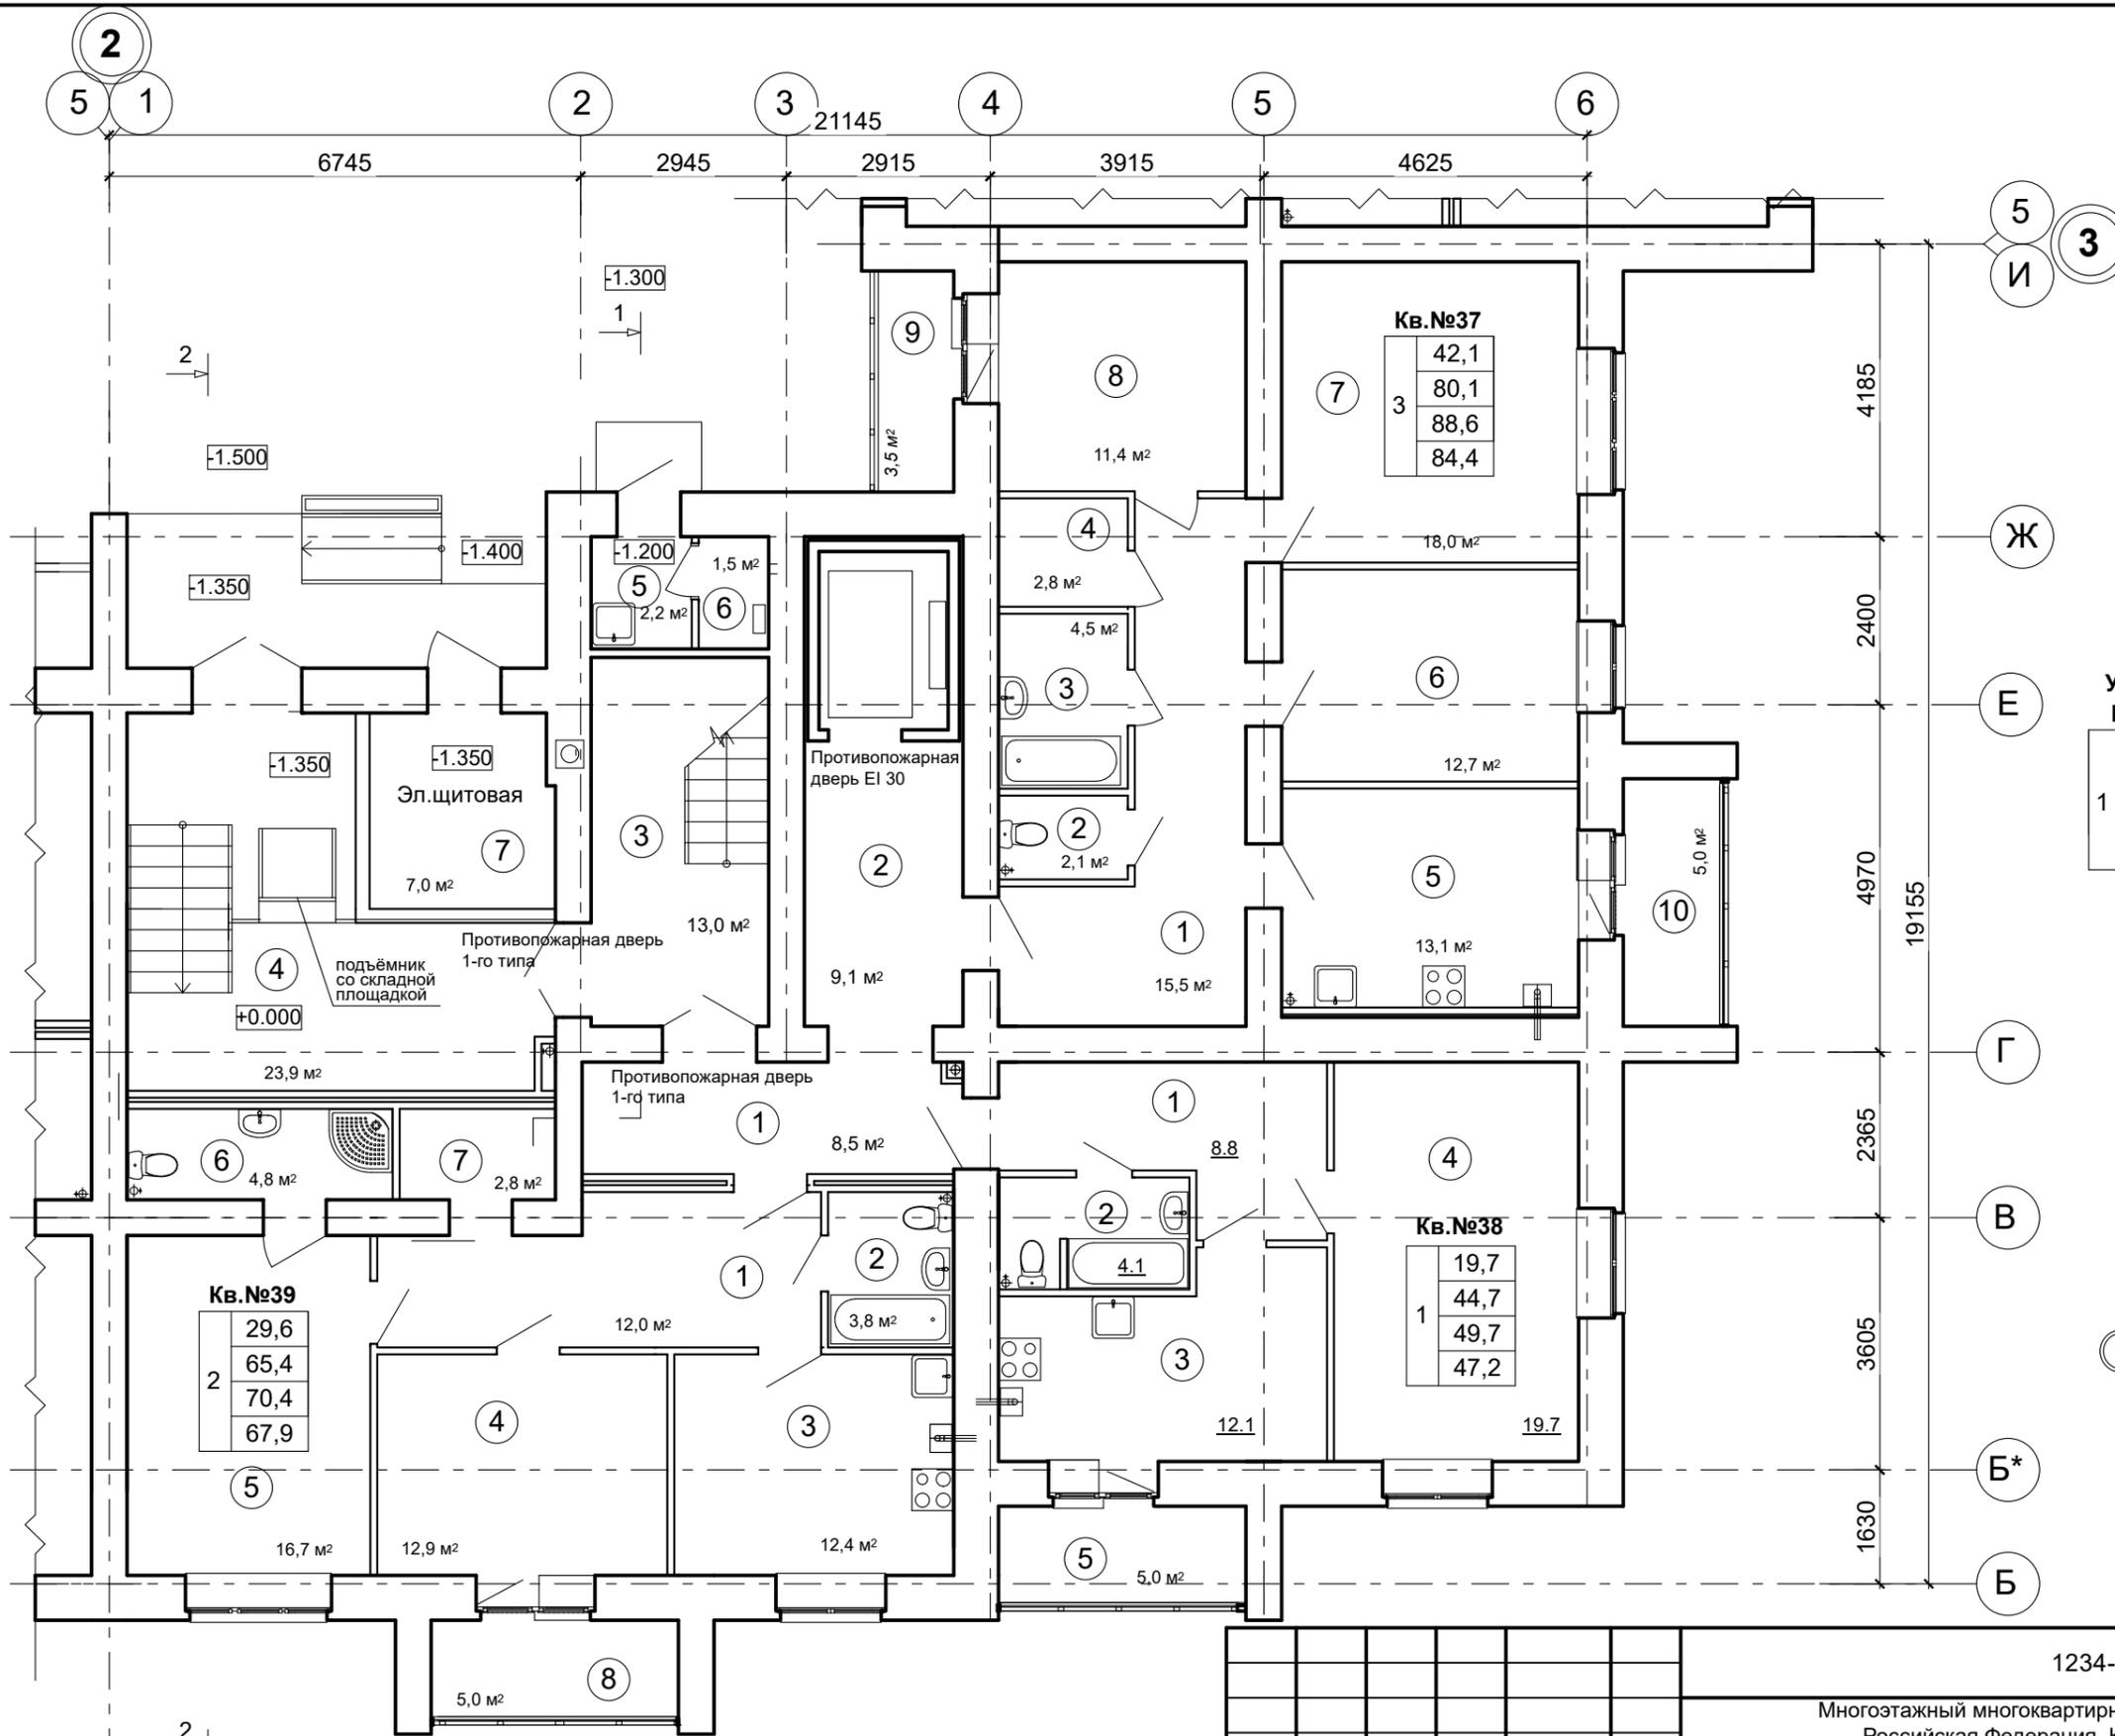

Условные обозначения:

Кв. №	Значение	Описание
17,3	-	жилая площадь
37,8	-	площадь квартиры
42,0	-	общая площадь квартиры (без понижающего коэффициента)
39,9	-	общая площадь квартиры (с понижающим коэффициентом)

① - нумерация помещений

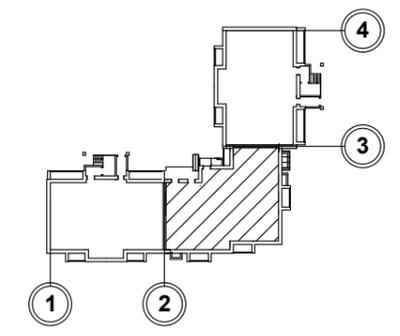


Примечание:
 1. За относительную отметку + 0.000 принят уровень чистого пола первого этажа, что соответствует абсолютной отметке 114,75
 2. Лист смотреть совместно с листом АР-7

						1234-25-11-АР.ГЧ			
						Многоэтажный многоквартирный жилой дом по адресу: Российская Федерация, Костромская область, город Кострома, улица Радиозаводская, 12. Жилой дом №11 по ГП			
Изм.	Кол.уч	Лист	Ндок.	Подп.	Дата	(Корректировка проектной документации)	Стадия	Лист	Листов
Разраб.		Петров		<i>Петров</i>			П	6	
Н.контр.		Шошин		<i>Шошин</i>		План 1-го этажа (секция в осях "2-3")	ООО "КФК Проект"		
ГИП		Рытов		<i>Рытов</i>					

Экспликация помещений к плану 1-го этажа

№ помещения	Наименование	Площадь, м. кв.
3-х комнатная квартира №37		
1	Прихожая	15,5
2	Туалет	2,1
3	Ванная комната	4,5
4	Гардеробная	2,8
5	Кухня	13,1
6	Жилая комната	12,7
7	Жилая комната	18,0
8	Жилая комната	11,4
9	Лоджия / (с понижающим коэффициентом)	3,5 / (1,75)
10	Лоджия / (с понижающим коэффициентом)	5,0 / (2,5)
1- комнатная квартира №38		
1	Прихожая	8,8
2	Санузел	4,1
3	Кухня	12,1
4	Жилая комната	19,7
5	Лоджия / (с понижающим коэффициентом)	5,0 / (2,5)

№ помещения	Наименование	Площадь, м. кв.
2-х комнатная квартира №39		
1	Прихожая	12,0
2	Санузел	3,8
3	Кухня	12,4
4	Жилая комната	12,9
5	Жилая комната	16,7
6	Санузел	4,8
7	Гардеробная	2,8
8	Лоджия / (с понижающим коэффициентом)	5,0 / (2,5)
Места общего пользования		
1	Внеквартирный коридор	8,5
2	Внеквартирный коридор	9,1
3	Лестничная клетка	13,0
4	Входной тамбур	23,9
5	Помещение для хранения уборочного инвентаря	2,2
6	Помещение для размещения водонагревателя	1,5
7	Электрощитовая	7,0

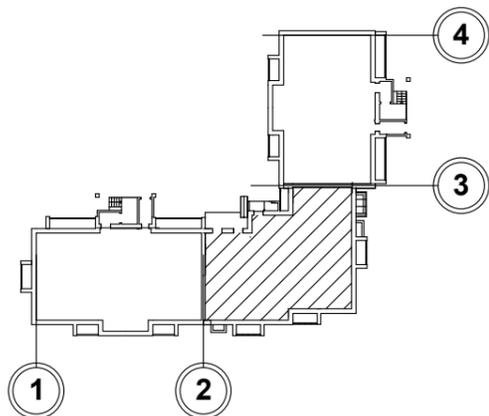

Примечание:


1. Лист смотреть совместно с листом АР-6

						1234-25-11-АР.ГЧ		
						Многоэтажный многоквартирный жилой дом по адресу: Российская Федерация, Костромская область, город Кострома, улица Радиозаводская, 12. Жилой дом №11 по ГП		
Изм.	Кол.уч	Лист	Ндок.	Подп.	Дата	Стадия	Лист	Листов
Разраб.								
						(Корректировка проектной документации)		
						Экспликация помещений к плану 1-го этажа (секция в осях "2-3")		
						ООО "КФК Проект"		
Н.контр.		Шошин		[Подпись]				
ГИП		Рытов		[Подпись]				

СОГЛАСОВАНО			
Име. № подл.	Подпись и дата	Взамен инв. №	

Экспликация помещений к плану 1-го этажа

№ помещения	Наименование	Площадь, м. кв.
2-х комнатная квартира №1		
1	Прихожая	9,4
2	Санузел	3,9
3	Кухня	13,9
4	Жилая комната	16,3
5	Жилая комната	14,3
6	Лоджия / (с понижающим коэффициентом)	8,2 / (4,1)
1- комнатная квартира №2		
1	Прихожая	5,0
2	Санузел	4,0
3	Кухня	11,5
4	Жилая комната	17,3
5	Лоджия / (с понижающим коэффициентом)	4,2 / (2,1)
1- комнатная квартира №3		
1	Прихожая	3,8
2	Санузел	4,0
3	Кухня	11,5
4	Жилая комната	14,4
5	Лоджия / (с понижающим коэффициентом)	4,2 / (2,1)
2-х комнатная квартира №4		
1	Прихожая	9,3
2	Ванная комната	2,9
3	Туалет	1,5
4	Кухня	10,6
5	Жилая комната	15,8
6	Жилая комната	16,1
7	Лоджия / (с понижающим коэффициентом)	8,2 / (4,1)
Места общего пользования		
1	Внеквартирный коридор	13,6
2	Внеквартирный коридор	9,6
3	Лестничная клетка	17,8
4	Входной тамбур	4,8

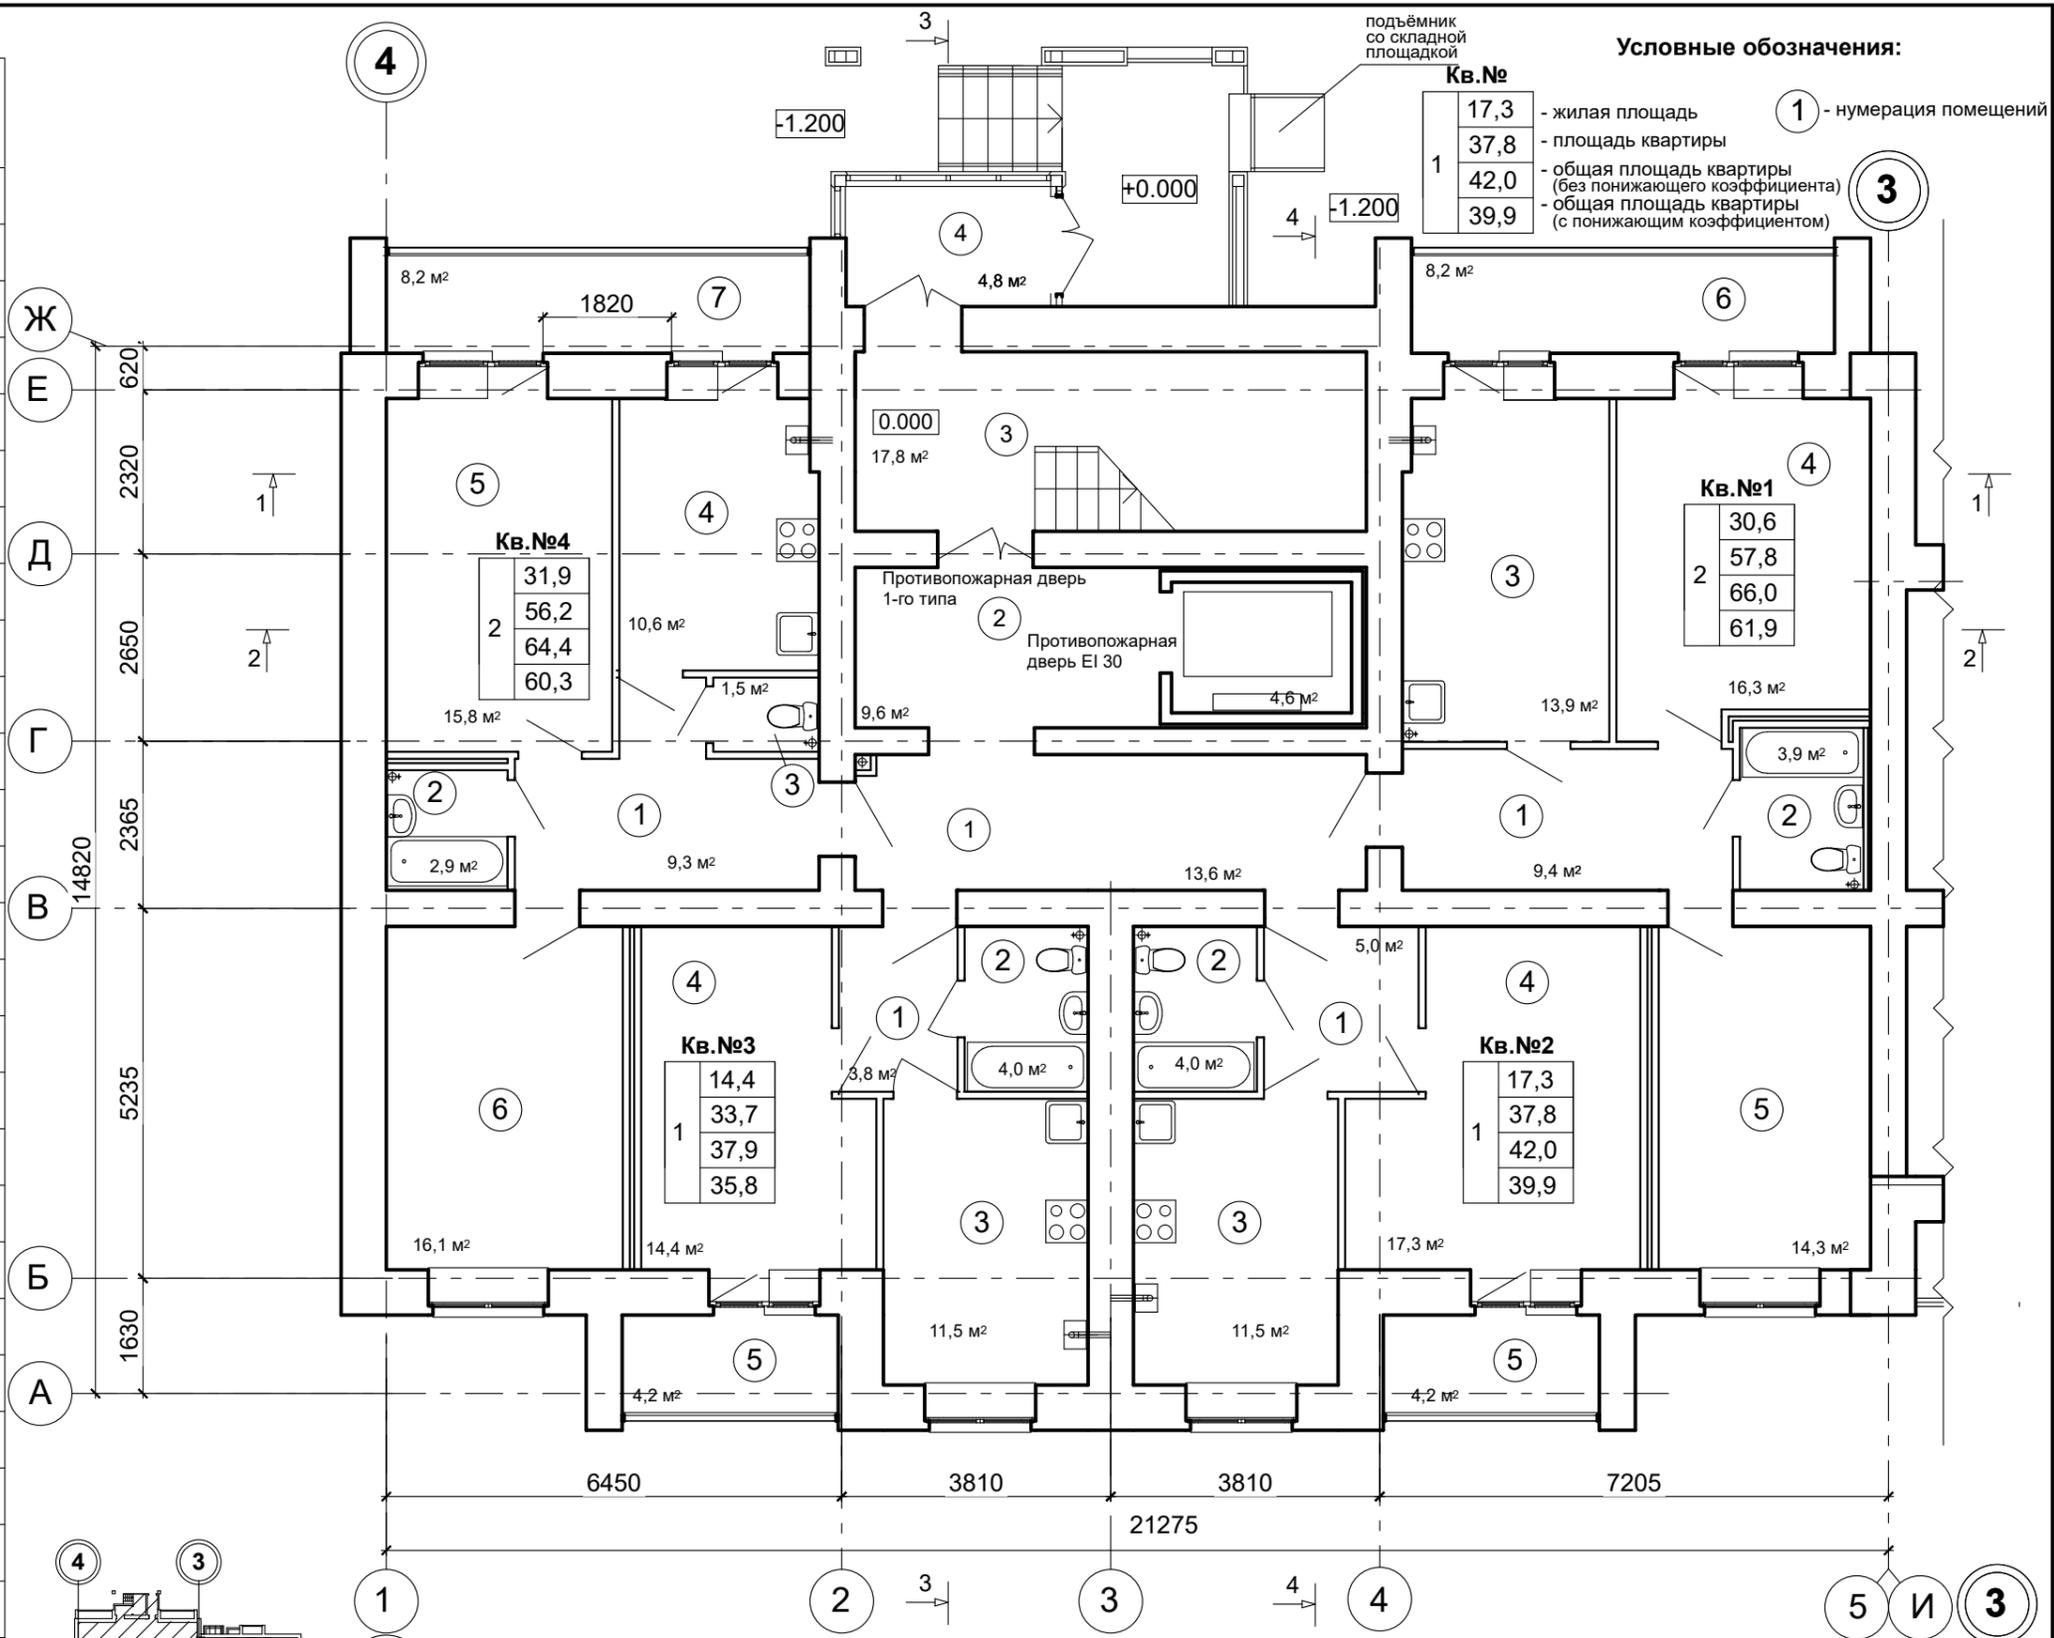

Условные обозначения:

Кв. №	Площадь	Обозначение
1	17,3	жилая площадь
1	37,8	площадь квартиры
1	42,0	общая площадь квартиры (без понижающего коэффициента)
1	39,9	общая площадь квартиры (с понижающим коэффициентом)

① - нумерация помещений

Примечание:
1. За относительную отметку + 0.000 принят уровень чистого пола первого этажа, что соответствует абсолютной отметке 114,75


1234-25-11-АР.ГЧ					
Многоэтажный многоквартирный жилой дом по адресу: Российская Федерация, Костромская область, город Кострома, улица Радиозаводская, 12. Жилой дом №11 по ГП					
Изм.	Кол.уч	Лист	Ндок.	Подп.	Дата
Разраб.	Петров				
(Корректировка проектной документации)					Стадия
					Лист
					Листов
План 1-го этажа (секция в осях "4-3")					ООО "КФК Проект"

СОГЛАСОВАНО

Име. № подл. Подпись и дата. Взамен инв. №


СОГЛАСОВАНО

Име. № подл. Подпись и дата. Взамен инв. №

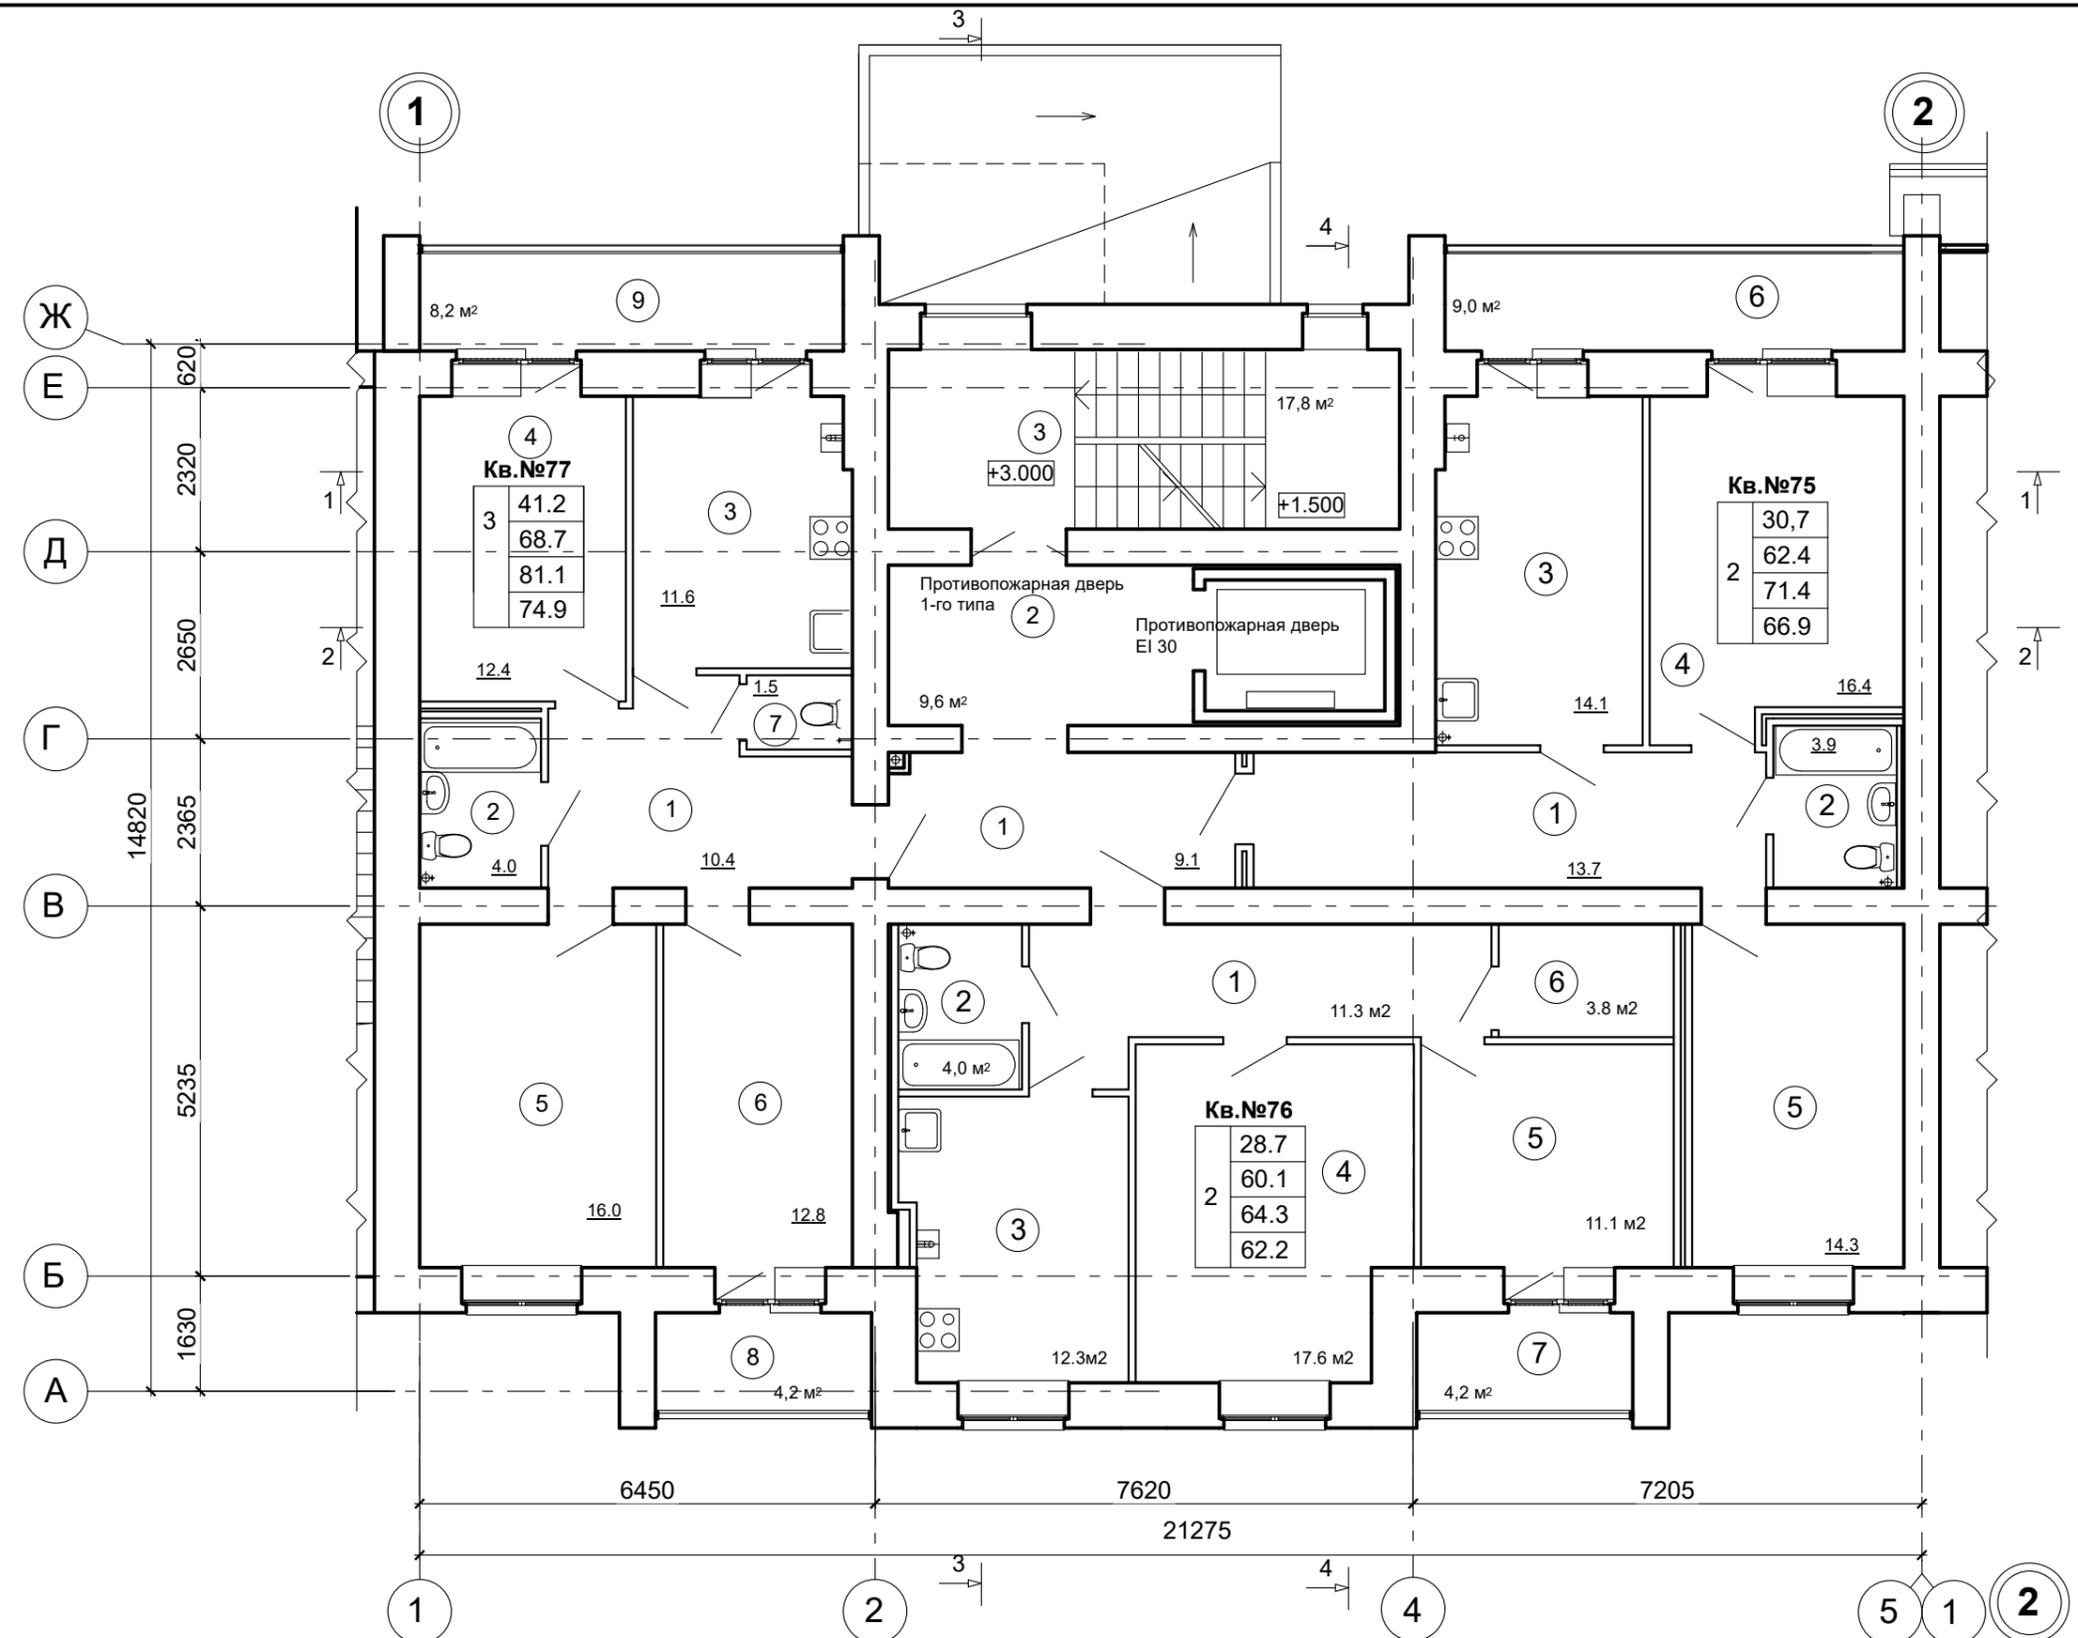

Условные обозначения:

Кв. №	Площадь	Назначение
1	17,3	- жилая площадь
	37,8	- площадь квартиры
	42,0	- общая площадь квартиры (без понижающего коэффициента)
	39,9	- общая площадь квартиры (с понижающим коэффициентом)

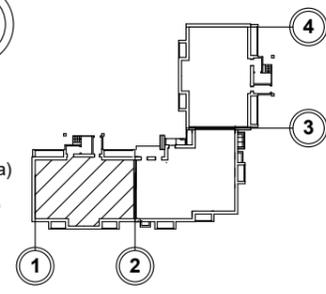

Примечание:
1. Лист смотреть совместно с листом АР-10.


						1234-25-11-АР.ГЧ			
						Многоэтажный многоквартирный жилой дом по адресу: Российская Федерация, Костромская область, город Кострома, улица Радиозаводская, 12. Жилой дом №11 по ГП			
Изм.	Кол.уч	Лист	Ндок.	Подп.	Дата	(Корректировка проектной документации)	Стадия	Лист	Листов
Разраб.	Петров			<i>Петров</i>			П	9	
Н.контр.	Шошин			<i>Шошин</i>		План 2-го этажа (секция в осях "1-2")	ООО "КФК Проект"		
ГИП	Рытов			<i>Рытов</i>					

Экспликация помещений к плану 2-го этажа

№ помещения	Наименование	Площадь, м. кв.
2-х комнатная квартира №75		
1	Прихожая	13,7
2	Санузел	3,9
3	Кухня	14,1
4	Жилая комната	16,4
5	Жилая комната	14,3
6	Лоджия	9,0 / (4,5)
2-х комнатная квартира №76		
1	Прихожая	11,3
2	Санузел	4,0
3	Кухня	12,3
4	Жилая комната	17,6
5	Жилая комната	11,1
6	Кладовая	3,8
7	Лоджия	4,2 / (2,1)

№ помещения	Наименование	Площадь, м. кв.
3-х комнатная квартира №78		
1	Прихожая	10,4
2	Санузел	4,0
3	Кухня	11,6
4	Жилая комната	12,4
5	Жилая комната	16,0
6	Жилая комната	12,8
7	Туалет	1,5
8	Лоджия	4,2 / (2,1)
9	Лоджия	8,2 / (4,1)
Места общего пользования		
1	Внеквартирный коридор	9,1
2	Внеквартирный коридор	9,6
3	Лестничная клетка	17,8

СОГЛАСОВАНО

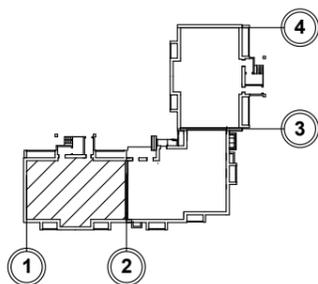

Примечание:


1. Лист смотреть совместно с листом АР-9

						1234-25-11-АР.ГЧ			
						Многоэтажный многоквартирный жилой дом по адресу: Российская Федерация, Костромская область, город Кострома, улица Радиозаводская, 12. Жилой дом №11 по ГП			
Изм.	Кол.уч	Лист	Ндок.	Подп.	Дата	(Корректировка проектной документации)	Стадия	Лист	Листов
Разраб.	Петров						П	10	
Н.контр.	Шошин					Экспликация помещений к плану 2-го этажа (секция в осях "1-2")	ООО "КФК Проект"		
ГИП	Рытов								

Име. № подл.

Подпись и дата


Взамен инв. №

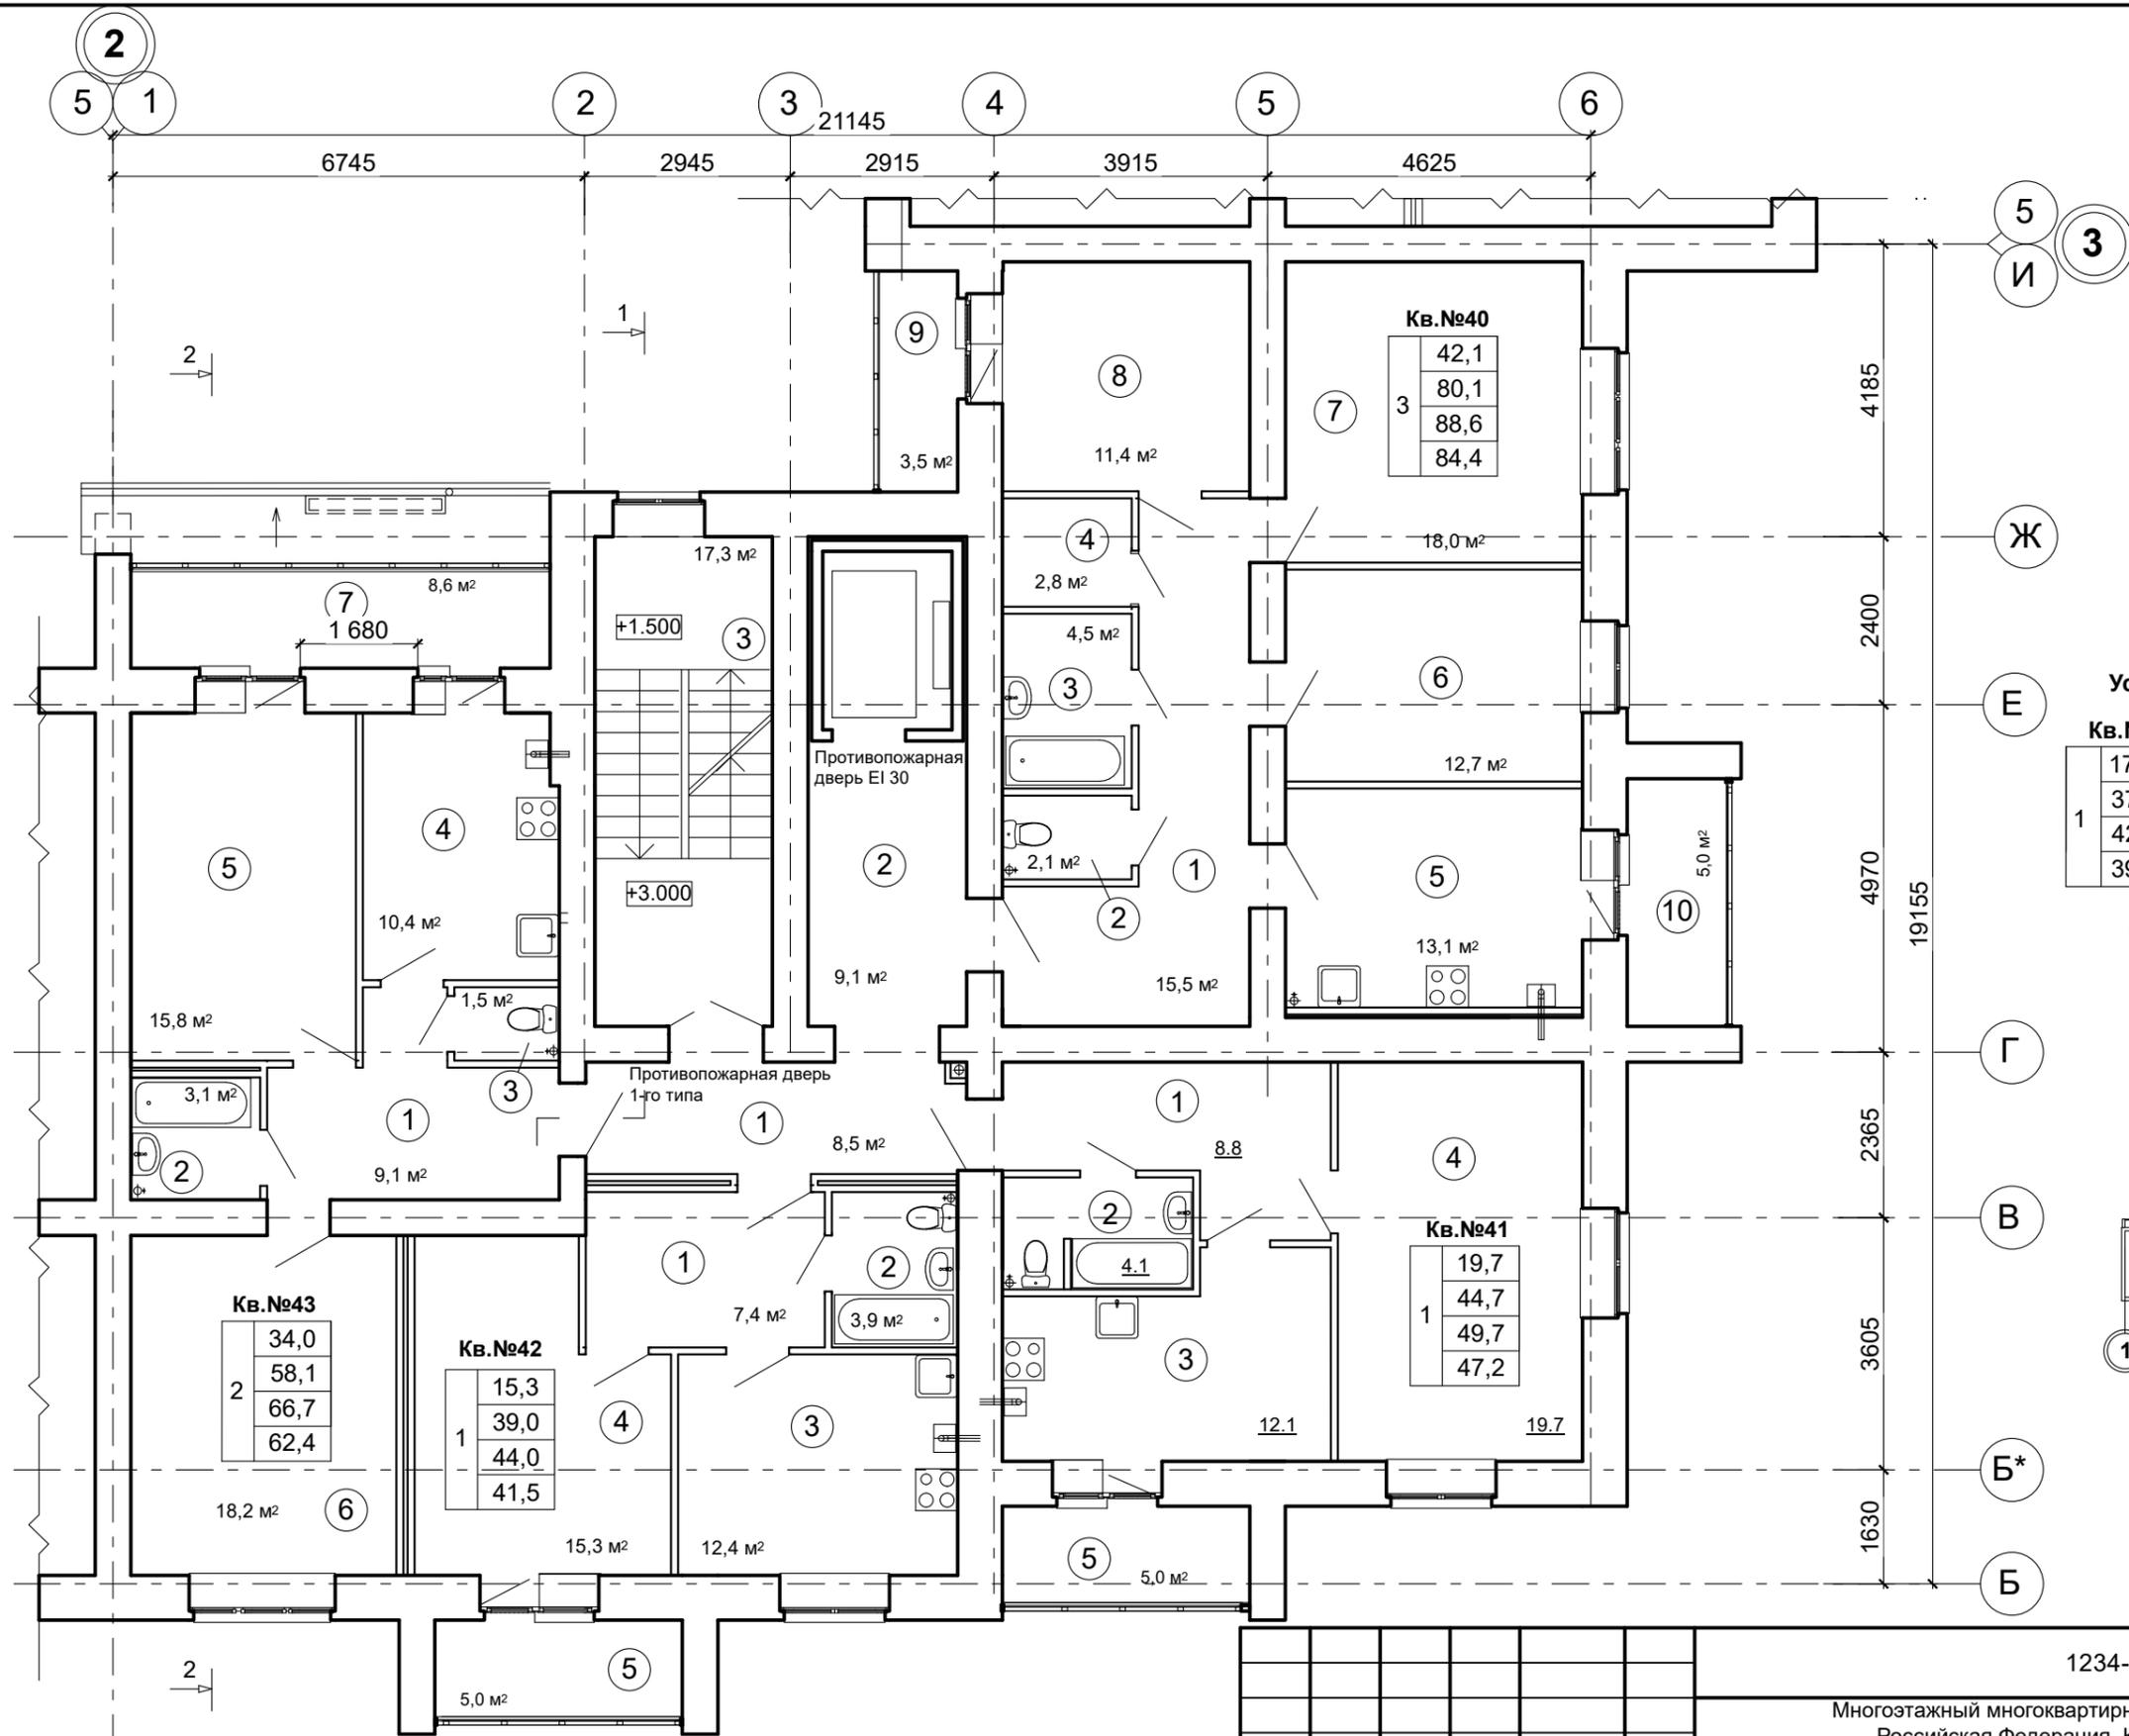

Условные обозначения:

Кв.№	17,3	- жилая площадь
1	37,8	- площадь квартиры
	42,0	- общая площадь квартиры (без понижающего коэффициента)
	39,9	- общая площадь квартиры (с понижающим коэффициентом)

① - нумерация помещений

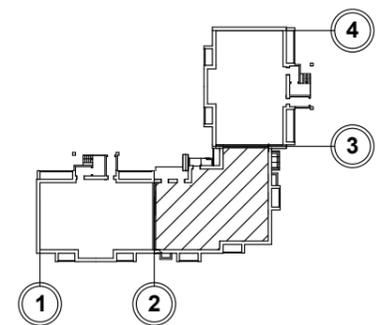

Примечание:
1. Лист смотреть совместно с листом АР-12

						1234-25-11-АР.ГЧ			
						Многоэтажный многоквартирный жилой дом по адресу: Российская Федерация, Костромская область, город Кострома, улица Радиозаводская, 12. Жилой дом №11 по ГП			
Изм.	Кол.уч	Лист	Ндок.	Подп.	Дата	(Корректировка проектной документации)	Стадия	Лист	Листов
Разраб.		Петров		<i>[Signature]</i>			П	11	
Н.контр.		Шошин		<i>[Signature]</i>		План 2-го этажа (секция в осях "2-3")	ООО "КФК Проект"		
ГИП		Рытов		<i>[Signature]</i>					

СОГЛАСОВАНО


Име. № подл. Подпись и дата. Взамен инв. №

2
5 1
2
5 1
2

Экспликация помещений к плану 2-го этажа

№ помещения	Наименование	Площадь, м. кв.
3-х комнатная квартира №40		
1	Прихожая	15,5
2	Туалет	2,1
3	Ванная комната	4,5
4	Гардеробная	2,8
5	Кухня	13,1
6	Жилая комната	12,7
7	Жилая комната	18,0
8	Жилая комната	11,4
9	Лоджия	3,5 / (1,75)
10	Лоджия	5,0 / (2,5)
1- комнатная квартира №41		
1	Прихожая	8,8
2	Санузел	4,1
3	Кухня	12,1
4	Жилая комната	19,7
5	Лоджия	5,0 / (2,5)

№ помещения	Наименование	Площадь, м. кв.
1- комнатная квартира №42		
1	Прихожая	7,4
2	Санузел	3,9
3	Кухня	12,4
4	Жилая комната	15,3
5	Лоджия	5,0 / (2,5)
2-х комнатная квартира №43		
1	Прихожая	9,1
2	Ванная комната	3,1
3	Туалет	1,5
4	Кухня	10,4
5	Жилая комната	15,8
6	Жилая комната	18,2
7	Лоджия	8,6 / (4,3)
Места общего пользования		
1	Внеквартирный коридор	8,5
2	Внеквартирный коридор	9,1
3	Лестничная клетка	17,3

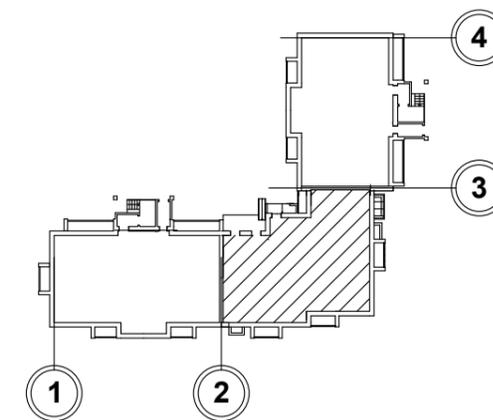

Примечание:

1. Лист смотреть совместно с листом АР-12

						1234-25-11-АР.ГЧ			
						Многоэтажный многоквартирный жилой дом по адресу: Российская Федерация, Костромская область, город Кострома, улица Радиозаводская, 12. Жилой дом №11 по ГП			
Изм.	Кол.уч	Лист	Ндок.	Подп.	Дата	(Корректировка проектной документации)	Стадия	Лист	Листов
Разраб.		Петров		<i>Петр</i>			П	12	
Н.контр.		Шошин		<i>Шошин</i>		Экспликация помещений к плану 2-го этажа (секция в осях "2-3")	ООО "КФК Проект"		
ГИП		Рытов		<i>Рытов</i>					

СОГЛАСОВАНО

Взамен инв. №

Подпись и дата



Инв. № подл.

Экспликация помещений к плану 2-го этажа

№ помещения	Наименование	Площадь, м. кв.
2-х комнатная квартира №5		
1	Прихожая	9,4
2	Санузел	3,9
3	Кухня	13,9
4	Жилая комната	16,3
5	Жилая комната	14,3
6	Лоджия	8,2 / (4,1)
1- комнатная квартира №6		
1	Прихожая	5,0
2	Санузел	4,0
3	Кухня	11,5
4	Жилая комната	17,3
5	Лоджия	4,2 / (2,1)
1- комнатная квартира №7		
1	Прихожая	3,8
2	Санузел	4,0
3	Кухня	11,5
4	Жилая комната	14,4
5	Лоджия	4,2 / (2,1)
2-х комнатная квартира №8		
1	Прихожая	9,3
2	Ванная комната	2,9
3	Туалет	1,5
4	Кухня	10,6
5	Жилая комната	15,8
6	Жилая комната	16,1
7	Лоджия	8,2 / (4,1)
Места общего пользования		
1	Внеквартирный коридор	13,6
2	Внеквартирный коридор	9,6
3	Лестничная клетка	17,8

Условные обозначения:

Кв.№	Площадь	Обозначение
17,3	- жилая площадь	① - нумерация помещений
37,8	- площадь квартиры	
42,0	- общая площадь квартиры (без понижающего коэффициента)	
39,9	- общая площадь квартиры (с понижающим коэффициентом)	

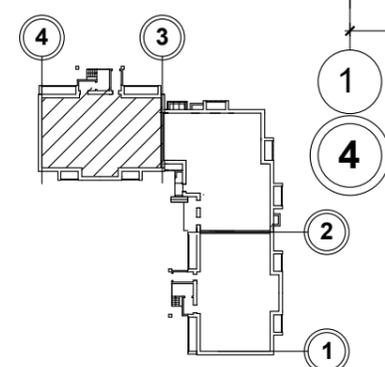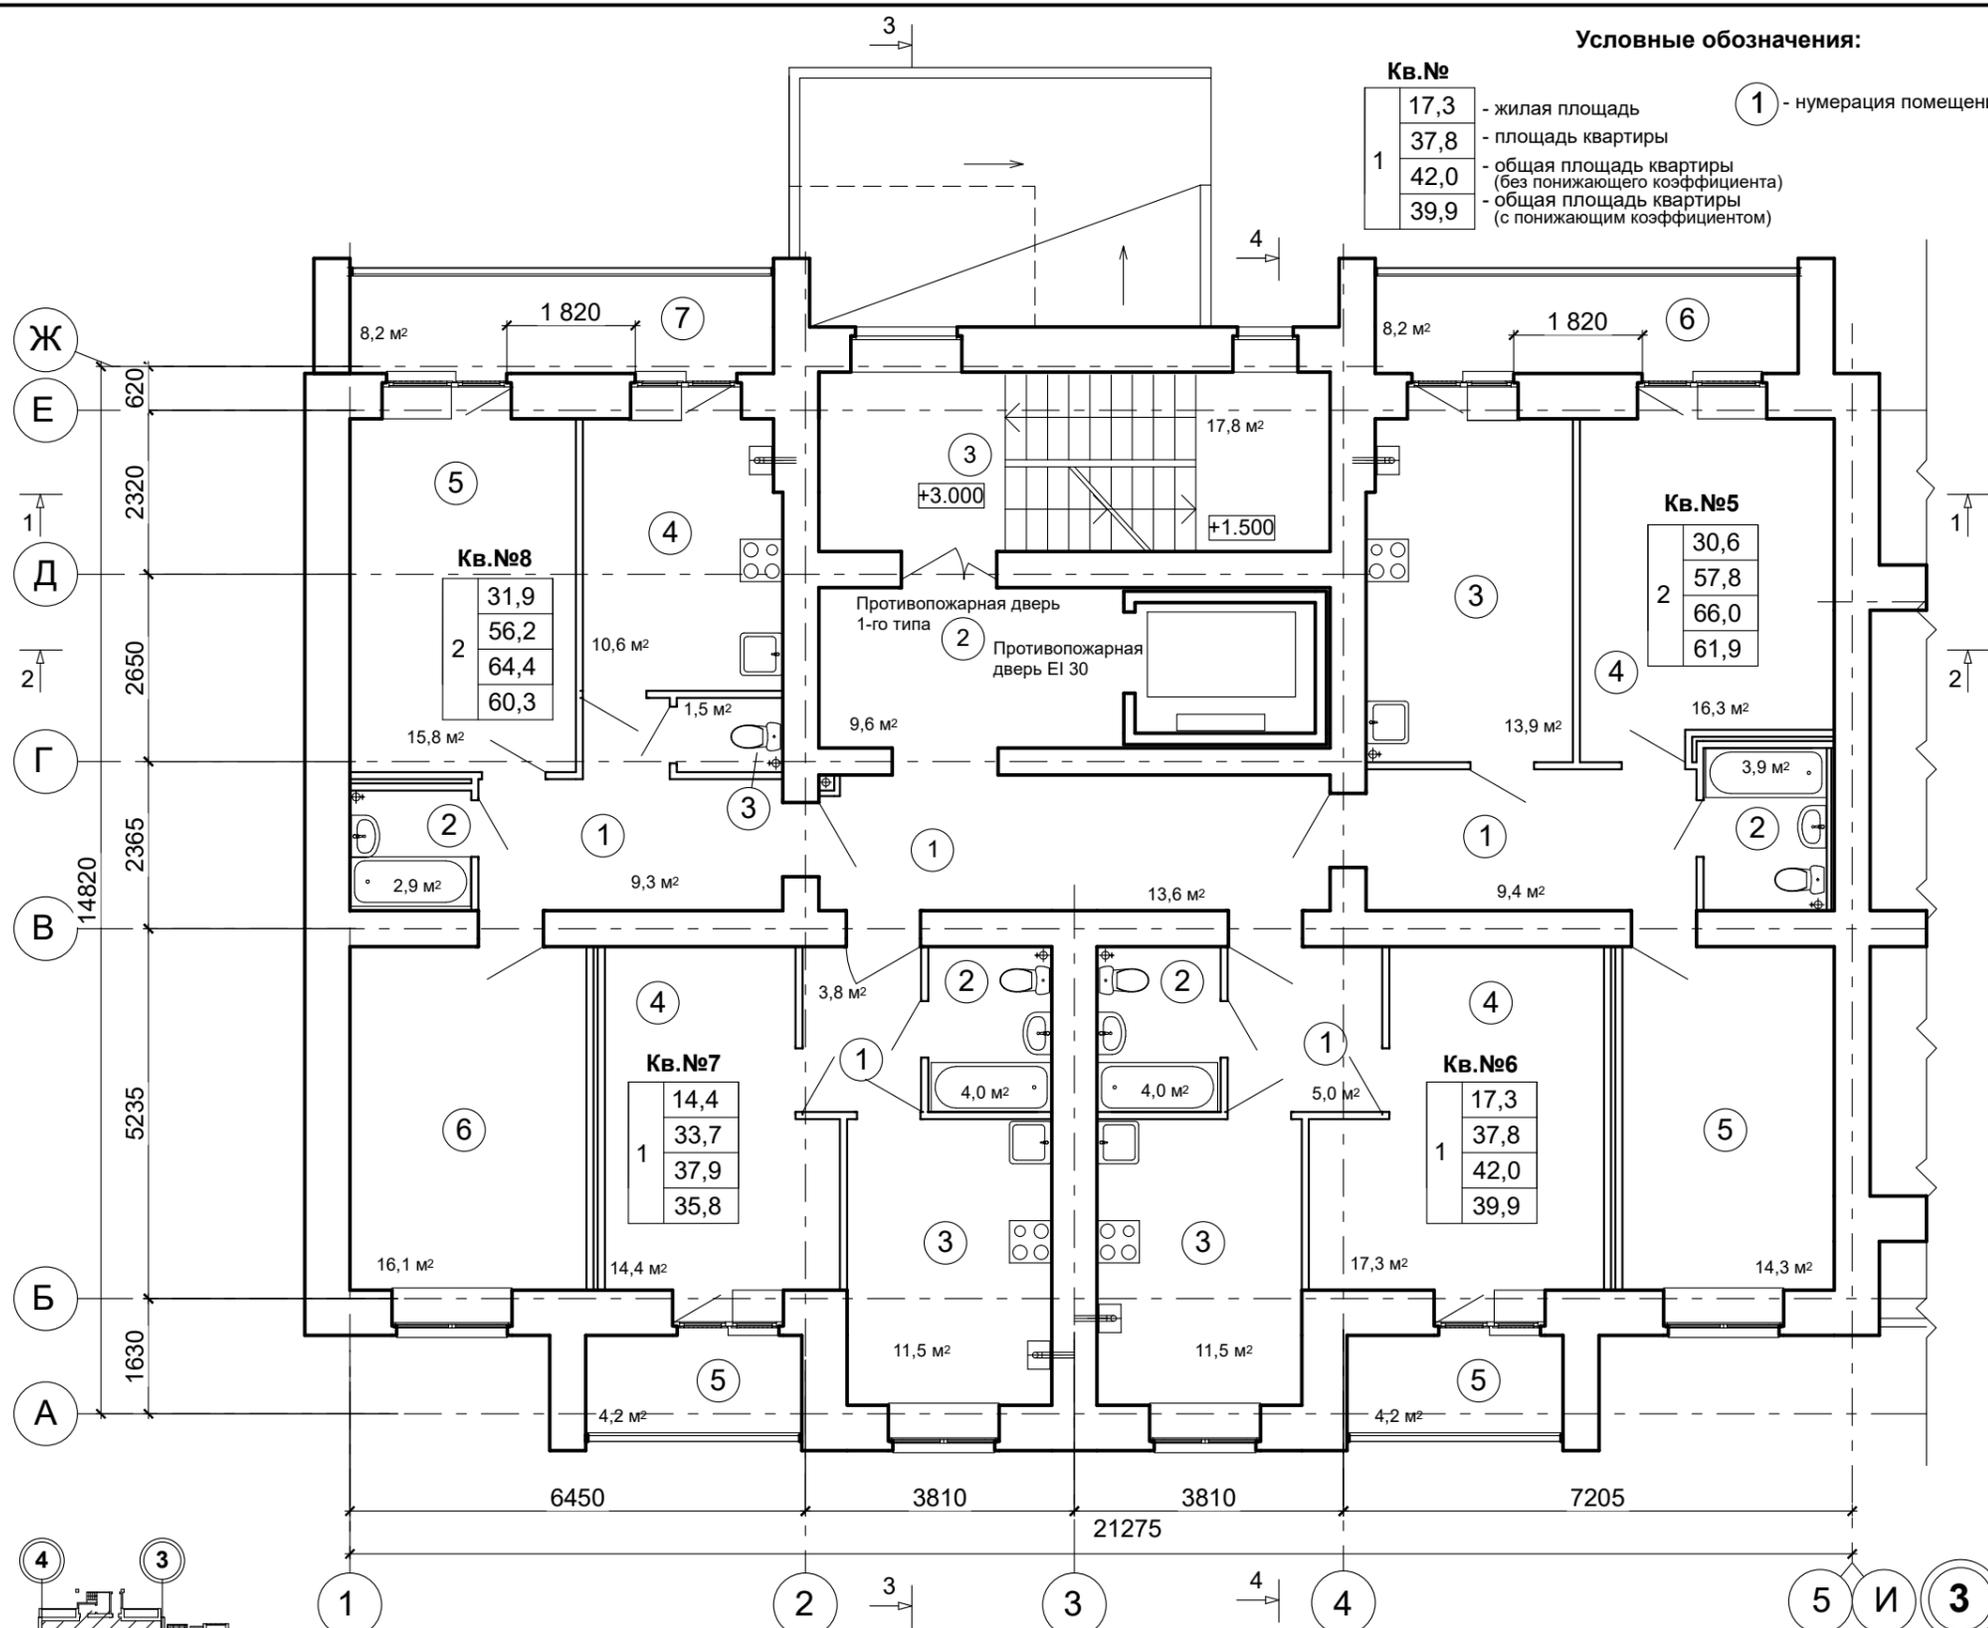

СОГЛАСОВАНО


Изм. № подл. Подпись и дата. Взамен инв. №

1234-25-11-АР.ГЧ					
Многоэтажный многоквартирный жилой дом по адресу: Российская Федерация, Костромская область, город Кострома, улица Радиозаводская, 12. Жилой дом №11 по ГП					
Изм.	Кол.уч	Лист	Ндок.	Подп.	Дата
Разраб.	Петров			<i>Петров</i>	
(Корректировка проектной документации)					Стадия
					Лист
					Листов
План 2-го этажа (секция в осях "4-3")					ООО "КФК Проект"
Н.контр.	Шошин			<i>Шошин</i>	
ГИП	Рытов			<i>Рытов</i>	

Экспликация помещений к плану 3-8-го этажей

Отметка пола
лестничной площадки для плана:
3-го этажа +4,500
4-го этажа +7,500
5-го этажа +10,500
6-го этажа +13,500
7-го этажа +16,500
8-го этажа +19,500


№ помещения	Наименование	Площадь, м. кв.
2-х комнатная квартира №78,81,84,87,90,93		
1	Прихожая	13.7
2	Санузел	3,9
3	Кухня	14,1
4	Жилая комната	16,4
5	Жилая комната	14,3
6	Лоджия	9,0 / (4,5)
2-х комнатная квартира №79,82,85,88,91,94		
1	Прихожая	11.3
2	Санузел	4.0
3	Кухня	12.3
4	Жилая комната	17.6
5	Жилая комната	11.1
6	Кладовая	3.8
7	Лоджия	4.2 / (2.1)
3-х комнатная квартира №80,83,86,89,92,95		
1	Прихожая	10.4
2	Санузел	4.0
3	Кухня	11.6
4	Жилая комната	12.4
5	Жилая комната	16.0
6	Жилая комната	12.8
7	Туалет	1.5
8	Лоджия	4.2 / (2.1)
9	Лоджия	8.2 / (4.1)
Места общего пользования		
1	Внеквартирный коридор	9.1
2	Внеквартирный коридор	9,6
3	Лестничная клетка	17,8

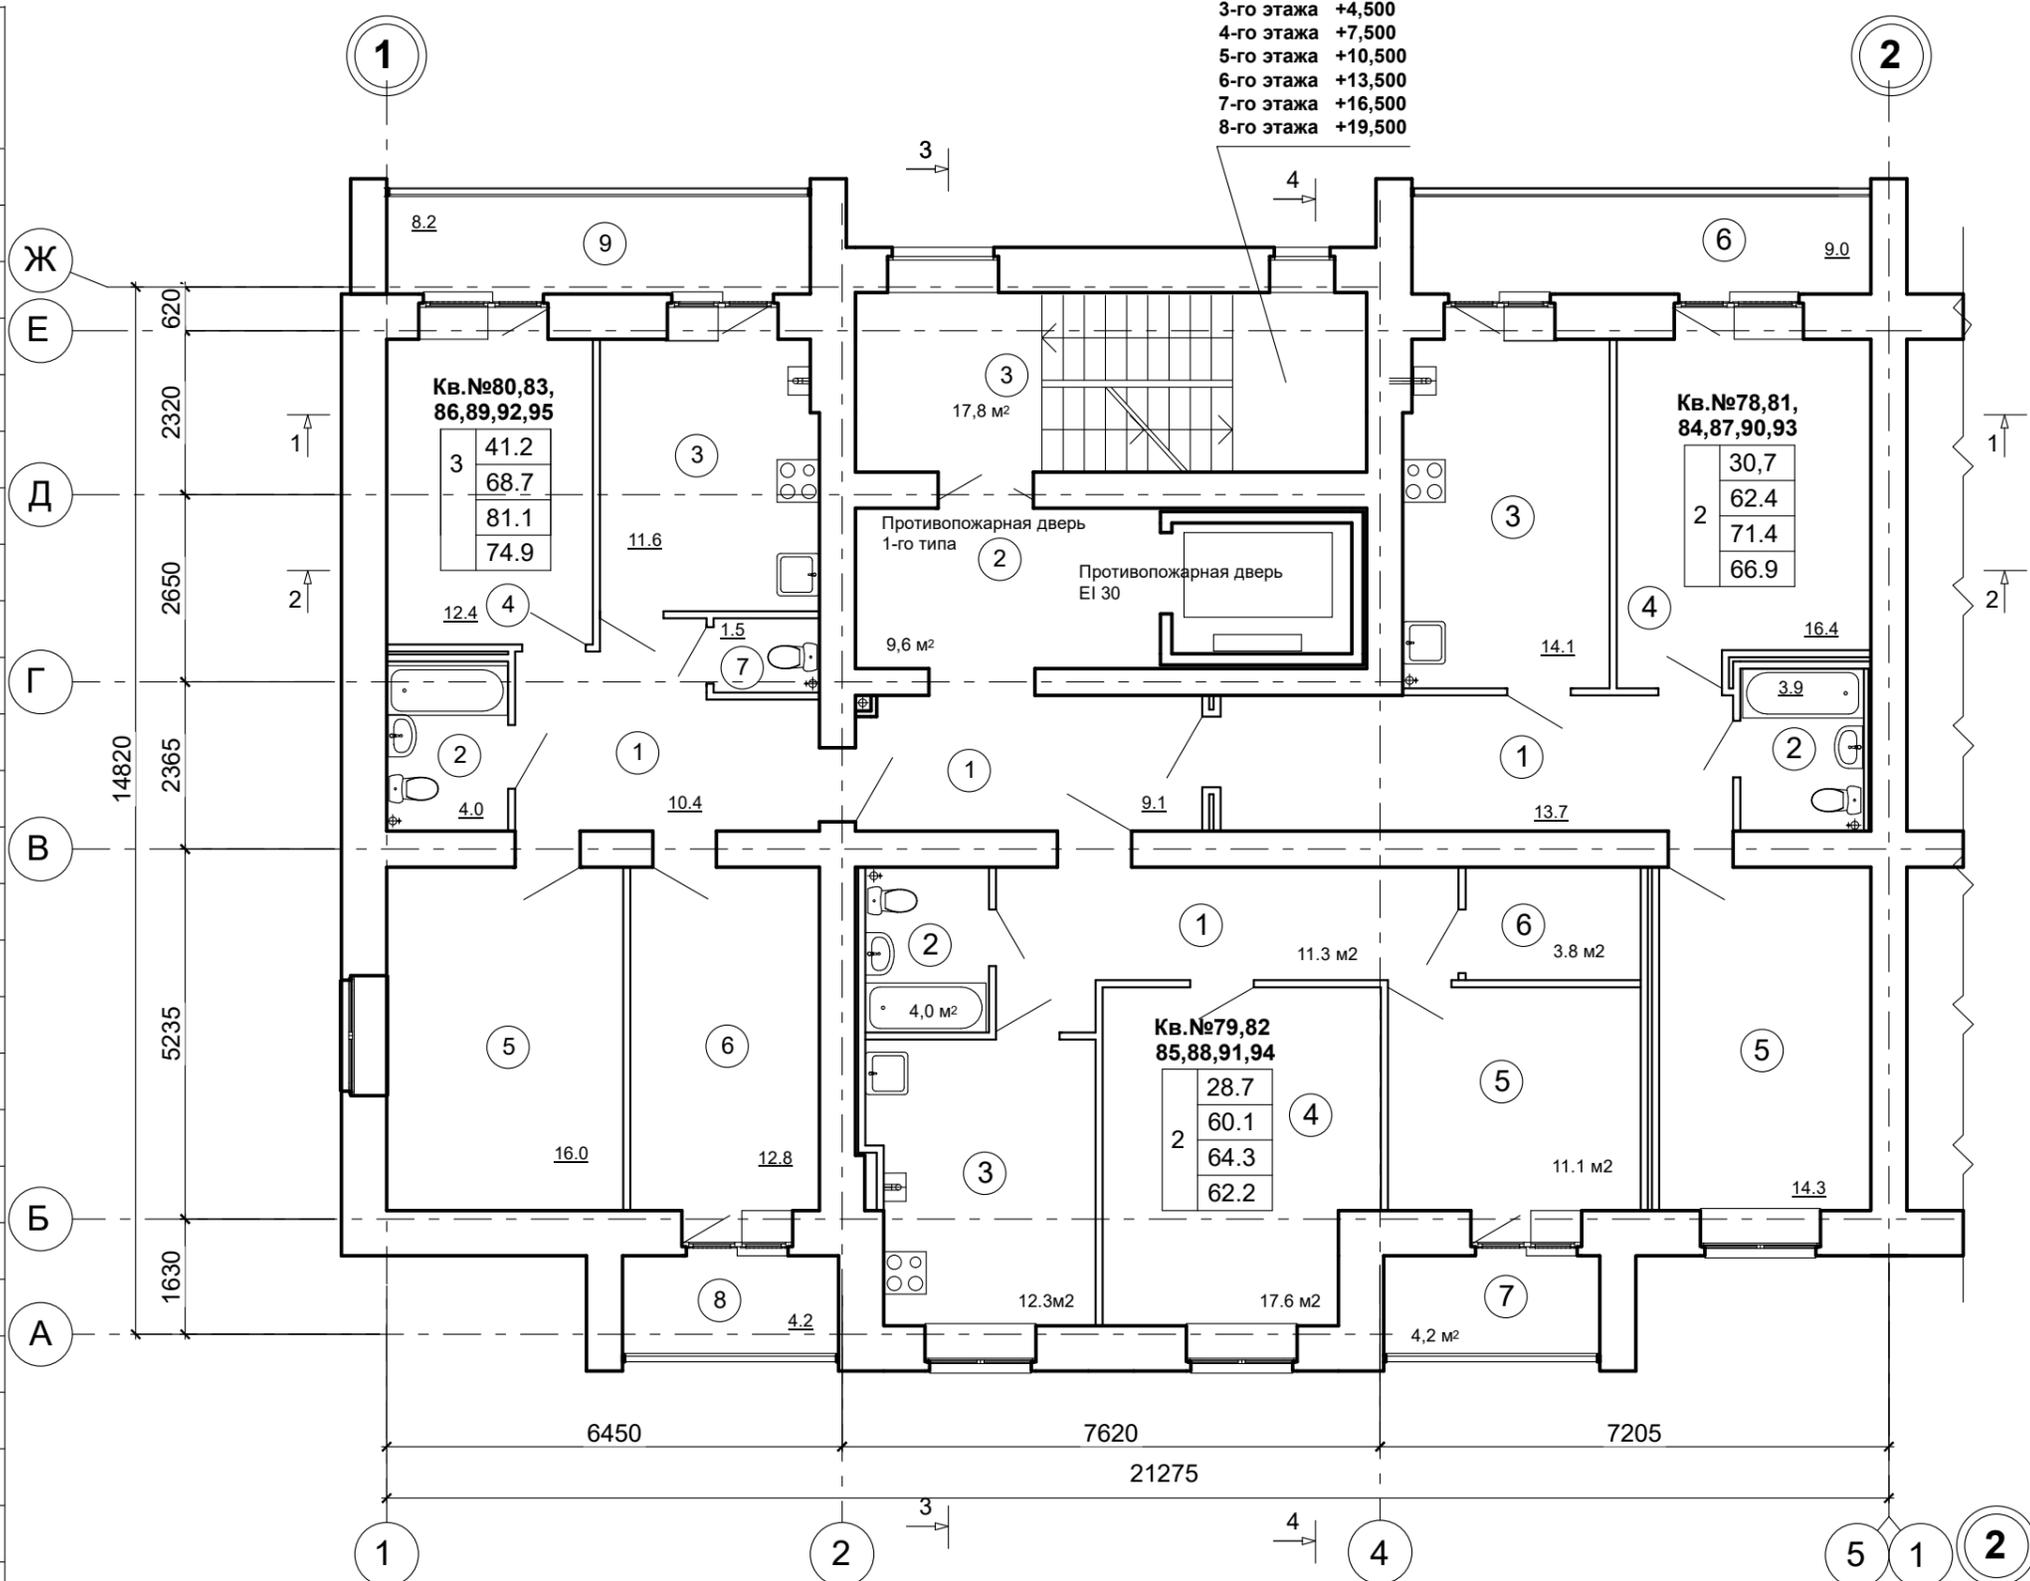

Условные обозначения:

Кв. №	Площадь	Обозначение
1	17,3	- жилая площадь
1	37,8	- площадь квартиры
1	42,0	- общая площадь квартиры (без понижающего коэффициента)
1	39,9	- общая площадь квартиры (с понижающим коэффициентом)


1 - нумерация помещений

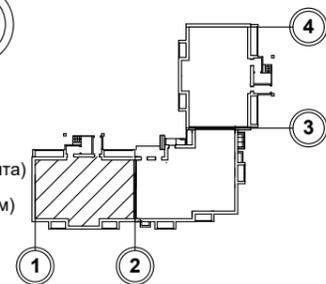

СОГЛАСОВАНО

Име. № подл. Подпись и дата. Взамен инв. №

						1234-25-11-АР.ГЧ			
						Многоэтажный многоквартирный жилой дом по адресу: Российская Федерация, Костромская область, город Кострома, улица Радиозаводская, 12. Жилой дом №11 по ГП			
Изм.	Кол.уч	Лист	Ндок.	Подп.	Дата	(Корректировка проектной документации)	Стадия	Лист	Листов
Разраб.	Петров						П	14	
Н.контр. Шошин						План 3-8-го этажей (секция в осях "1-2")		ООО "КФК Проект"	
ГИП Рытов									

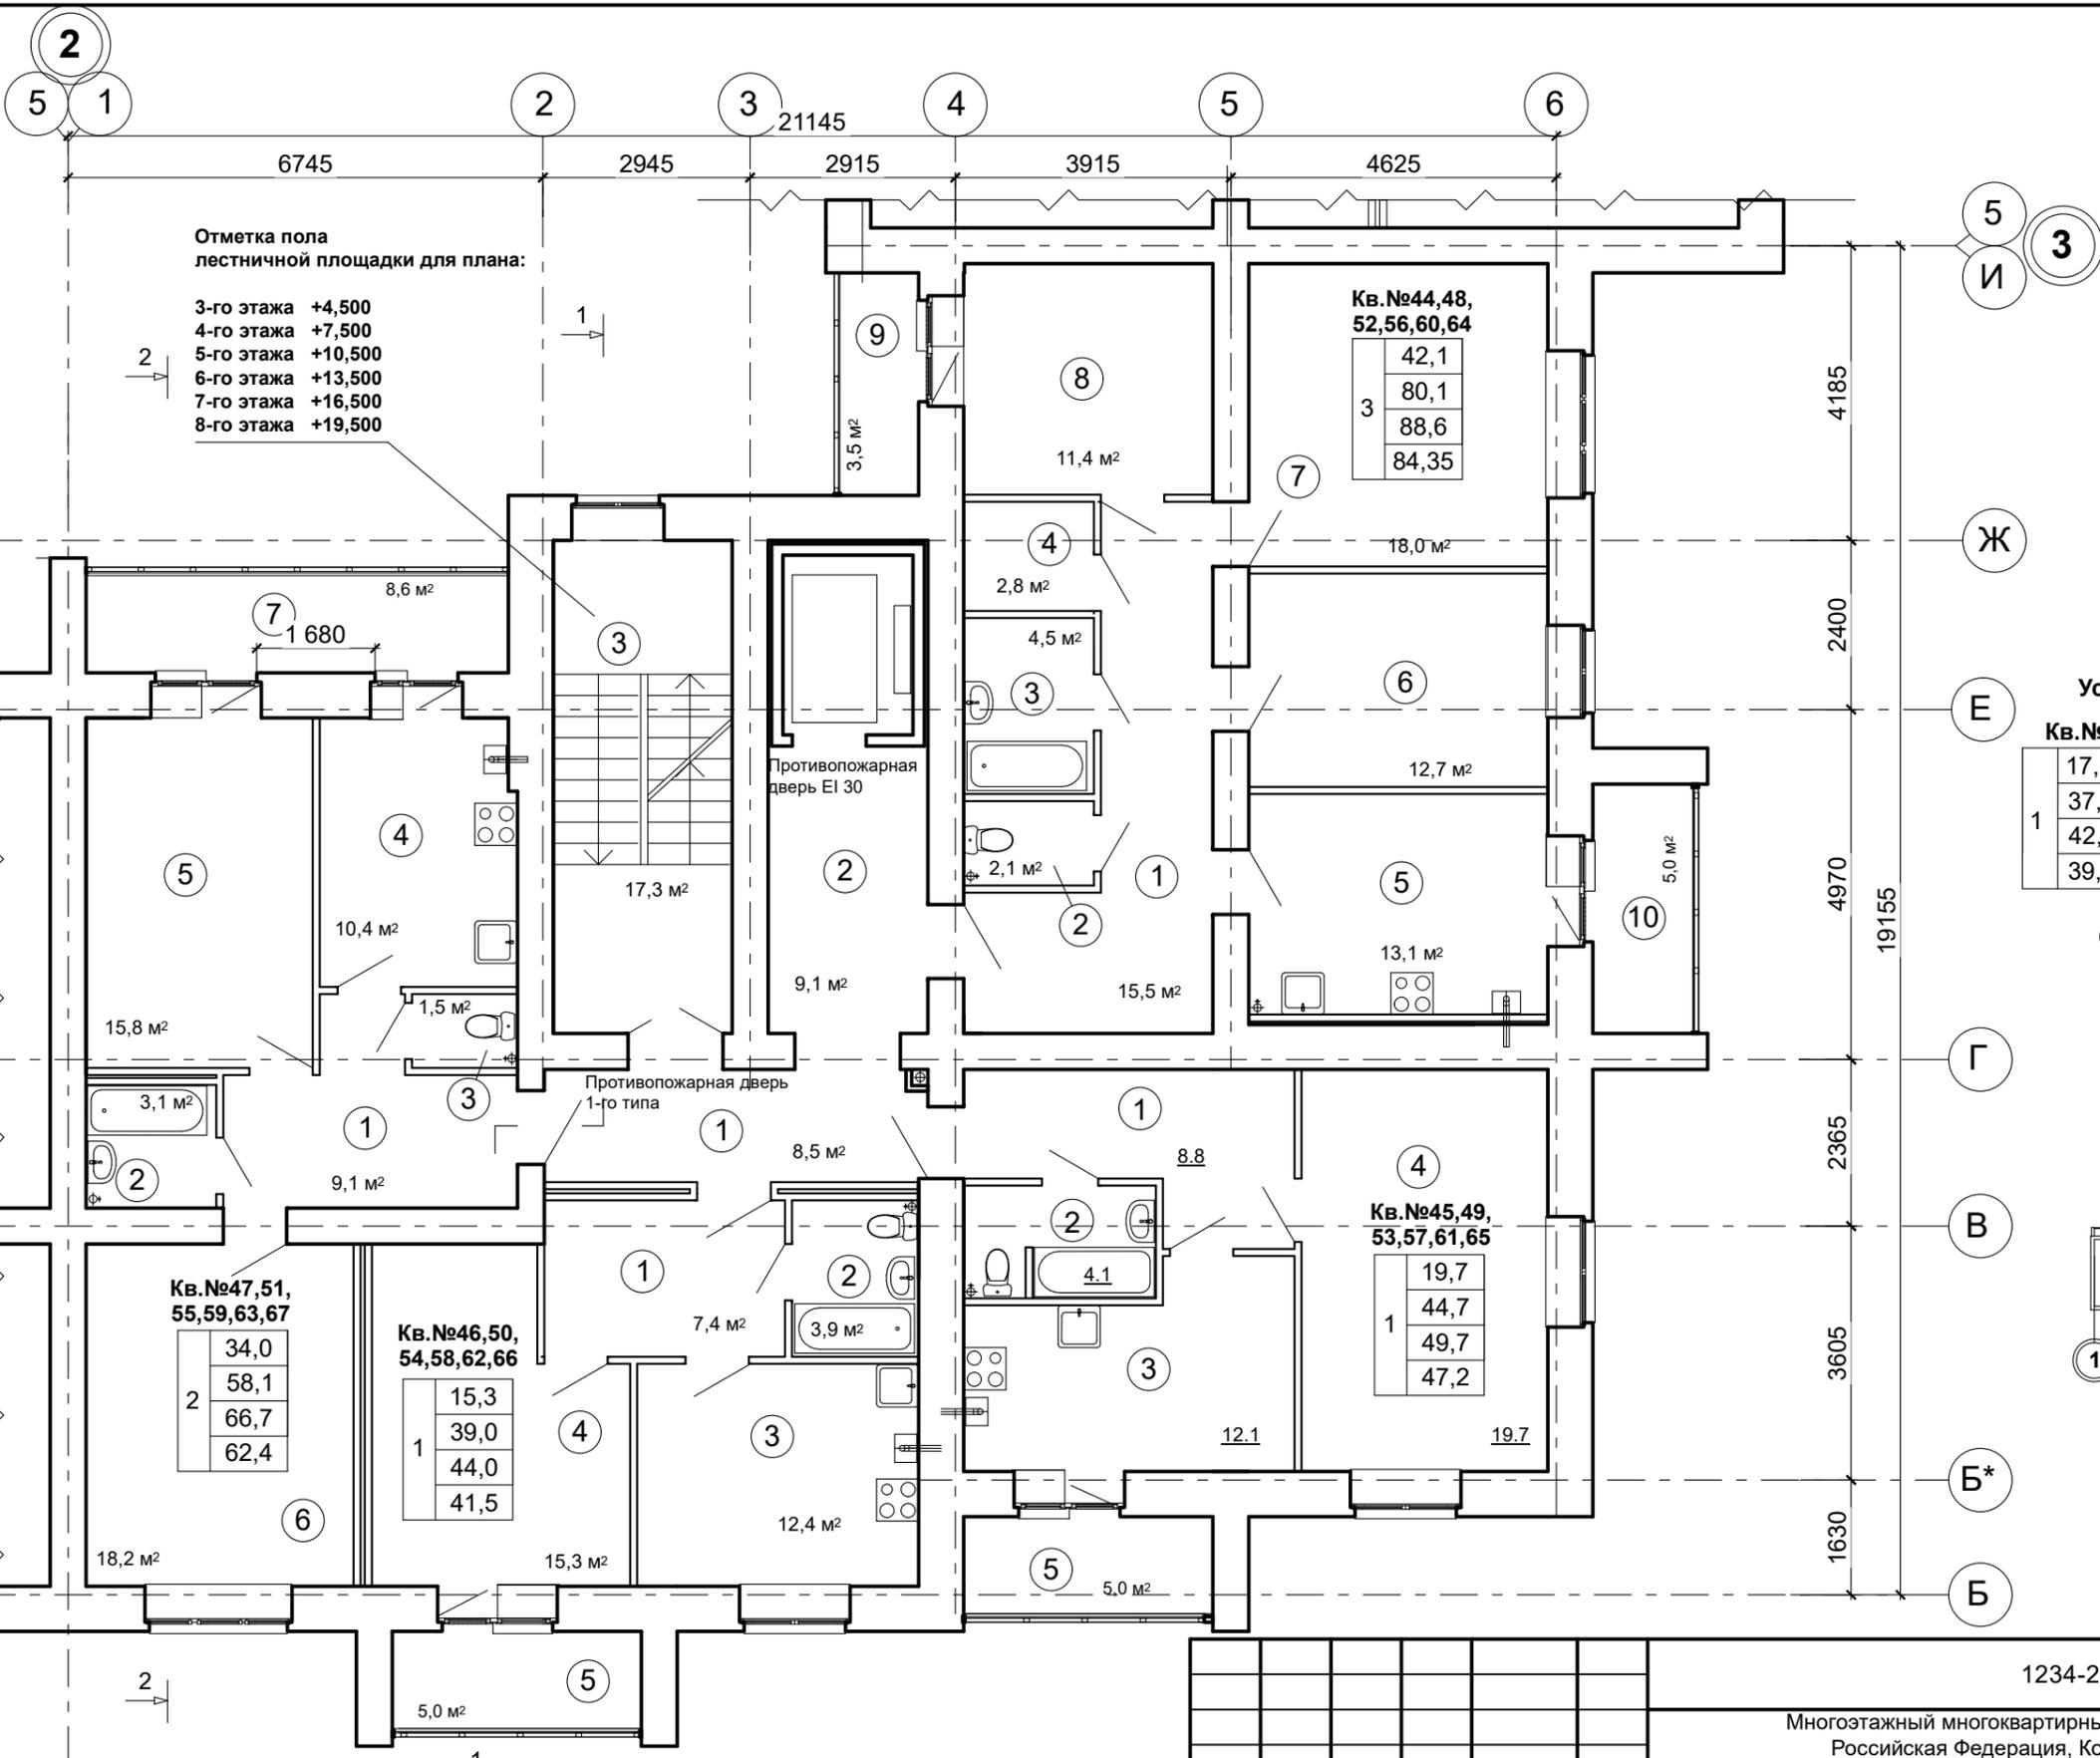


Отметка пола
лестничной площадки для плана:

- 3-го этажа +4,500
- 4-го этажа +7,500
- 5-го этажа +10,500
- 6-го этажа +13,500
- 7-го этажа +16,500
- 8-го этажа +19,500

Условные обозначения:

Кв.№	
17,3	- жилая площадь
37,8	- площадь квартиры
42,0	- общая площадь квартиры (без понижающего коэффициента)
39,9	- общая площадь квартиры (с понижающим коэффициентом)

1 - нумерация помещений

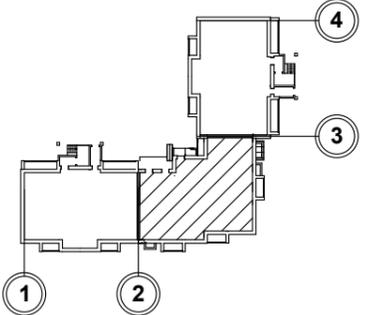

Примечание
Отметка пола для плана:

- 3-го этажа +6,000
- 4-го этажа +9,000
- 5-го этажа +12,000
- 6-го этажа +15,000
- 7-го этажа +18,000
- 8-го этажа +21,000

Примечание:
1. Лист смотреть совместно с листом АР-16

						1234-25-11-АР.ГЧ			
						Многоэтажный многоквартирный жилой дом по адресу: Российская Федерация, Костромская область, город Кострома, улица Радиозаводская, 12. Жилой дом №11 по ГП			
Изм.	Кол.уч	Лист	Ндок.	Подп.	Дата	(Корректировка проектной документации)	Стадия	Лист	Листов
Разраб.		Петров		<i>Петров</i>			П	15	
Н.контр.		Шошин		<i>Шошин</i>		План 3-8-го этажей (секция в осях "2-3")	ООО "КФК Проект"		
ГИП		Рытов		<i>Рытов</i>					


СОГЛАСОВАНО

Име. № подл. Подпись и дата. Взамен инв. №

Экспликация помещений к плану 3-8-го этажей

№ помещения	Наименование	Площадь, м. кв.
3-х комнатная квартира №44,48,52,56,60,64		
1	Прихожая	15,5
2	Туалет	2,1
3	Ванная комната	4,5
4	Гардеробная	2,8
5	Кухня	13,1
6	Жилая комната	12,7
7	Жилая комната	18,0
8	Жилая комната	11,4
9	Лоджия	3,5 / (1,75)
10	Лоджия	5,0 / (2,5)
1- комнатная квартира №45,49,53,57,61,65		
1	Прихожая	8,8
2	Санузел	4,1
3	Кухня	12,1
4	Жилая комната	19,7
5	Лоджия	5,0 / (2,5)

№ помещения	Наименование	Площадь, м. кв.
1- комнатная квартира №46,50,54,58,62,66		
1	Прихожая	7,4
2	Санузел	3,9
3	Кухня	12,4
4	Жилая комната	15,3
5	Лоджия	5,0 / (2,5)
2-х комнатная квартира №47,51,55,59,63,67		
1	Прихожая	9,1
2	Ванная комната	3,1
3	Туалет	1,5
4	Кухня	10,4
5	Жилая комната	15,8
6	Жилая комната	18,2
7	Лоджия	8,6 / (4,3)
Места общего пользования		
1	Внеквартирный коридор	8,5
2	Внеквартирный коридор	9,1
3	Лестничная клетка	17,3

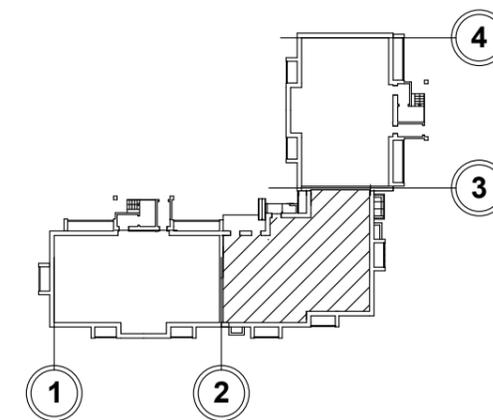

Примечание:

1. Лист смотреть совместно с листом АР-15

						1234-25-11-АР.ГЧ			
						Многоэтажный многоквартирный жилой дом по адресу: Российская Федерация, Костромская область, город Кострома, улица Радиозаводская, 12. Жилой дом №11 по ГП			
Изм.	Кол.уч	Лист	Ндок.	Подп.	Дата	(Корректировка проектной документации)	Стадия	Лист	Листов
Разраб.		Петров		<i>[Signature]</i>			П	16	
Н.контр.		Шошин		<i>[Signature]</i>		Экспликация помещений к плану 3-8-го этажей (секция в осях "2-3")	ООО "КФК Проект"		
ГИП		Рытов		<i>[Signature]</i>					

СОГЛАСОВАНО

Взамен инв. №

Подпись и дата

Инв. № подл.



Экспликация помещений к плану 3-8-го этажей

№ помещения	Наименование	Площадь, м. кв.
2-х комнатная квартира №9,17,21,25,29		
1	Прихожая	9,4
2	Санузел	3,9
3	Кухня	13,9
4	Жилая комната	16,3
5	Жилая комната	14,3
6	Лоджия	8,2 / (4,1)
1- комнатная квартира №10,14,18,22,26,30		
1	Прихожая	5,0
2	Санузел	4,0
3	Кухня	11,5
4	Жилая комната	17,3
5	Лоджия	4,2 / (2,1)
1- комнатная квартира №11,15,19,23,27,31		
1	Прихожая	3,8
2	Санузел	4,0
3	Кухня	11,5
4	Жилая комната	14,4
5	Лоджия	4,2 / (2,1)
2-х комнатная квартира №12,16,20,24,28,32		
1	Прихожая	9,3
2	Ванная комната	2,9
3	Туалет	1,5
4	Кухня	10,6
5	Жилая комната	15,8
6	Жилая комната	16,1
7	Лоджия	8,2 / (4,1)
Места общего пользования		
1	Внеквартирный коридор	13,6
2	Внеквартирный коридор	9,6
3	Лестничная клетка	17,8

Условные обозначения:

Кв. №	Площадь	Обозначение
17,3	- жилая площадь	① - нумерация помещений
37,8	- площадь квартиры	
42,0	- общая площадь квартиры (без понижающего коэффициента)	
39,9	- общая площадь квартиры (с понижающим коэффициентом)	

Отметка пола	лестничной площадки для плана:	Примечание
3-го этажа	+4,500	3-го этажа +6,000
4-го этажа	+7,500	4-го этажа +9,000
5-го этажа	+10,500	5-го этажа +12,000
6-го этажа	+13,500	6-го этажа +15,000
7-го этажа	+16,500	7-го этажа +18,000
8-го этажа	+19,500	8-го этажа +21,000

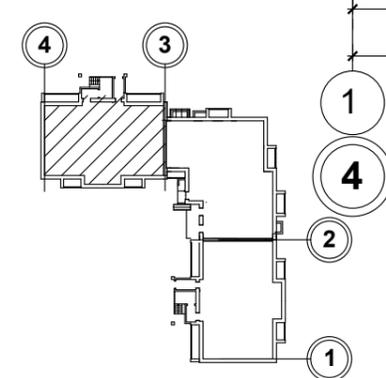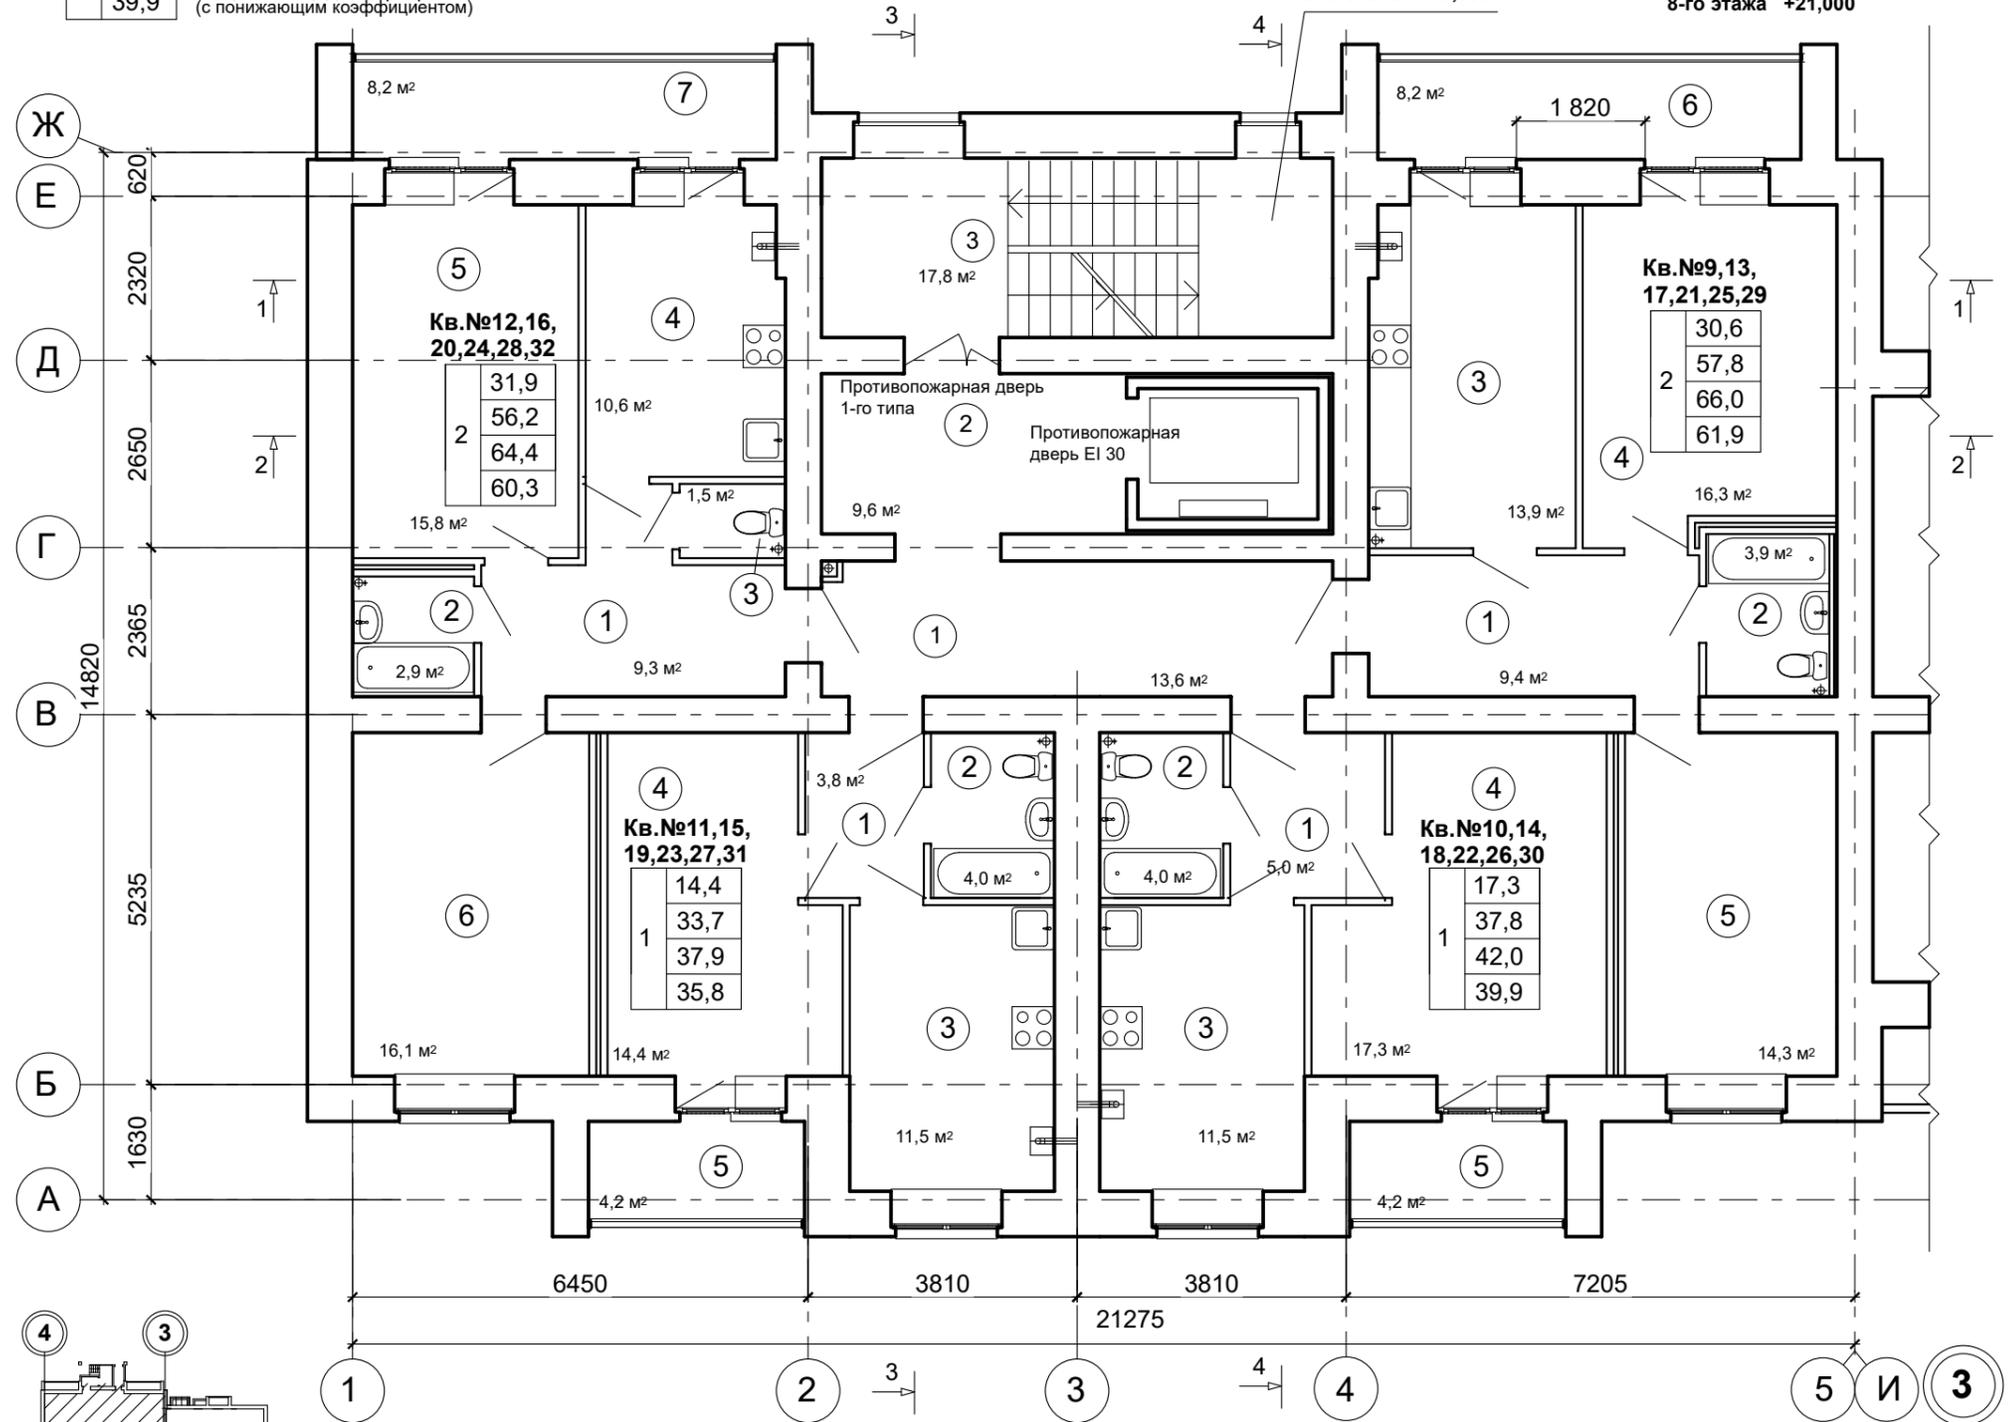


1234-25-11-АР.ГЧ					
Многоэтажный многоквартирный жилой дом по адресу: Российская Федерация, Костромская область, город Кострома, улица Радиозаводская, 12. Жилой дом №11 по ГП					
Изм.	Кол.уч	Лист	Ндок.	Подп.	Дата
Разраб.	Петров				
(Корректировка проектной документации)					Стадия
					Лист
					Листов
План 3-8-го этажей (секция в осях "4-3")					ООО "КФК Проект"

СОГЛАСОВАНО

Име. № подл. Подпись и дата. Взамен инв. №

Экспликация помещений к плану 9-го этажа


№ помещения	Наименование	Площадь, м. кв.
2-х комнатная квартира №104		
1	Прихожая	5,3
2	Санузел	3,9
3	Кухня	14,6
4	Жилая комната	16,3
5	Жилая комната	14,3
6	Лоджия	9,0 / (4,5)
1- комнатная квартира №105		
1	Прихожая	5,0
2	Санузел	4,0
3	Кухня	11,5
4	Жилая комната	17,3
5	Лоджия	4,2 / (2,1)
1- комнатная квартира №106		
1	Прихожая	3,8
2	Санузел	4,0
3	Кухня	11,5
4	Жилая комната	14,4
5	Лоджия	4,2 / (2,1)
2-х комнатная квартира №107		
1	Прихожая	6,3
2	Ванная комната	2,9
3	Туалет	1,9
4	Кухня	10,6
5	Жилая комната	15,8
6	Жилая комната	16,1
7	Лоджия	8,2 / (4,1)
Места общего пользования		
1	Внеквартирный коридор	19,5
2	Внеквартирный коридор	9,6
3	Лестничная клетка	17,8

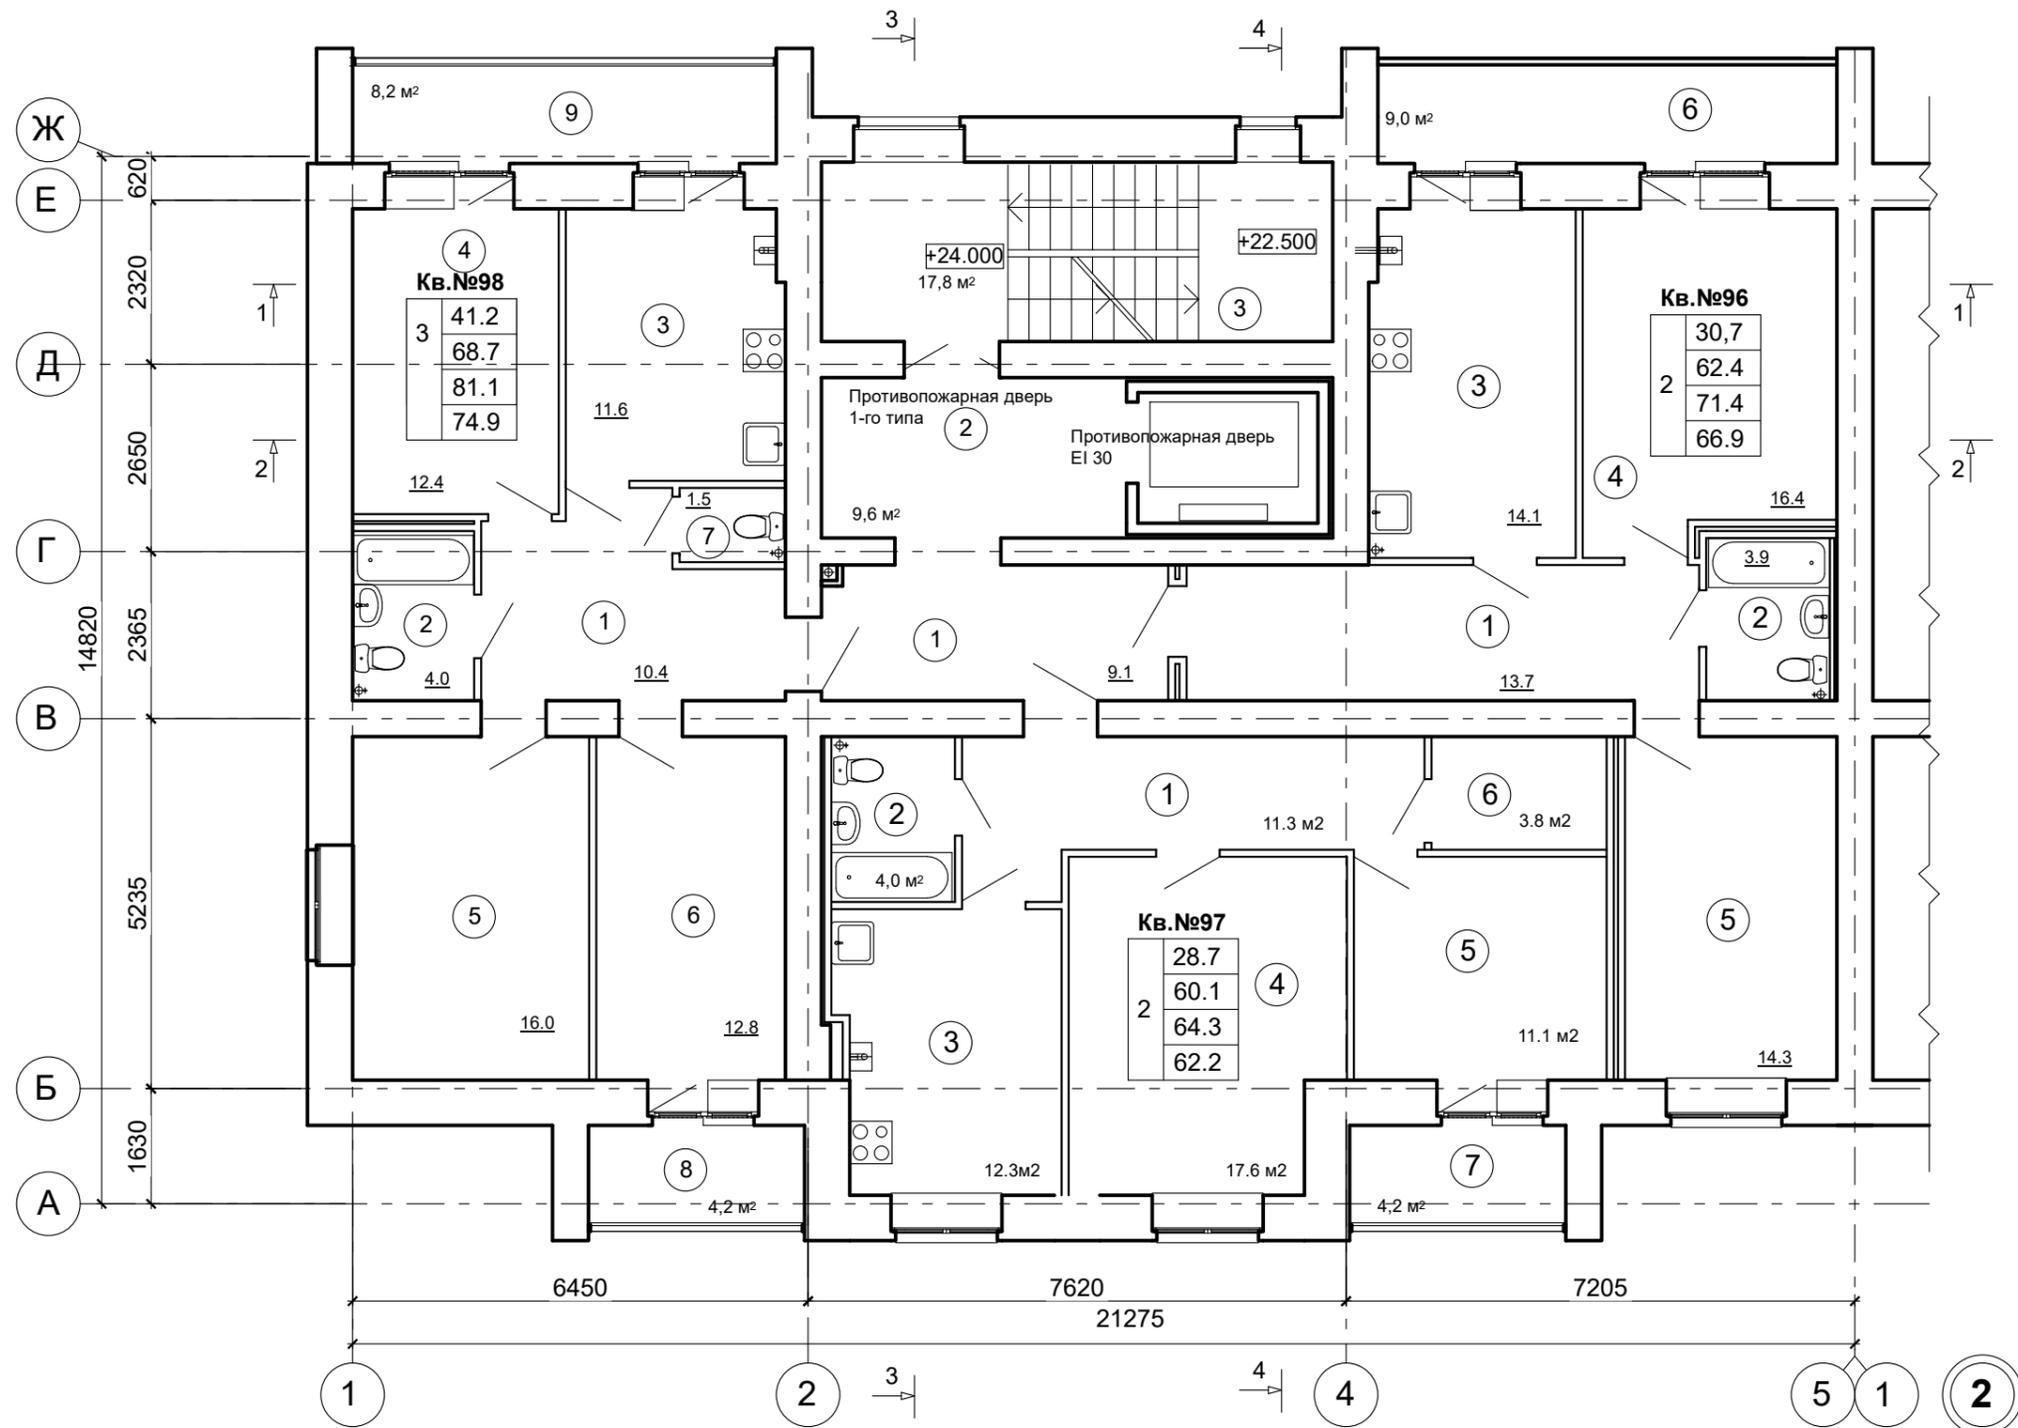

Условные обозначения:

Кв. №	Площадь	Описание
1	17,3	- жилая площадь
1	37,8	- площадь квартиры
1	42,0	- общая площадь квартиры (без понижающего коэффициента)
1	39,9	- общая площадь квартиры (с понижающим коэффициентом)


① - нумерация помещений

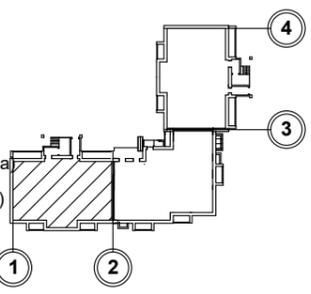

						1234-25-11-АР.ГЧ			
						Многоэтажный многоквартирный жилой дом по адресу: Российская Федерация, Костромская область, город Кострома, улица Радиозаводская, 12. Жилой дом №11 по ГП			
Изм.	Кол.уч	Лист	Ндок.	Подп.	Дата	(Корректировка проектной документации)	Стадия	Лист	Листов
Разраб.	Петров						П	18	
						План 9-го этажа (секция в осях "1-2")			
						ООО "КФК Проект"			

СОГЛАСОВАНО

Взамен инв. №
Подпись и дата
Инв. № подл.

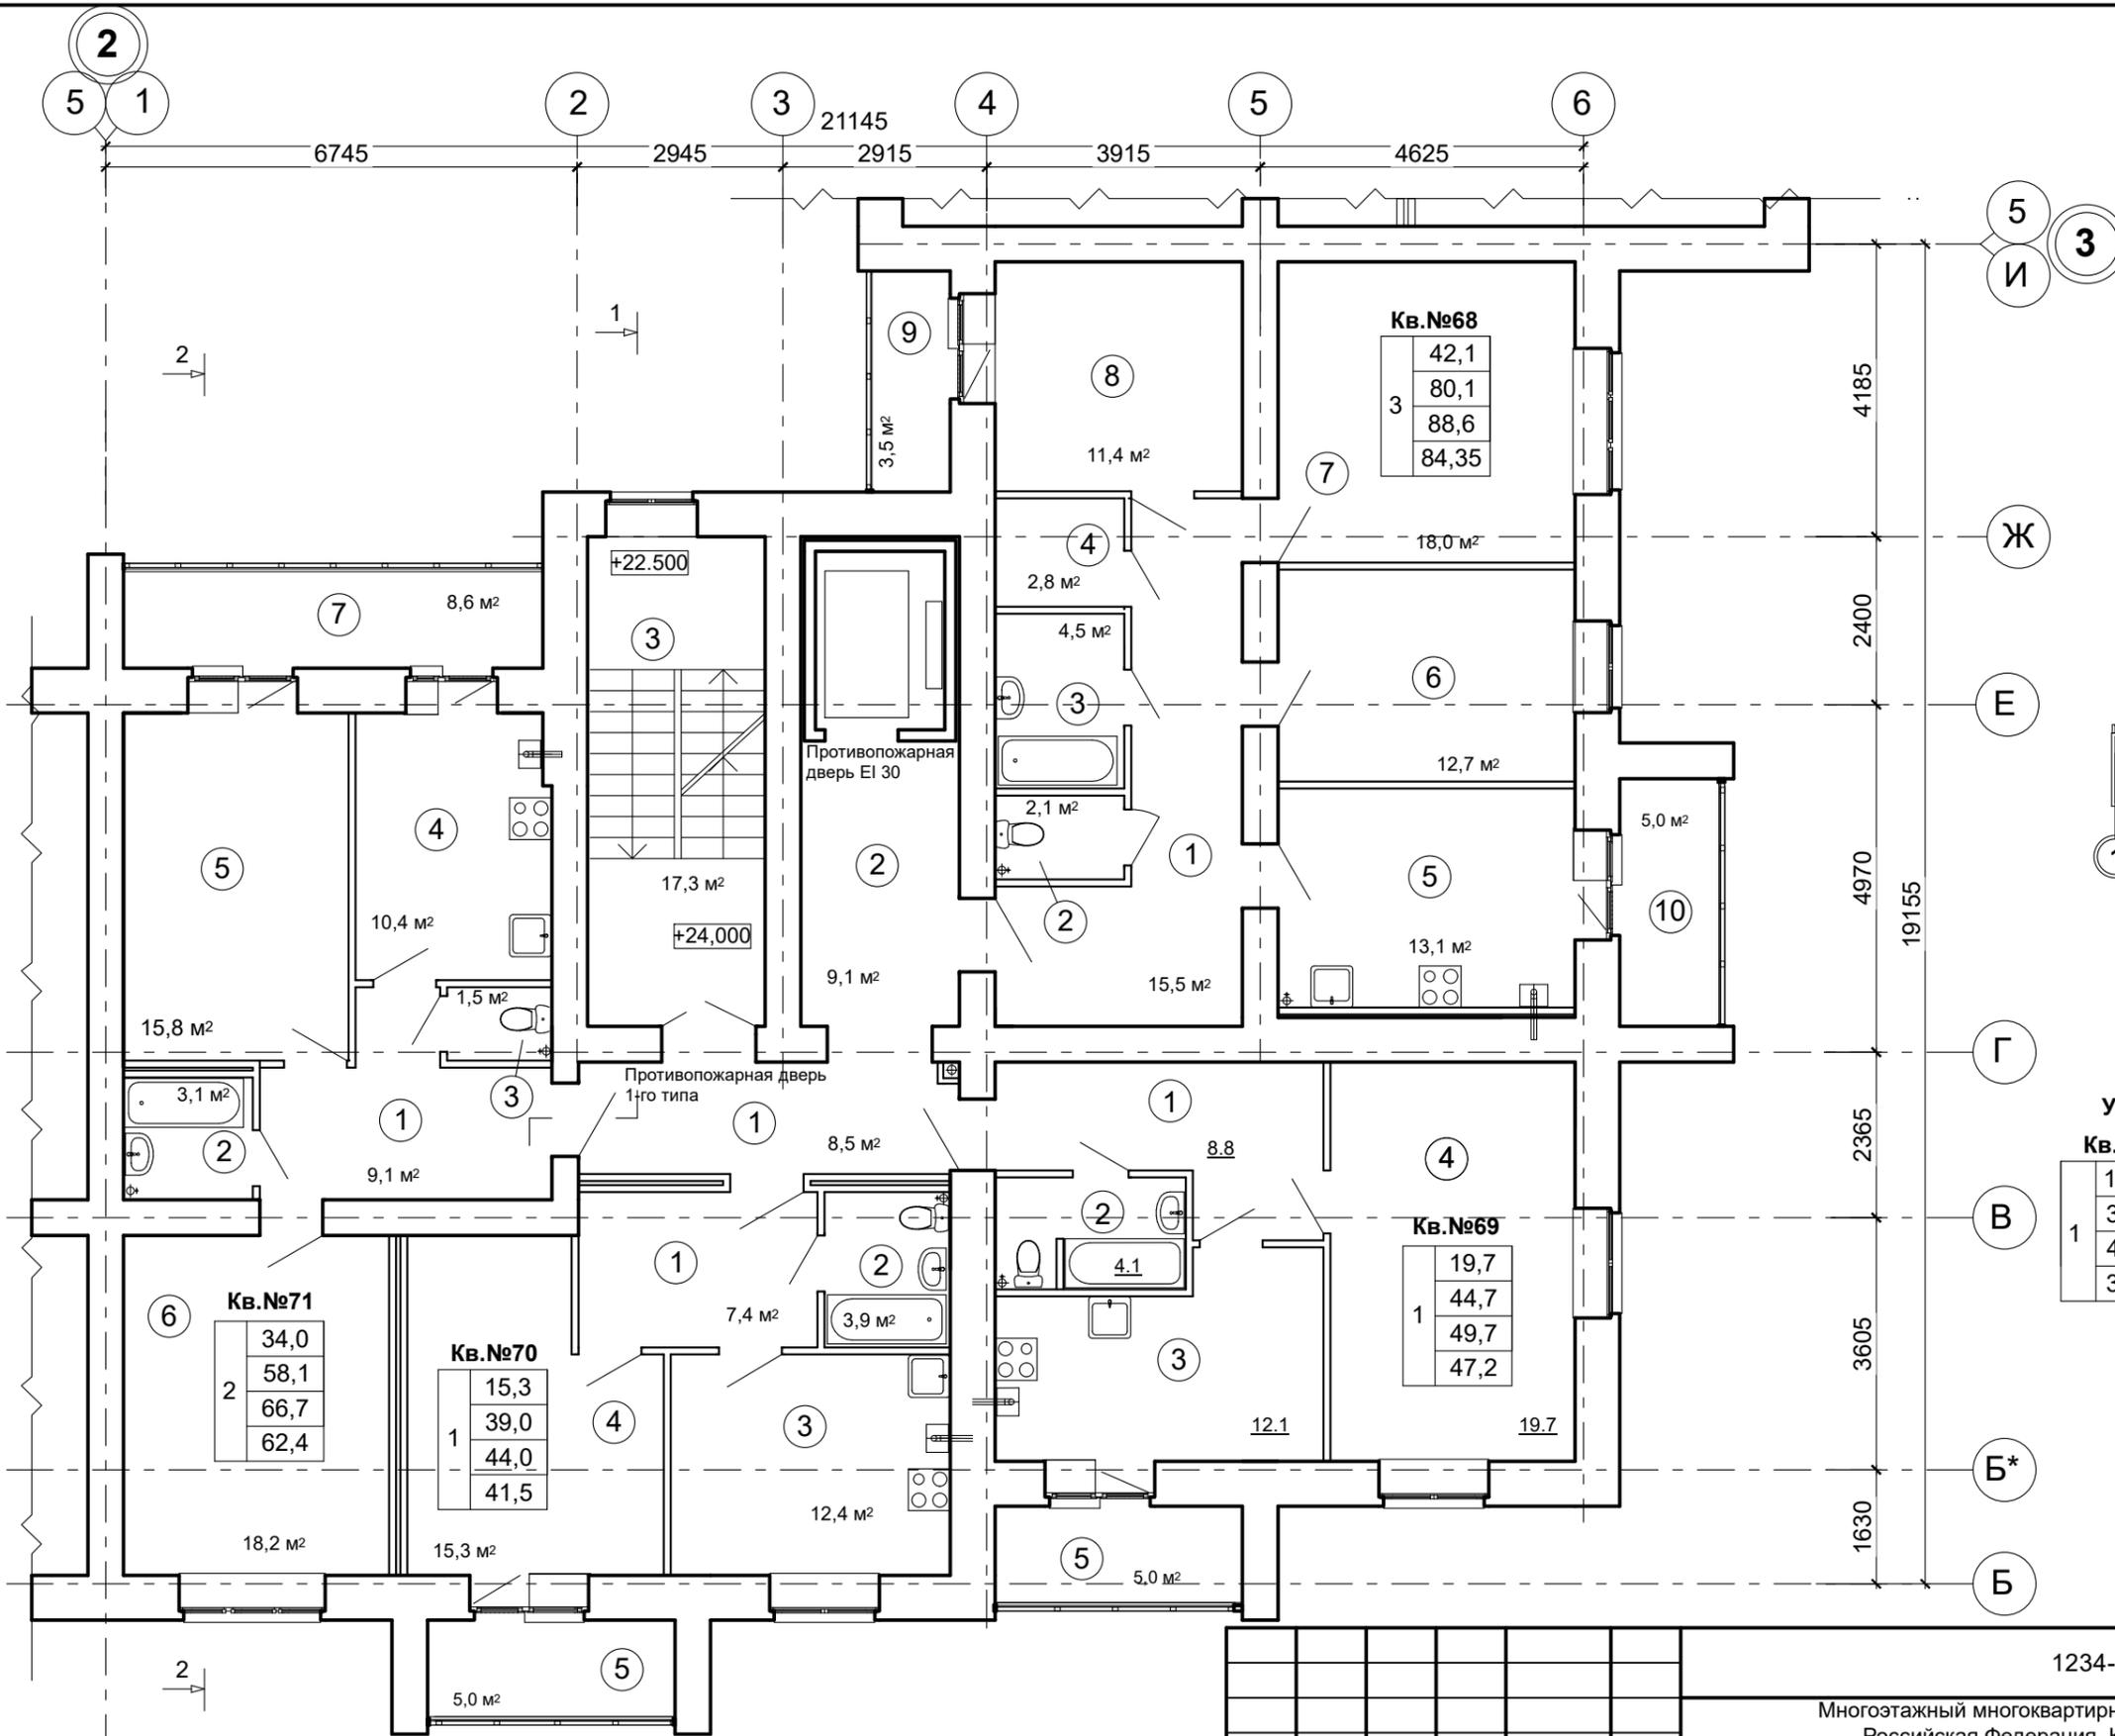

Условные обозначения:

Кв. №	1	2	3	4
Жилая площадь	17,3			
Площадь квартиры	37,8			
Общая площадь квартиры (без понижающего коэффициента)	42,0			
Общая площадь квартиры (с понижающим коэффициентом)	39,9			

① - нумерация помещений

Примечание:
 1. Лист смотреть совместно с листом АР-20

						1234-25-11-АР.ГЧ			
						Многоэтажный многоквартирный жилой дом по адресу: Российская Федерация, Костромская область, город Кострома, улица Радиозаводская, 12. Жилой дом №11 по ГП			
Изм.	Кол.уч	Лист	Ндок.	Подп.	Дата	(Корректировка проектной документации)	Стадия	Лист	Листов
Разраб.		Петров		<i>Петров</i>			П	19	
Н.контр.		Шошин		<i>Шошин</i>		План 9-го этажа (секция в осях "2-3")	ООО "КФК Проект"		
ГИП		Рытов		<i>Рытов</i>					

СОГЛАСОВАНО


Име. № подл. Подпись и дата. Взамен инв. №

5 1
2

Экспликация помещений к плану 9-го этажа

№ помещения	Наименование	Площадь, м. кв.
3-х комнатная квартира №68		
1	Прихожая	15,5
2	Туалет	2,1
3	Ванная комната	4,5
4	Гардеробная	2,8
5	Кухня	13,1
6	Жилая комната	12,7
7	Жилая комната	18,0
8	Жилая комната	11,4
9	Лоджия	3,5 / (1,75)
10	Лоджия	5,0 / (2,5)
1- комнатная квартира №69		
1	Прихожая	8,8
2	Санузел	4,1
3	Кухня	12,1
4	Жилая комната	19,7
5	Лоджия	5,0 / (2,5)

№ помещения	Наименование	Площадь, м. кв.
1- комнатная квартира №70		
1	Прихожая	7,4
2	Санузел	3,9
3	Кухня	12,4
4	Жилая комната	15,3
5	Лоджия	5,0 / (2,5)
2- комнатная квартира №71		
1	Прихожая	9,1
2	Ванная комната	3,1
3	Туалет	1,5
4	Кухня	10,4
5	Жилая комната	15,8
6	Жилая комната	18,2
7	Лоджия	8,6 / (4,3)
Места общего пользования		
1	Внеквартирный коридор	8,5
2	Внеквартирный коридор	9,1
3	Лестничная клетка	17,3

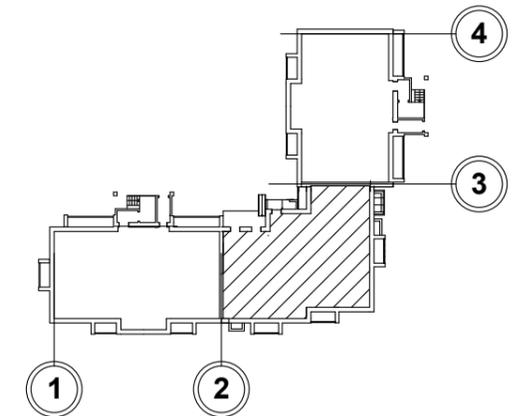

Примечание:

1. Лист смотреть совместно с листом АР-19

						1234-25-11-АР.ГЧ			
						Многоэтажный многоквартирный жилой дом по адресу: Российская Федерация, Костромская область, город Кострома, улица Радиозаводская, 12. Жилой дом №11 по ГП			
Изм.	Кол.уч	Лист	Ндок.	Подп.	Дата	(Корректировка проектной документации)	Стадия	Лист	Листов
Разраб.		Петров		<i>Петр</i>			П	20	
Н.контр.		Шошин		<i>Шошин</i>		Экспликация помещений к плану 9-го этажа (секция в осях "2-3")	ООО "КФК Проект"		
ГИП		Рытов		<i>Рытов</i>					


СОГЛАСОВАНО			
Име. № подл.			
Подпись и дата			
Взамен инв. №			

Экспликация помещений к плану 9-го этажа

Условные обозначения:

№ помещения	Наименование	Площадь, м. кв.
2-х комнатная квартира №33		
1	Прихожая	9,4
2	Санузел	3,9
3	Кухня	13,9
4	Жилая комната	16,3
5	Жилая комната	14,3
6	Лоджия	8,2 / (4,1)
1- комнатная квартира №34		
1	Прихожая	5,0
2	Санузел	4,0
3	Кухня	11,5
4	Жилая комната	17,3
5	Лоджия	4,2 / (2,1)
1- комнатная квартира №35		
1	Прихожая	3,8
2	Санузел	4,0
3	Кухня	11,5
4	Жилая комната	14,4
5	Лоджия	4,2 / (2,1)
2-х комнатная квартира №36		
1	Прихожая	9,3
2	Ванная комната	2,9
3	Туалет	1,5
4	Кухня	10,6
5	Жилая комната	15,8
6	Жилая комната	16,1
7	Лоджия	8,2 / (4,1)
Места общего пользования		
1	Внеквартирный коридор	13,6
2	Внеквартирный коридор	9,6
3	Лестничная клетка	17,8

Кв. №	Площадь	Обозначение
17,3	- жилая площадь	① - нумерация помещений
37,8	- площадь квартиры	
42,0	- общая площадь квартиры (без понижающего коэффициента)	
39,9	- общая площадь квартиры (с понижающим коэффициентом)	

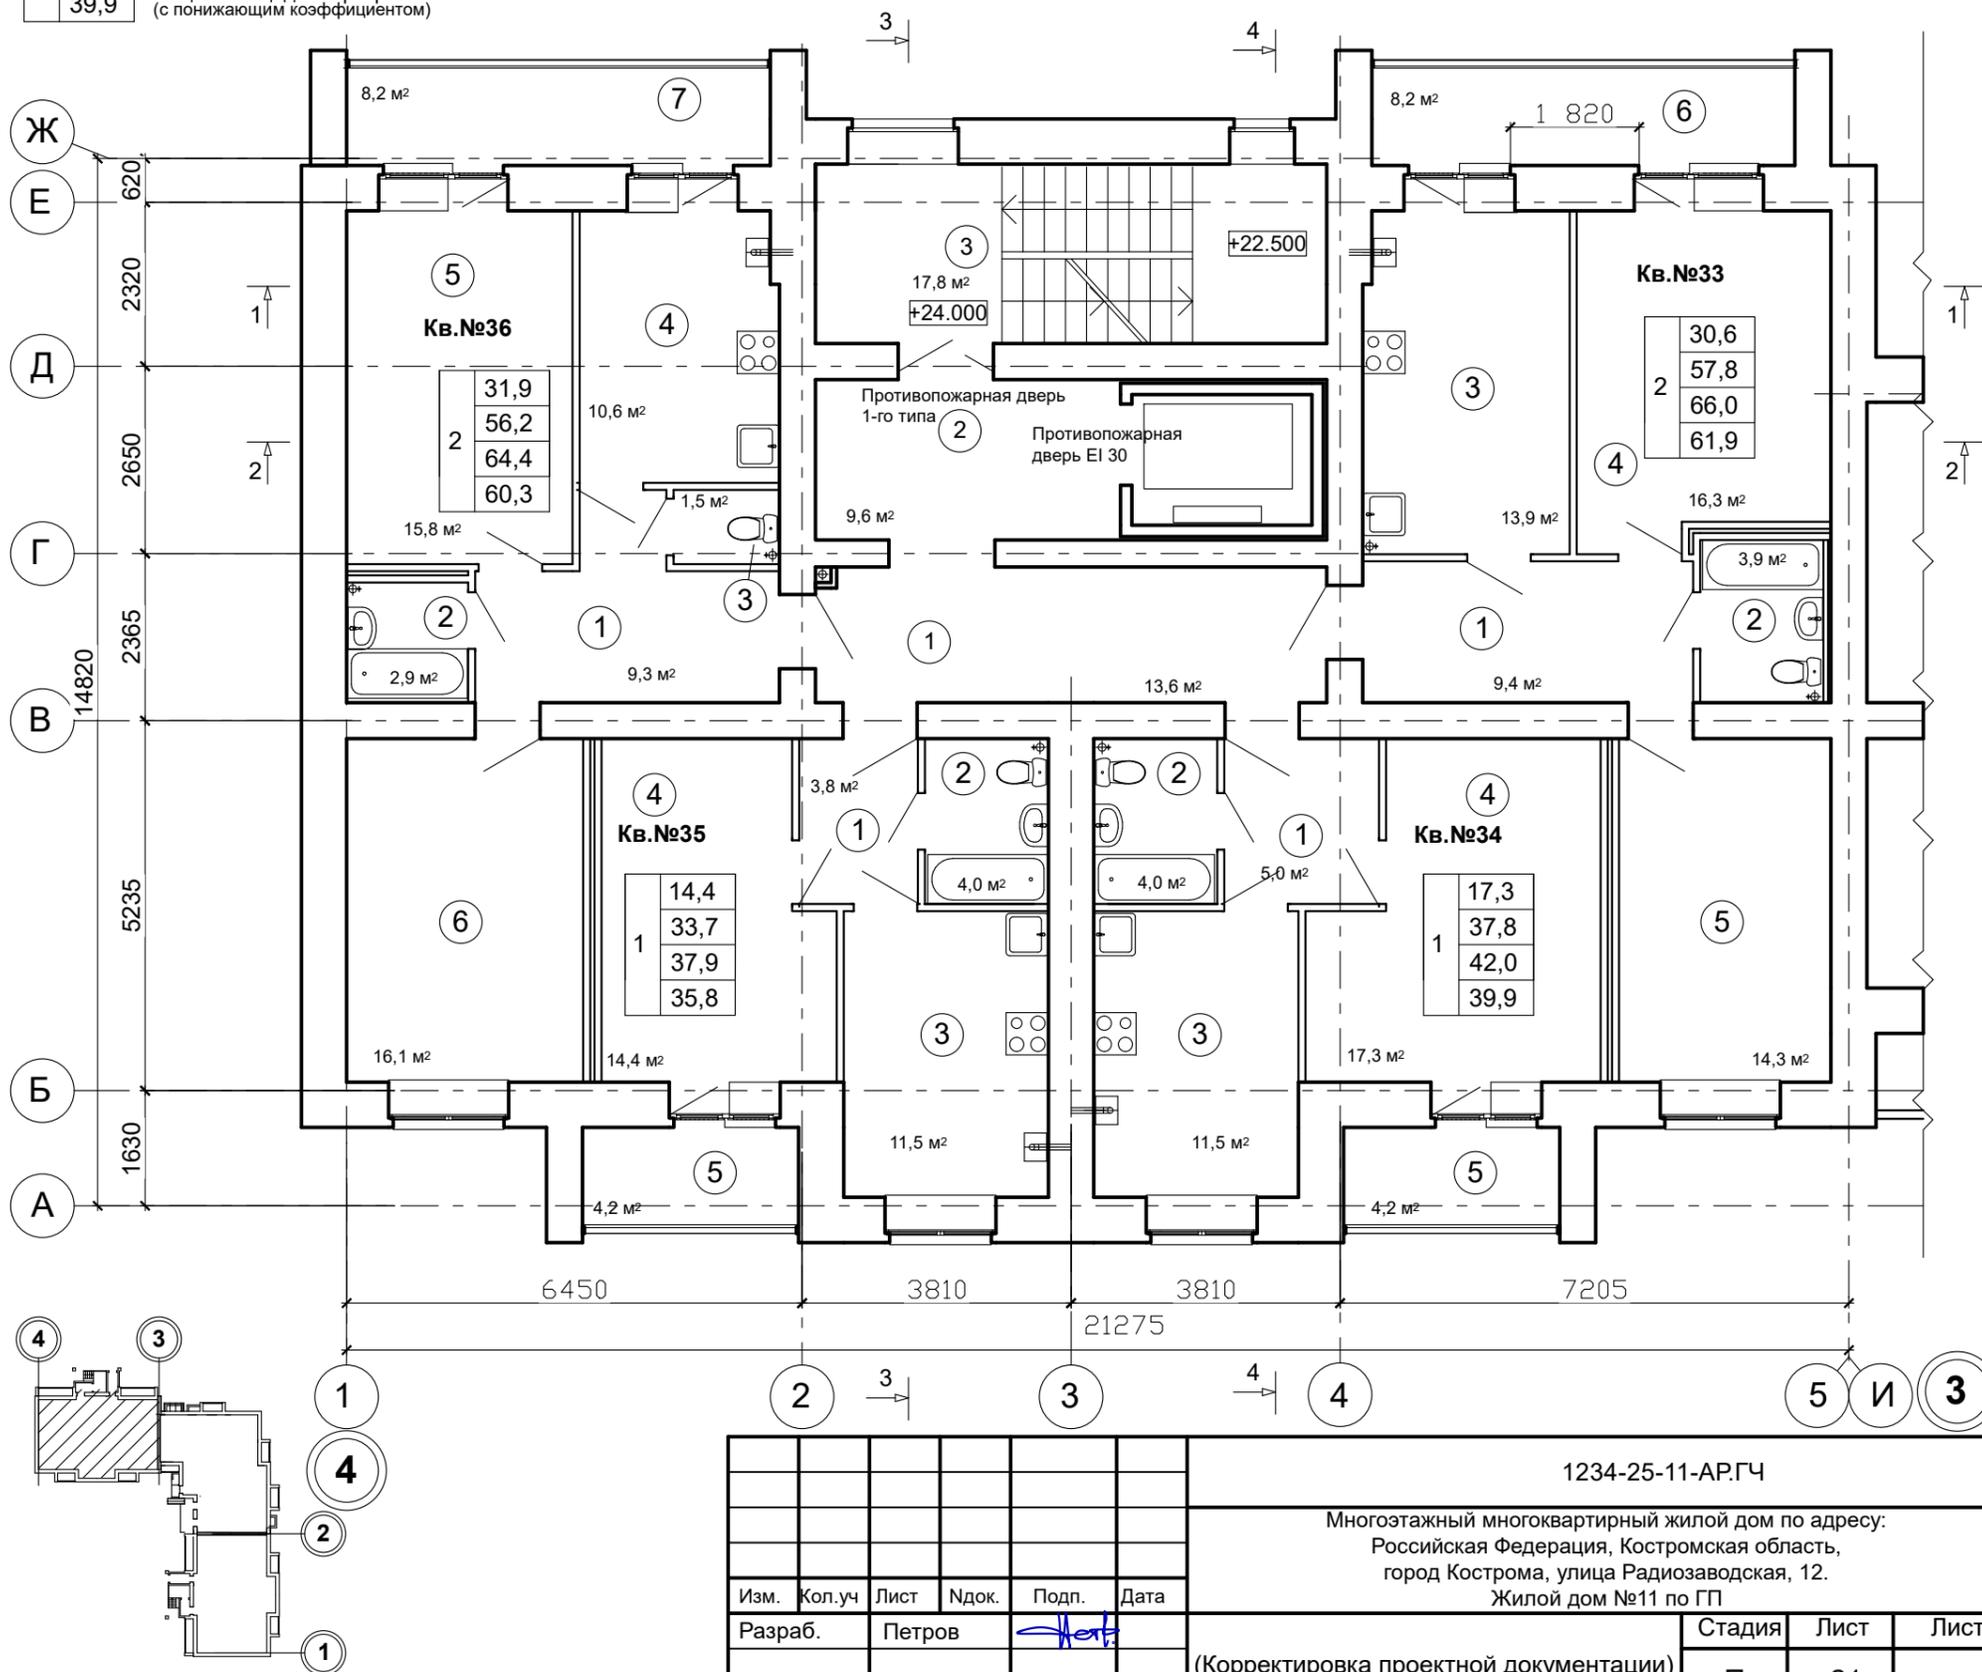

СОГЛАСОВАНО

Взамен инв. №

Подпись и дата

Инв. № подл.


						1234-25-11-АР.ГЧ			
						Многоэтажный многоквартирный жилой дом по адресу: Российская Федерация, Костромская область, город Кострома, улица Радиозаводская, 12. Жилой дом №11 по ГП			
Изм.	Кол.уч	Лист	Ндок.	Подп.	Дата	(Корректировка проектной документации)	Стадия	Лист	Листов
Разраб.		Петров		<i>[Signature]</i>			П	21	
						План 9-го этажа (секция в осях "4-3")			
						ООО "КФК Проект"			

СОГЛАСОВАНО

Взамен инв. №

Подпись и дата

Инв. № подл.

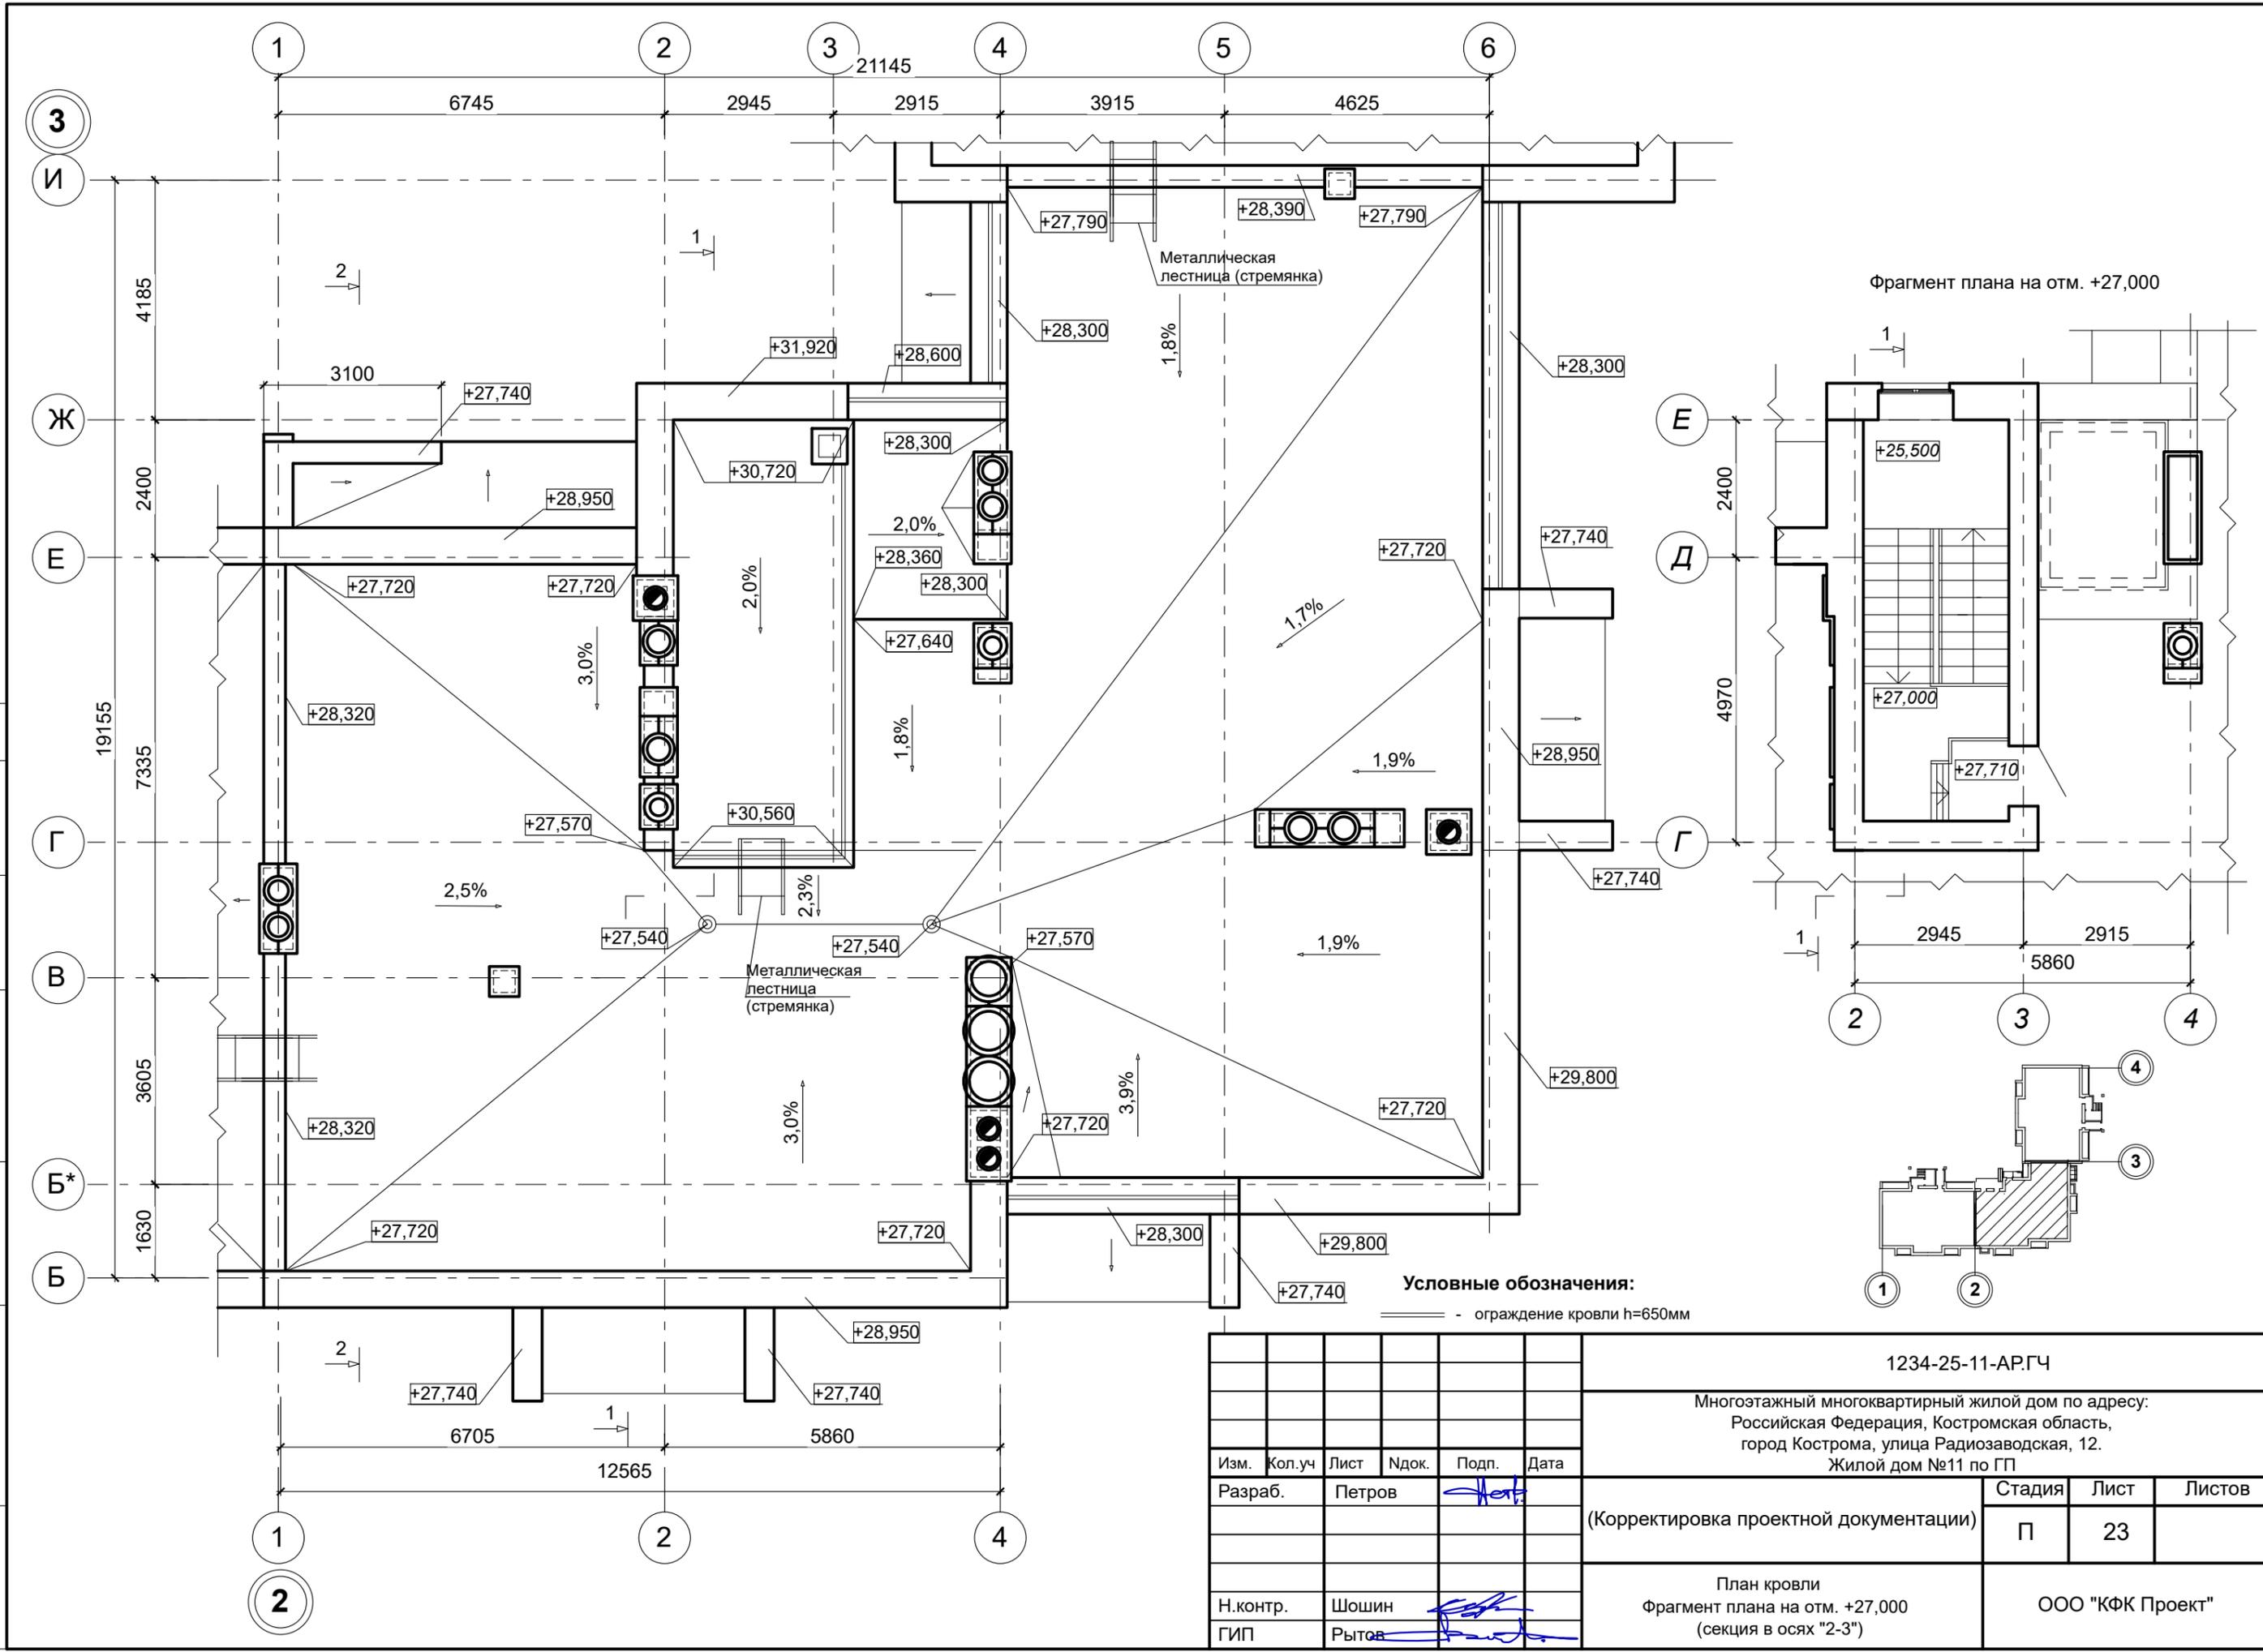


Условные обозначения:

----- - ограждение кровли h=650мм

						1234-25-11-АР.ГЧ			
						Многоэтажный многоквартирный жилой дом по адресу: Российская Федерация, Костромская область, город Кострома, улица Радиозаводская, 12. Жилой дом №11 по ГП			
Изм.	Кол.уч	Лист	Ндок.	Подп.	Дата	(Корректировка проектной документации)	Стадия	Лист	Листов
Разраб.	Петров			<i>Петров</i>			П	23	
Н.контр.	Шошин			<i>Шошин</i>		План кровли Фрагмент плана на отм. +27,000 (секция в осях "2-3")		ООО "КФК Проект"	
ГИП	Рытов			<i>Рытов</i>					

СОГЛАСОВАНО

Име. № подл. Подпись и дата. Взамен инв. №

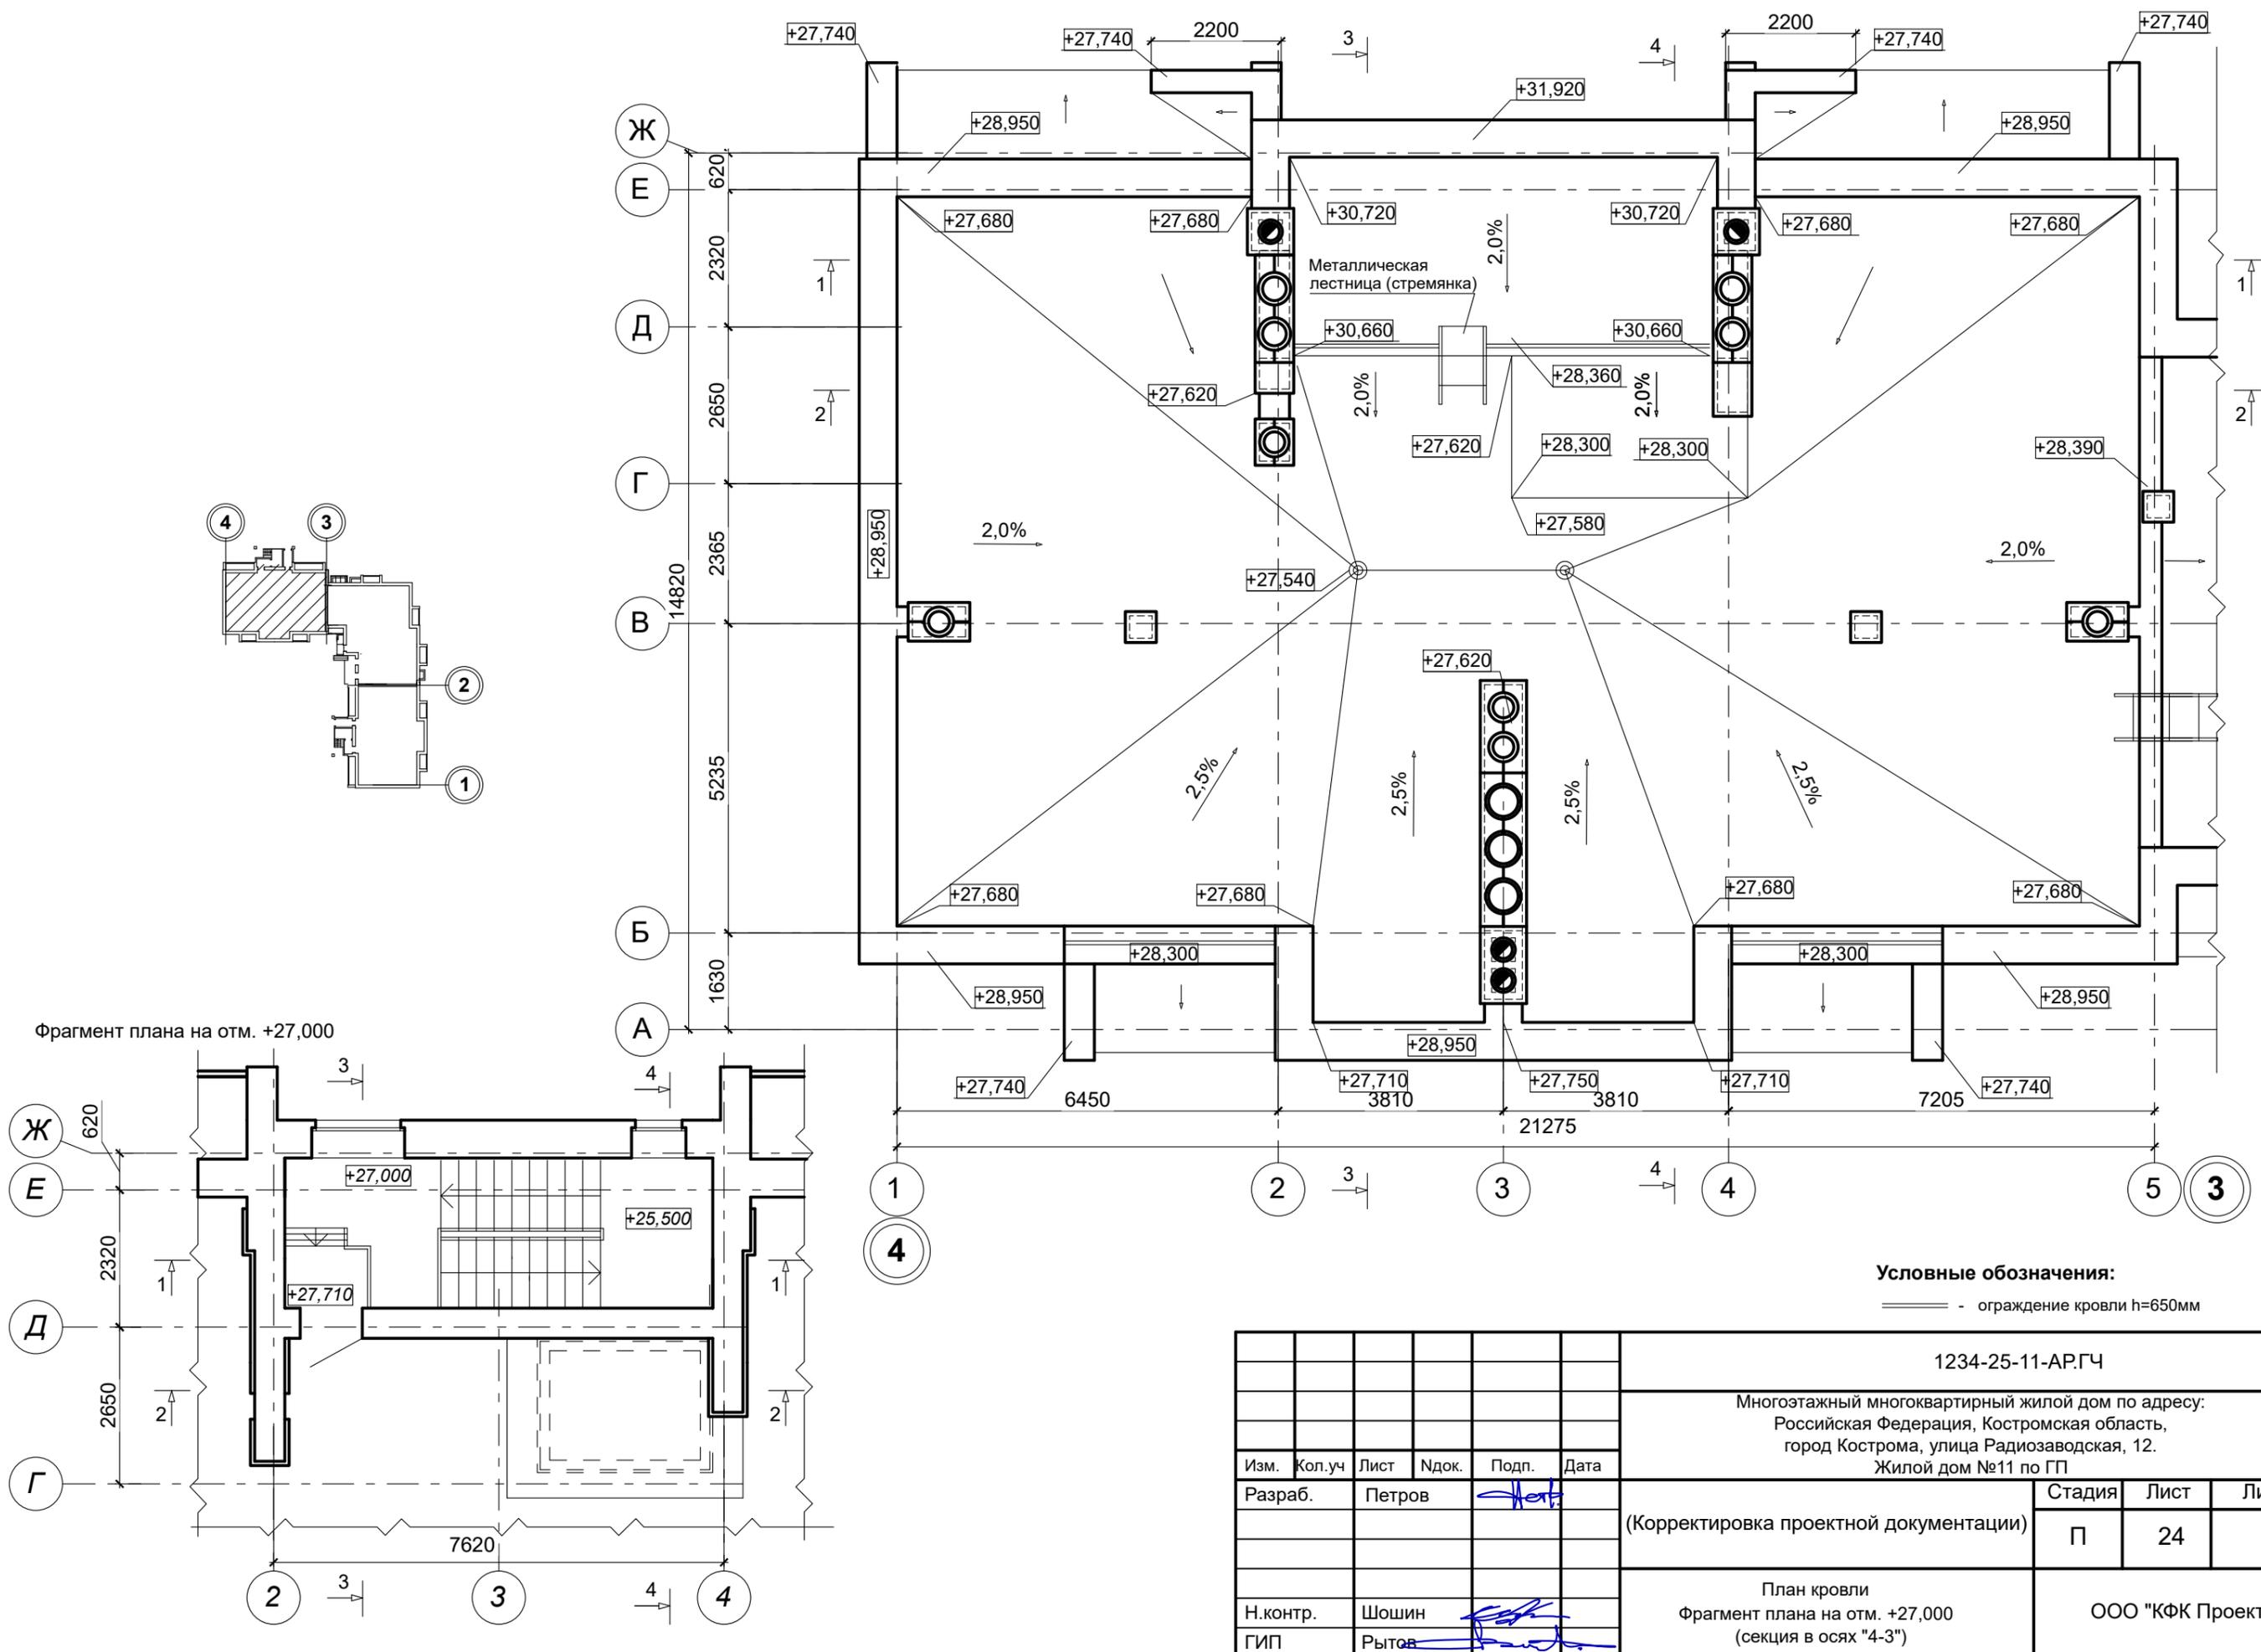

Фрагмент плана на отм. +27,000

Условные обозначения:
 — ограждение кровли h=650мм

						1234-25-11-АР.ГЧ			
						Многоэтажный многоквартирный жилой дом по адресу: Российская Федерация, Костромская область, город Кострома, улица Радиозаводская, 12. Жилой дом №11 по ГП			
Изм.	Кол.уч	Лист	Ндок.	Подп.	Дата	(Корректировка проектной документации)	Стадия	Лист	Листов
Разраб.	Петров			<i>Петров</i>			П	24	
Н.контр.	Шошин			<i>Шошин</i>		План кровли Фрагмент плана на отм. +27,000 (секция в осях "4-3")	ООО "КФК Проект"		
ГИП	Рытов			<i>Рытов</i>					

- 1 слой Унифлекс ЭКП ТУ 5777-001-17925162-99 (или аналог)
- 1 слой Унифлекс ЭПП ТУ 5777-001-17925162-99 (или аналог)
- Огрунтовка раствором битума пятой марки в керосине или соляровом масле в соотнош. (по весу) от 1:2 до 1:3
- Стяжка из цементно-песчаного раствора М-150 армированная дорожной сеткой -50 мм
- Полиэтиленовая плёнка
- Керамзит. гравий (ГОСТ 9759-87) $\rho = 600 \text{ кг./м}^3$ -240-20 мм
- Теплоизоляционные плиты марки "ТЕХНОРУФ В 60"-50 мм (или аналог)
- Теплоизоляционные плиты марки "ТЕХНОРУФ Н 30"-130 мм (или аналог)
- Пароизоляция - Бикрост ТПП ТУ 5774-042-00288739-99 (или аналог)
- Железобетонная многопустотная панель -220мм

- 1 слой Унифлекс ЭКП ТУ 5777-001-17925162-99 (или аналог)
- 1 слой Унифлекс ЭПП ТУ 5777-001-17925162-99 (или аналог)
- Огрунтовка раствором битума пятой марки в керосине или соляровом масле в соотнош. (по весу) от 1:2 до 1:3
- Стяжка из цементно-песчаного раствора М-150 армированная дорожной сеткой -50 мм
- Полиэтиленовая плёнка
- Керамзит. гравий (ГОСТ 9759-87) $\rho = 600 \text{ кг./м}^3$ -240-20 мм
- Теплоизоляционные плиты марки "ТЕХНОРУФ В 60"-50 мм (или аналог)
- Теплоизоляционные плиты марки "ТЕХНОРУФ Н 30"-150 мм (или аналог)
- Пароизоляция - Бикрост ТПП ТУ 5774-042-00288739-99 (или аналог)
- Железобетонная многопустотная панель -220мм



- Покрытие
- Железобетонная многопустотная панель -220мм
- Минплита ТЕХНОФАС на дюбелях - 150 мм
- Гидрозащита

- Покрытие.
- Стяжка из цементно-песчаного раствора М-150 - 50 мм армированная сеткой СБПД 25x25
- Экструзионный пенополистирол ТЕХНОНИКОЛЬ CARBON ECO - 50 мм
- Пенополистирол ПСБ-С-25 -150 мм
- Пароизоляция - полиэтиленовая плёнка
- Железобетонная многопустотная панель -220мм

Примечание:

1. Возможно изменение элементов конструкций в разделе "Конструктивные решения".
2. Вентиляционные и дымовые каналы условно не показаны.

						1234-25-11-АР.ГЧ			
						Многоэтажный многоквартирный жилой дом по адресу: Российская Федерация, Костромская область, город Кострома, улица Радиозаводская, 12, Жилой дом №11 по ГП			
Изм.	Кол.уч.	Лист	Индок.	Подп.	Дата	(Корректировка проектной документации)	Стадия	Лист	Листов
Разраб.	Петров						П	25	
Н.контр.	Шошин					Разрез 1-1 М 1:100 (секция в осях "4-3")	ООО "КФК Проект"		
ГИП	Рытов								


СОГЛАСОВАНО:

Име. № подл. Подпись и дата. Взамен инв. №

- 1 слой Унифлекс ЭКП ТУ 5777-001-17925162-99 (или аналог)
 - 1 слой Унифлекс ЭПП ТУ 5777-001-17925162-99 (или аналог)
 - Огрунтовка раствором битума пятой марки в керосине или соляровом масле в соотнош. (по весу) от 1:2 до 1:3
 - Стяжка из цементно-песчаного раствора М-150 армированная дорожной сеткой -50 мм
 Полиэтиленовая плёнка
 - Керамзит-гравий (ГОСТ 9759-87) $\gamma = 600 \text{ кг/м}^3$ -240-20 мм
 - Теплоизоляционные плиты марки "ТЕХНОРУФ В 60"-50 мм (или аналог)
 - Теплоизоляционные плиты марки "ТЕХНОРУФ Н 30"-130 мм (или аналог)
 - Пароизоляция - Бикрост ТПП ТУ 5774-042-00288739-99 (или аналог)
 - Железобетонная многопустотная панель -220мм

Разрез 3-3 М 1:100

- 1 слой Унифлекс ЭКП ТУ 5777-001-17925162-99 (или аналог)
 - 1 слой Унифлекс ЭПП ТУ 5777-001-17925162-99 (или аналог)
 - Огрунтовка раствором битума пятой марки в керосине или соляровом масле в соотнош. (по весу) от 1:2 до 1:3
 - Стяжка из цементно-песчаного раствора М-150 армированная дорожной сеткой -50 мм
 Полиэтиленовая плёнка
 - Керамзит-гравий (ГОСТ 9759-87) $\gamma = 600 \text{ кг/м}^3$ -240-20 мм
 - Теплоизоляционные плиты марки "ТЕХНОРУФ В 60"-50 мм (или аналог)
 - Теплоизоляционные плиты марки "ТЕХНОРУФ Н 30"-150 мм (или аналог)
 - Пароизоляция - Бикрост ТПП ТУ 5774-042-00288739-99 (или аналог)
 - Железобетонная многопустотная панель -220мм

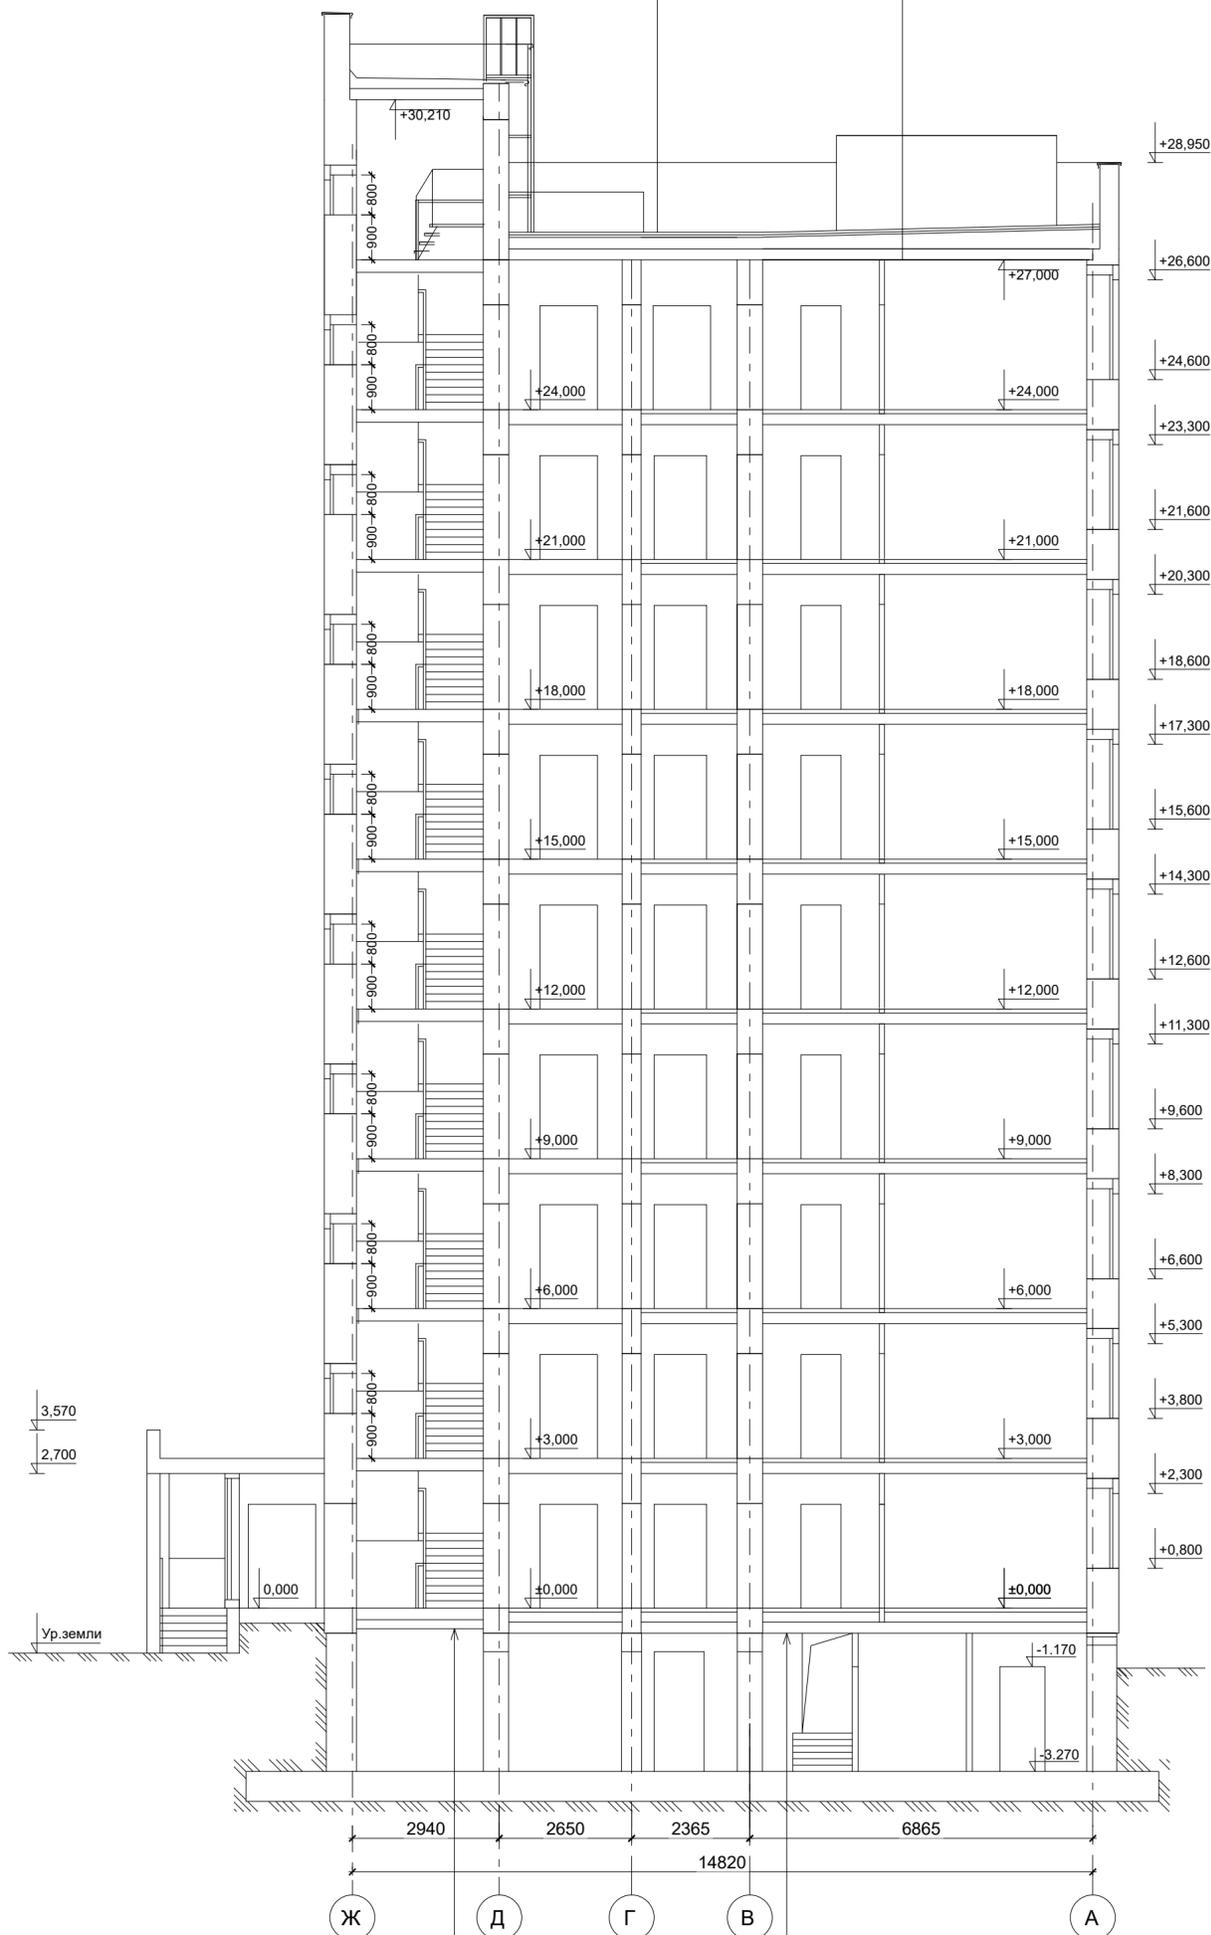

- Покрытие
 - Железобетонная многопустотная панель -220мм
 - Минплита ТЕХНОФАС на дюбелях - 150 мм
 - Гидрозащита

- Покрытие
 - Стяжка из цементно-песчаного раствора М-150 - 50 мм армированная сеткой СБД 25x25
 - Экструзионный пенополистирол ТЕХНОНИКОЛЬ CARBONECO - 50 мм
 - Пенополистирол ПСБ-С-25 - 150 мм
 - Пароизоляция - полиэтиленовая плёнка
 - Железобетонная многопустотная панель -220мм

* Сечение по подвальному этажу условно показано для секции в осях 1-2

Примечание:

1. Возможно изменение элементов конструкций в разделе "Конструктивные решения".
2. Вентиляционные и дымовые каналы условно не показаны.

						1234-25-11-АР.ГЧ			
						Многоэтажный многоквартирный жилой дом по адресу: Российская Федерация, Костромская область, город Кострома, улица Радиозаводская, 12, Жилой дом №11 по ГП			
Изм.	Кол.уч.	Лист	Инд.	Подп.	Дата	(Корректировка проектной документации)	Стадия	Лист	Листов
Разраб.	Петров						П	27	
Н.контр.	Шошин					Разрез 3-3 М 1:100 (секция в осях "1-2") (секция в осях "4-3")	ООО "КФК Проект"		
ГИП	Рытов								

СОГЛАСОВАНО:

Взамен инв. №


Подпись и дата

Инв. № подл.

- 1 слой Унифлекс ЭКП ТУ 5777-001-17925162-99 (или аналог)
- 1 слой Унифлекс ЭПП ТУ 5777-001-17925162-99 (или аналог)
- Огрунтовка раствором битума пятой марки в керосине или сольером масле в соотнош. (по весу) от 1:2 до 1:3
- Стяжка из цементно-песчаного раствора М-150 армированная дорожной сеткой -50 мм
- Полиэтиленовая плёнка
- Керамзит. гравий (ГОСТ 9759-87) $\gamma = 600 \text{ кг./м}^3$ -240-20 мм
- Теплоизоляционные плиты марки "ТЕХНОРУФ В 60"-50 мм (или аналог)
- Теплоизоляционные плиты марки "ТЕХНОРУФ Н 30"-130 мм (или аналог)
- Пароизоляция - Бикрост ТПП ТУ 5774-042-00288739-99 (или аналог)
- Железобетонная многопустотная панель -220мм

- 1 слой Унифлекс ЭКП ТУ 5777-001-17925162-99 (или аналог)
- 1 слой Унифлекс ЭПП ТУ 5777-001-17925162-99 (или аналог)
- Огрунтовка раствором битума пятой марки в керосине или сольером масле в соотнош. (по весу) от 1:2 до 1:3
- Стяжка из цементно-песчаного раствора М-150 армированная дорожной сеткой -50 мм
- Полиэтиленовая плёнка
- Керамзит. гравий (ГОСТ 9759-87) $\gamma = 600 \text{ кг./м}^3$ -240-20 мм
- Теплоизоляционные плиты марки "ТЕХНОРУФ В 60"-50 мм (или аналог)
- Теплоизоляционные плиты марки "ТЕХНОРУФ Н 30"-130 мм (или аналог)
- Пароизоляция - Бикрост ТПП ТУ 5774-042-00288739-99 (или аналог)
- Железобетонная многопустотная панель -220мм

- 1 слой Унифлекс ЭКП ТУ 5777-001-17925162-99 (или аналог)
- 1 слой Унифлекс ЭПП ТУ 5777-001-17925162-99 (или аналог)
- Огрунтовка раствором битума пятой марки в керосине или сольером масле в соотнош. (по весу) от 1:2 до 1:3
- Стяжка из цементно-песчаного раствора М-150 армированная дорожной сеткой -50 мм
- Полиэтиленовая плёнка
- Керамзит. гравий (ГОСТ 9759-87) $\gamma = 600 \text{ кг./м}^3$ -240-20 мм
- Теплоизоляционные плиты марки "ТЕХНОРУФ В 60"-50 мм (или аналог)
- Теплоизоляционные плиты марки "ТЕХНОРУФ Н 30"-150 мм (или аналог)
- Пароизоляция - Бикрост ТПП ТУ 5774-042-00288739-99 (или аналог)
- Железобетонная многопустотная панель -220мм

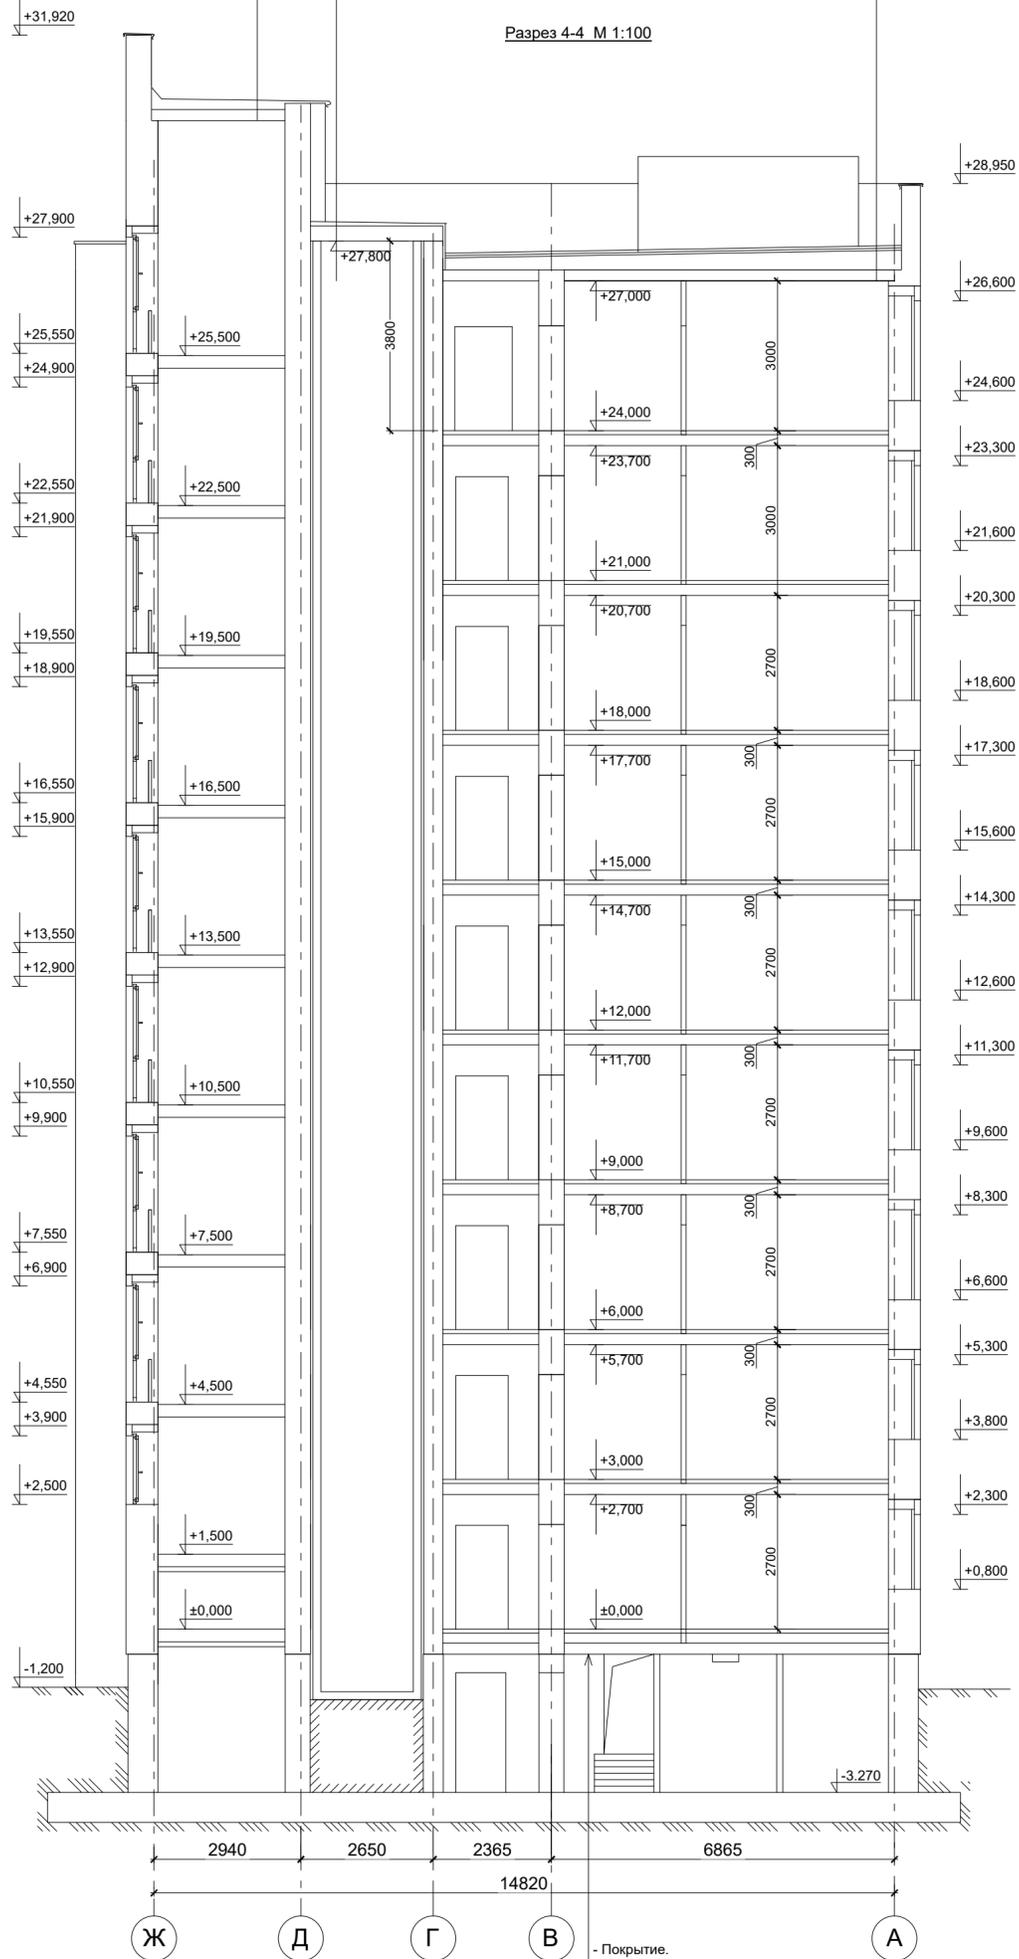

- Покрытие.
- Стяжка из цементно-песчаного раствора М-150 - 50 мм армированная сеткой СБПД 25x25
- Экструзионный пенополистирол ТЕХНОНИКОЛЬ CARBON ECO - 50 мм
- Пенополистирол ПСБ-С-25 - 150 мм
- Пароизоляция - полиэтиленовая плёнка
- Железобетонная многопустотная панель -220мм

* Сечение по подвальному этажу условно показано для секции в осях 1-2

Примечание:

1. Возможно изменение элементов конструкций в разделе "Конструктивные решения".
2. Вентиляционные и дымовые каналы условно не показаны.

						1234-25-11-АР.ГЧ			
						Многоэтажный многоквартирный жилой дом по адресу: Российская Федерация, Костромская область, город Кострома, улица Радиозаводская, 12, Жилой дом №11 по ГП			
Изм.	Кол.уч.	Лист	И.док.	Подп.	Дата	(Корректировка проектной документации)	Стадия	Лист	Листов
Разраб.		Петров					П	28	
Н.контр.		Шошин				Разрез 4-4 М 1:100 (секция в осях "1-2") (секция в осях "4-3")	ООО "КФК Проект"		
ГИП		Рытов							


СОГЛАСОВАНО:

Име. № подл. Подпись и дата. Взамен инв. №

- 1 слой Унифлекс ЭКП ТУ 5777-001-17925162-99 (или аналог)
- 1 слой Унифлекс ЭПП ТУ 5777-001-17925162-99 (или аналог)
- Огрунтовка раствором битума пятой марки в керосине или соляровом масле в соотнош. (по весу) от 1:2 до 1:3
- Стяжка из цементно-песчаного раствора М-150 армированная дорожной сеткой -50 мм
- Полиэтиленовая плёнка
- Керамзит. гравий (ГОСТ 9759-87) $\gamma = 600 \text{ кг/м}^3$ -240-20 мм
- Теплоизоляционные плиты марки "ТЕХНОРУФ В 60"-50 мм (или аналог)
- Теплоизоляционные плиты марки "ТЕХНОРУФ Н 30"-130 мм (или аналог)
- Пароизоляция - Бикрост ТПП ТУ 5774-042-00288739-99 (или аналог)
- Железобетонная многослойная панель -220мм

Разрез 1-1 М 1:100

- 1 слой Унифлекс ЭКП ТУ 5777-001-17925162-99 (или аналог)
- 1 слой Унифлекс ЭПП ТУ 5777-001-17925162-99 (или аналог)
- Огрунтовка раствором битума пятой марки в керосине или соляровом масле в соотнош. (по весу) от 1:2 до 1:3
- Стяжка из цементно-песчаного раствора М-150 армированная дорожной сеткой -50 мм
- Полиэтиленовая плёнка
- Керамзит. гравий (ГОСТ 9759-87) $\gamma = 600 \text{ кг/м}^3$ -240-20 мм
- Теплоизоляционные плиты марки "ТЕХНОРУФ В 60"-50 мм (или аналог)
- Теплоизоляционные плиты марки "ТЕХНОРУФ Н 30"-150 мм (или аналог)
- Пароизоляция - Бикрост ТПП ТУ 5774-042-00288739-99 (или аналог)
- Железобетонная многослойная панель -220мм

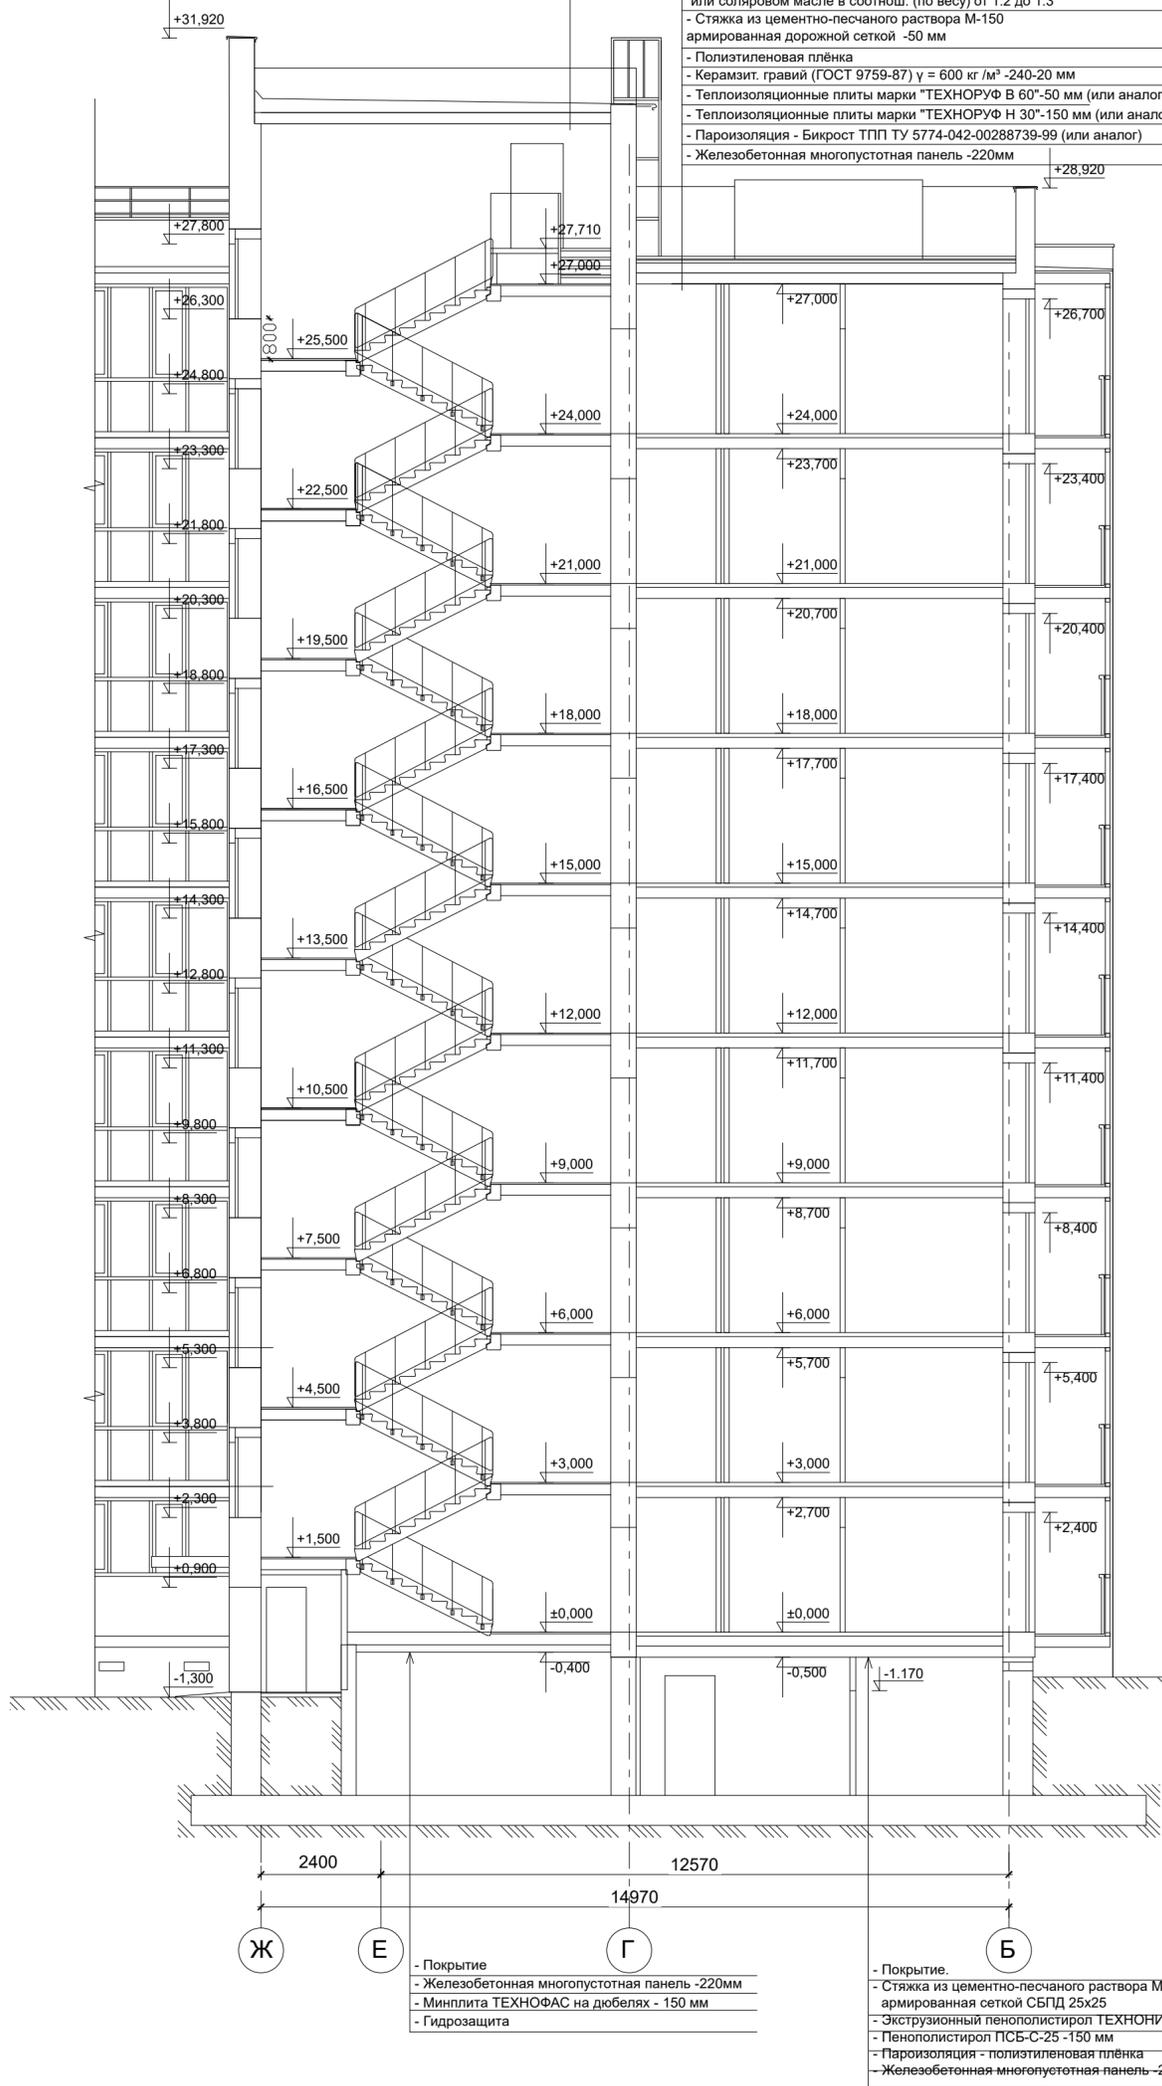

СОГЛАСОВАНО:


Изм. № подл. Подпись и дата. Взамен инв. №

Примечание:

1. Возможно изменение элементов конструкций в разделе "Конструктивные решения".
2. Вентиляционные и дымовые каналы условно не показаны.

						1234-25-11-АР.ГЧ			
						Многоэтажный многоквартирный жилой дом по адресу: Российская Федерация, Костромская область, город Кострома, улица Радиозаводская, 12, Жилой дом №11 по ГП			
Изм.	Кол.уч	Лист	Индок.	Подп.	Дата	(Корректировка проектной документации)	Стадия	Лист	Листов
Разраб.	Петров						П	29	
Н.контр.	Шошин					Разрез 1-1 М 1:100 (секция в осях "2-3")	ООО "КФК Проект"		
ГИП	Рытов								

Разрез 2-2 М 1:100

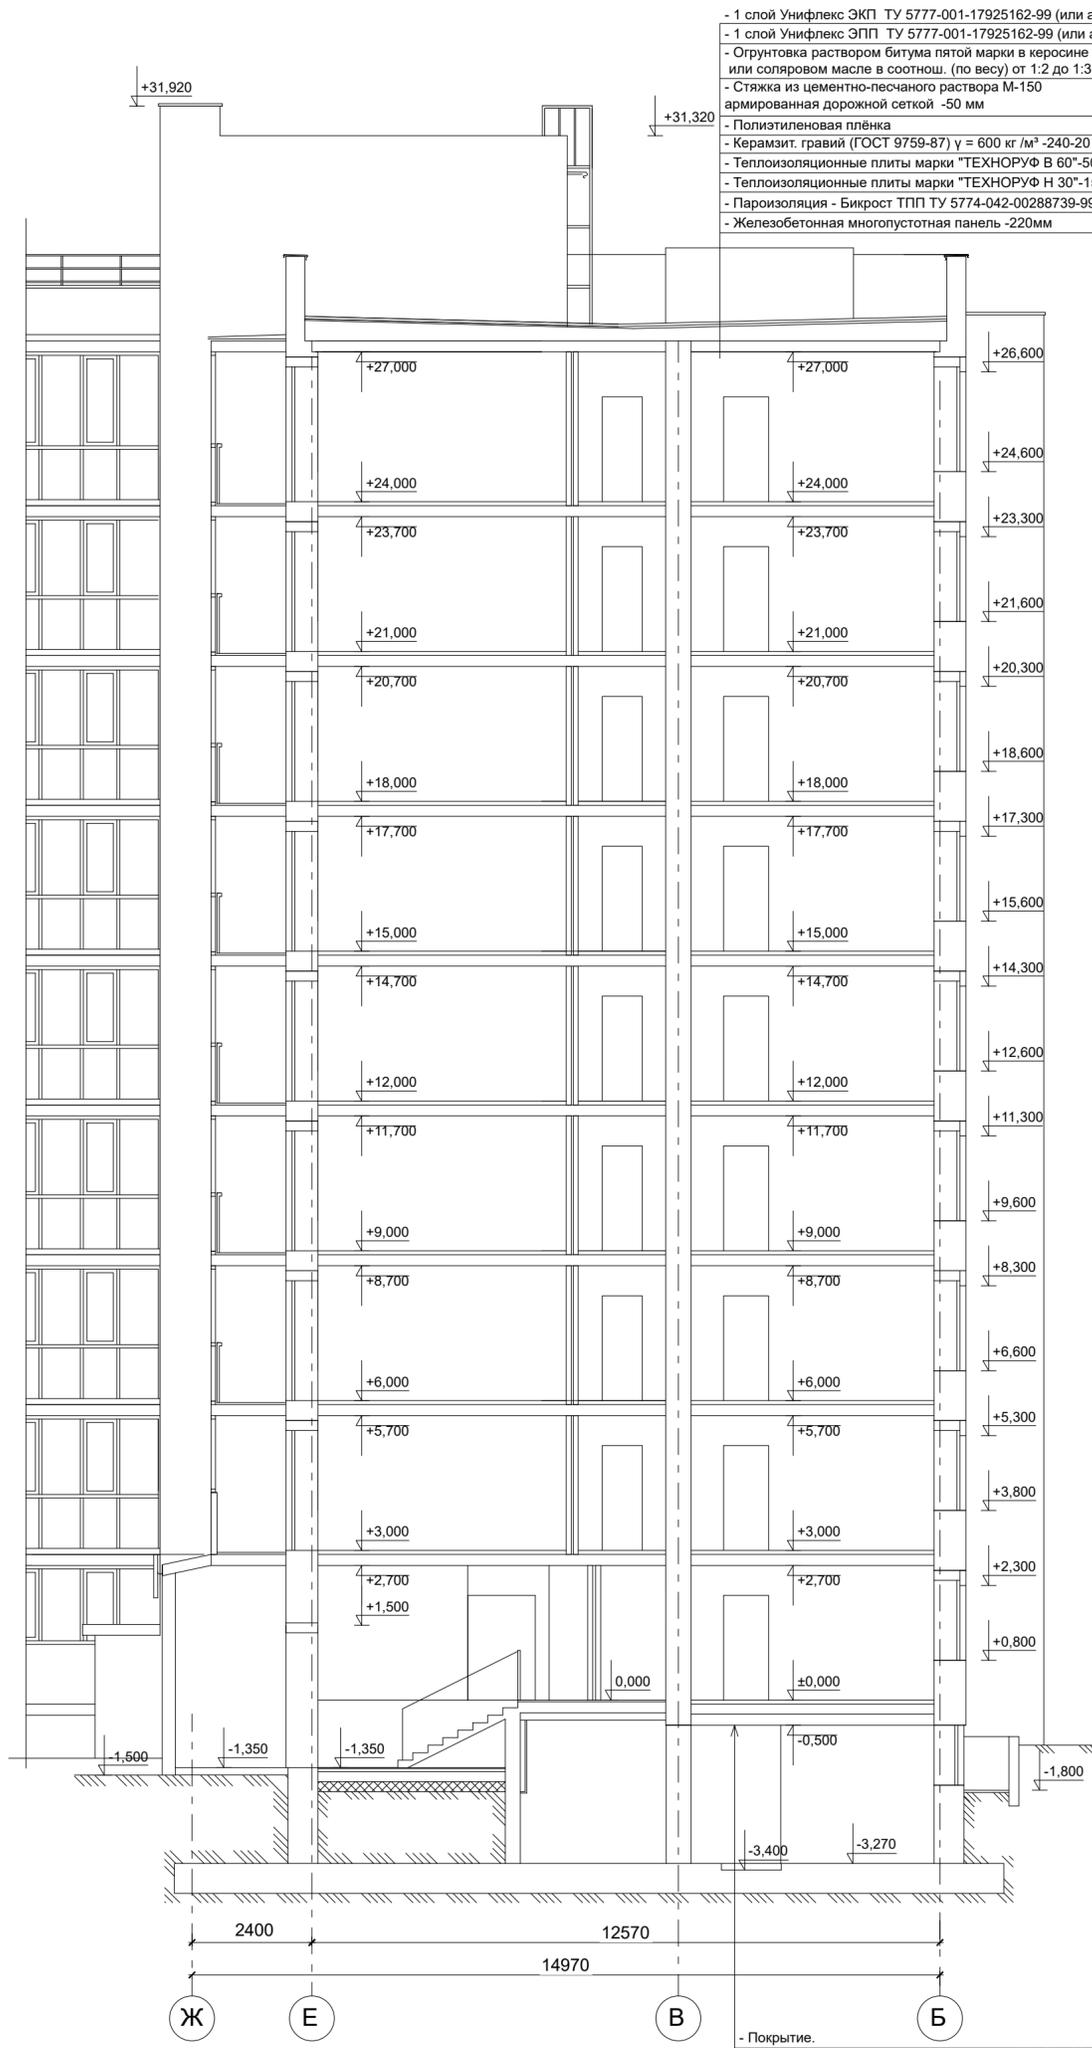

- 1 слой Унифлекс ЭКП ТУ 5777-001-17925162-99 (или аналог)
- 1 слой Унифлекс ЭПП ТУ 5777-001-17925162-99 (или аналог)
- Огрунтовка раствором битума пятой марки в керосине или сольваром масле в соотнош. (по весу) от 1:2 до 1:3
- Стяжка из цементно-песчаного раствора М-150 армированная дорожной сеткой -50 мм
- Полиэтиленовая плёнка
- Керамзит. гравий (ГОСТ 9759-87) $\gamma = 600 \text{ кг/м}^3$ -240-20
- Теплоизоляционные плиты марки "ТЕХНОРУФ В 60"-50 мм (или аналог)
- Теплоизоляционные плиты марки "ТЕХНОРУФ Н 30"-150 мм (или аналог)
- Пароизоляция - Бикрост ТПП ТУ 5774-042-00288739-99 (или аналог)
- Железобетонная многоспустотная панель -220мм

- Покрытие.
- Стяжка из цементно-песчаного раствора М-150 - 50 мм армированная сеткой СБПД 25x25
- Экструзионный пенополистирол ТЕХНОНИКОЛЬ CARBON ECO - 50 мм
- Пенополистирол ПСБ-С-25 -150 мм
- Пароизоляция - полиэтиленовая плёнка
- Железобетонная многоспустотная панель -220мм

СОГЛАСОВАНО:

Изм. № подл.
Подпись и дата
Взамен инв. №

Примечание:


1. Возможно изменение элементов конструкций в разделе "Конструктивные решения".
2. Вентиляционные и дымовые каналы условно не показаны.

1234-25-11-АР.ГЧ					
Многоэтажный многоквартирный жилой дом по адресу: Российская Федерация, Костромская область, город Кострома, улица Радиозаводская, 12. Жилой дом №11 по ГП					
Изм.	Кол.уч.	Лист	Индок.	Подп.	Дата
Разраб.	Петров				
(Корректировка проектной документации)					Стадия
					Лист
					Листов
					П
					30
					Листов
Н.контр.	Шошин				
ГИП	Рытов				
Разрез 2-2 М 1:100 (секция в осях "2-3")					ООО "КФК Проект"

- 1 слой Унифлекс ЭКП ТУ 5777-001-17925162-99 (или аналог)
- 1 слой Унифлекс ЭПП ТУ 5777-001-17925162-99 (или аналог)
- Огрунтовка раствором битума пятой марки в керосине или соляровом масле в соотнош. (по весу) от 1:2 до 1:3
- Стяжка из цементно-песчаного раствора М-150 армированная дорожной сеткой -50 мм
- Полиэтиленовая плёнка
- Керамзит. гравий (ГОСТ 9759-87) $\gamma = 600 \text{ кг/м}^3$ -240-20 мм
- Теплоизоляционные плиты марки "ТЕХНОРУФ В 60"-50 мм (или аналог)
- Теплоизоляционные плиты марки "ТЕХНОРУФ Н 30"-130 мм (или аналог)
- Пароизоляция - Бикрост ТПП ТУ 5774-042-00288739-99 (или аналог)
- Железобетонная многоспустная панель -220мм

- 1 слой Унифлекс ЭКП ТУ 5777-001-17925162-99 (или аналог)
- 1 слой Унифлекс ЭПП ТУ 5777-001-17925162-99 (или аналог)
- Огрунтовка раствором битума пятой марки в керосине или соляровом масле в соотнош. (по весу) от 1:2 до 1:3
- Стяжка из цементно-песчаного раствора М-150 армированная дорожной сеткой -50 мм
- Полиэтиленовая плёнка
- Керамзит. гравий (ГОСТ 9759-87) $\gamma = 600 \text{ кг/м}^3$ -240-20 мм
- Теплоизоляционные плиты марки "ТЕХНОРУФ В 60"-50 мм (или аналог)
- Теплоизоляционные плиты марки "ТЕХНОРУФ Н 30"-150 мм (или аналог)
- Пароизоляция - Бикрост ТПП ТУ 5774-042-00288739-99 (или аналог)
- Железобетонная многоспустная панель -220мм

Разрез 1-1 М 1:100

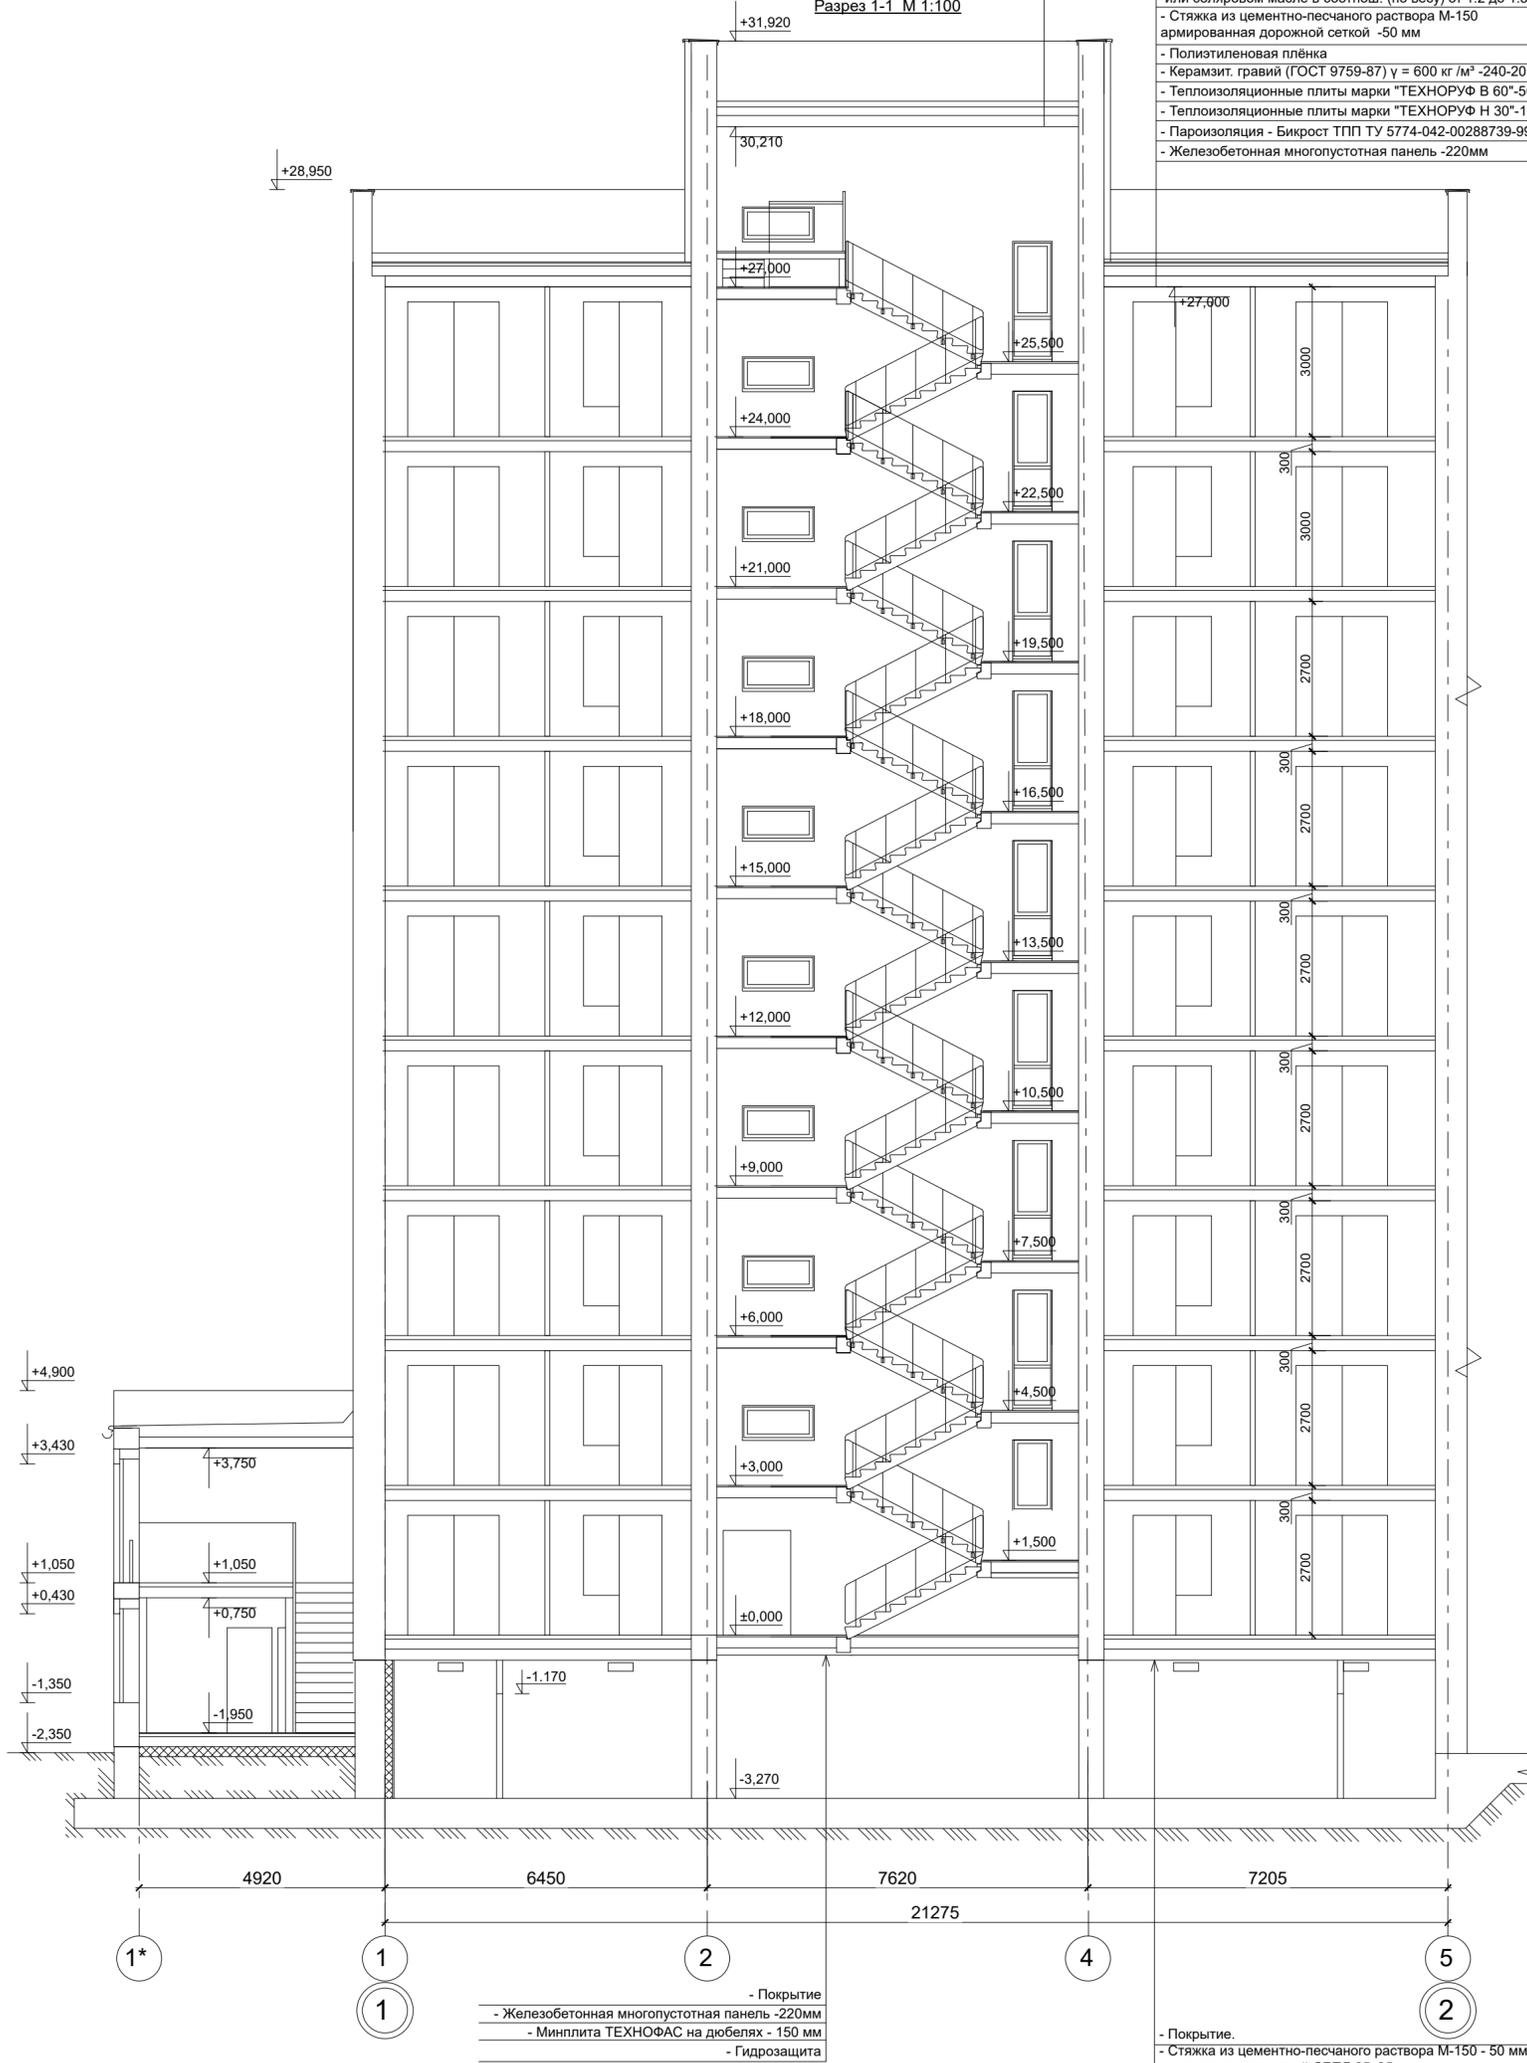

- Покрытие
- Железобетонная многоспустная панель -220мм
- Минплита ТЕХНОФАС на дюбелях - 150 мм
- Гидрозащита

- Покрытие
- Стяжка из цементно-песчаного раствора М-150 - 50 мм армированная сеткой СБПД 25x25
- Экструзионный пенополистирол ТЕХНОНИКОЛЬ CARBON ECO - 50 мм
- Пенополистирол ПСБ-С-25 - 150 мм
- Пароизоляция - полиэтиленовая плёнка
- Железобетонная многоспустная панель -220мм

Примечание:

1. Возможно изменение элементов конструкций в разделе "Конструктивные решения".
2. Вентиляционные и дымовые каналы условно не показаны.

						1234-25-11-АР.ГЧ			
						Многоэтажный многоквартирный жилой дом по адресу: Российская Федерация, Костромская область, город Кострома, улица Радиозаводская, 12, Жилой дом №11 по ГП			
Изм.	Кол.уч.	Лист	Индок.	Подп.	Дата	(Корректировка проектной документации)	Стадия	Лист	Листов
Разраб.	Петров						П	31	
Н.контр.	Шошин					Разрез 1-1 М 1:100 (секция в осях "1-2")	ООО "КФК Проект"		
ГИП	Рытов								

СОГЛАСОВАНО:

Взамен инв. №

Подпись и дата



Иное № подл.



Ведомость отделки фасада

Поз. отделки	Наименование элемента фасада	Наименование материала отделки	Наименование и номер эталона цвета или образец колера		Примечание
1	Стена наружная	Лицевой кирпич	Коричневый		
2	Стена наружная	Лицевой кирпич	Желтый		
3	Стена наружная	Лицевой кирпич	Светло-серый		
4	Цоколь	Штукатурка	Серый	RAL7024	
5	Профиль витражного остекления (наружная часть)	ПВХ	Серый	RAL7024	
6	Профиль оконных блоков (наружная часть)		Серый	RAL7024	
7	Профиль оконных и балконных блоков, (внутренняя часть)		Белый		
8	Входные группы	Металлосайдинг	"Беленый дуб"		

1 6
2

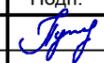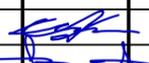						1234-25-11-АР.ГЧ			
						Многоэтажный многоквартирный жилой дом по адресу: Российская Федерация, Костромская область, город Кострома, улица Радиозаводская, 12. Жилой дом №11 по ГП			
Изм.	Кол.уч	Лист	Ндок.	Подп.	Дата	(Корректировка проектной документации)	Стадия	Лист	Листов
Разраб.		Пуртова					П	32	
Н.контр.		Шошин				Фасад в осях "2-1"	ООО "КФК Проект"		
ГИП		Рытов							



						1234-23-11-АР.ГЧ			
						Многоэтажный многоквартирный жилой дом по адресу: Российская Федерация, Костромская область, город Кострома, улица Радиозаводская, 12. Жилой дом №11 по ГП			
Изм.	Кол.уч	Лист	Ндок.	Подп.	Дата	(Корректировка проектной документации)	Стадия	Лист	Листов
Разраб.		Пуртова		<i>Пуртова</i>			П	33	
Н.контр.		Шошин		<i>Шошин</i>		Фасад в осях "3-4"	ООО "КФК Проект"		
ГИП		Рытов		<i>Рытов</i>					



1*

1

1

5

1

2

6

						1234-23-11-АР.ГЧ			
						Многоэтажный многоквартирный жилой дом по адресу: Российская Федерация, Костромская область, город Кострома, улица Радиозаводская, 12. Жилой дом №11 по ГП			
Изм.	Кол.уч	Лист	Ндок.	Подп.	Дата	(Корректировка проектной документации)	Стадия	Лист	Листов
Разраб.		Пуртова		<i>[Signature]</i>			П	34	
Н.контр.		Шошин		<i>[Signature]</i>		Фасад в осях "1-2"	ООО "КФК Проект"		
ГИП		Рытов		<i>[Signature]</i>					



						1234-23-11-АР.ГЧ			
						Многоэтажный многоквартирный жилой дом по адресу: Российская Федерация, Костромская область, город Кострома, улица Радиозаводская, 12. Жилой дом №11 по ГП			
Изм.	Кол.уч	Лист	Ндок.	Подп.	Дата	(Корректировка проектной документации)	Стадия	Лист	Листов
Разраб.		Пуртова		<i>[Signature]</i>			П	35	
Н.контр.		Шошин		<i>[Signature]</i>		Фасад в осях "4-3"	ООО "КФК Проект"		
ГИП		Рытов		<i>[Signature]</i>					



ПРИМЕЧАНИЯ

1. Благоустройство, малые архитектурные формы, зеленые насаждения показаны условно.
2. Благоустройство, в том числе решения по рельефу и размещению площадок следует смотреть в разделе "Схема планировочной организации земельного участка".
3. Визуализация представлена для общего понимания об объекте, поэтому прямки, вентиляционные, дымовые каналы и другие элементы условно не показаны.

						1234-23-11-АР.ГЧ			
						Многоэтажный многоквартирный жилой дом по адресу: Российская Федерация, Костромская область, город Кострома, улица Радиозаводская, 12. Жилой дом №11 по ГП			
Изм.	Кол.уч	Лист	Ндок.	Подп.	Дата	(Корректировка проектной документации)	Стадия	Лист	Листов
Разраб.	Пуртова			<i>[Signature]</i>			П	36	
Н.контр.	Шошин			<i>[Signature]</i>		Визуализация	ООО "КФК Проект"		
ГИП	Рытов			<i>[Signature]</i>					